АО "ЧЕВИ КОСТРУЦИОНИ"

Саморегулируемая организация Ассоциация "Проектировщики оборонного и энергетического комплексов" (СРО-П-060-20112009)

Заказчик -ООО «ВИС Стройтех»

«Поликлиника городской больницы №2 на 600 посещений в смену в г. Якутске»

Системы радиофикации, электрочасофикации и телевидения

01 – ЧПР/19 -РД-РФ.ЧС.ТВ

АО "ЧЕВИ КОСТРУЦИОНИ"

Саморегулируемая организация Ассоциация "Проектировщики оборонного и энергетического комплексов" (СРО-П-060-20112009)

Заказчик -ООО «ВИС Стройтех»

«Поликлиника городской больницы №2 на 600 посещений в смену в г. Якутске»

Системы радиофикации, электрочасофикации и телевидения

01 – ЧПР/19 -РД-РФ.ЧС.ТВ

Зам. Генерального директора

Главный инженер проекта

Д.И. Кобецкий

Д.И. Кобецкий

Изм	№ док.	Подпись	Дата

ВЕДОМОСТЬ РАБОЧЕЙ ДОКУМЕНТАЦИИ ОСНОВНОГО КОМПЛЕКТА РФ.ЧС.ТВ.

Лист	Наименование	Примечание
1	Общие данные	
2	Структурная схема системы городской радиосети,электрочасофикации и телевидения	
3	План 1 этажа с сетями электочасофикации, проводного радиовещания и телевидения	
4	План 2 этажа с сетями электочасофикации, проводного радиовещания и телевидения	
5	План 3 этажа с сетями электочасофикации, проводного радиовещания и телевидения	
6	План 4 этажа с сетями электочасофикации, проводного радиовещания и телевидения	
7	План 5 этажа с сетями электочасофикации, проводного радиовещания и телевидения	
8	План 6 этажа с сетями электочасофикации, проводного радиовещания и телевидения	
9	Городская радиотрансляционная сеть. УППВ 1918 M1	
10	Схема подключения первичных часов Кварц-1/02	
11	Схема подключения патч-панелей.	

ВЕДОМОСТЬ ССЫЛОЧНЫХ И ПРИЛАГАЕМЫХ ДОКУМЕНТОВ

Обозначение	Наименование	Примечание
01-ЧПР/19 РД- РФ.ЧС.ТВ.С	спецификация оборудования	5 листов

Технические решения, принятые в рабочих чертежах, соответствуют требованиям экологических, санитарно-гигиенических, противопожарных и других норм, действующих на территории Российской Федерации и обеспечивают безопасную для жизни и здоровья людей эксплуатацию объекта при соблюдении предусмотренных рабочими чертежами мероприятий.

Главный инженер проекта

Подп. и дата



Кобецкий Д.И.

1 Общая часть

Настоящий раздел содержит решения для создания структурированной кабельной системы в помещениях поликлиники. Проект выполнен на основании технического задания Заказчика, а также разделов проекта AP, ОВ и ЭОМ.

Проектная документация выполнена в соответствии с действующими нормативно-техническими документами:

- СНиП 11-01-95 "Инструкция о составе, порядке разработки, согласования и утверждения проектно-сметной документации на строительство предприятий, зданий и сооружений ".
- ГОСТ 21.1-1.97 "Основные требования к проектной и рабочей документации " .
- СНиП 3.05.06-85 "Электротехнические устройства ".

Решения принятые в проекте отвечают требованиям действующих международных и заменяющих их стандартов:

- ISO/IEC 11801"Информационные технологии. Структурированная кабельная система для помещений заказчиков ".
- EN 50173/A1 "Информационные технологии— структурированные кабельные системы "
- ISO/IEC 14763 "Создание и эксплиатация кабельных систем помещений заказчиков ".
- ANSI/TIA/EIA-569 "Стандарт телекоммуникационных трасс и пространств коммерческих зданий".
- 134.13330.2012 «Системы электросвязи зданий и сооружений. Основные положения проектирования»;
- РМ 2798 "Инструкция по проектированию систем связи, информатизации и и диспетиеризации объектов жилищного строительства.
- СП 133.13330.2012 Сети проводного радиовещания и оповещения в зданиях и сооружениях. Нормы проектирования.
- РП.6.029-1-87 "Методическое руководство по проектированию КСКПТ".
- Технической документации заводов-изготовителей и других нормативных документов, действующих на территории РФ. ПУЗ-2000 "Правила устройства электроустановок."
- Технической документации заводов-изготовителей и других нормативных документов, действующих на территории РФ. Используемое оборудование применяется в соответствии с технической документацией и с учетом рекомендаций производителя.

В составе раздела предусматриваются следующие виды связи:

- 1. Городская радиотрансляционная сеть проводного вещания.
- 2. Система приема телевизионных программ

Городская радиотрансляционная сеть проводного вещания

Для возможности организации приема трех федеральных радиопрограмм, проектом предусматривается установка в помещении 163 комплекта оборудования УППВ 1918 М1 в 19" шкафу 18U. Антенна УКВ-FM UE 01R крепится к выступающей части кровли с помощью кронштейна FSAT_CS. От антенны до входа блока источников программ БИП-03 прокладывается коаксиальный кабель PK-75-4-319нг(A)-LSLTx.

В кроссовых на этажах устанавливаются разветвительные коробки KPA-4. В помещениях устанавливаются радиорозетки скрытой установки RPVA(A) на расстоянии не более 1м от электророзеток. Радиорозетки устанавливаются в подштукатурных коробках на одной высоте с блоком электророзеток, розеток СКС и розеток передачи голоса. Межстояковая распределительная сеть выполняется кабелем КПСнг(A)-FRLSLTx 1x2x 1,38, абонентская сеть- кабелем КПСнг(A)-FRLSLTx-! x 2 x 0.8. Радиорозетки устанавливаются в административных и служебных кабинетах, в комнатах персонала, на постах медсестры и в палатах временного пребывания пациентов. Общее количество устанавливаемых радиорозеток-39шт.

Прокладка кабелей по коридорам выполняется на лотках, в комнатах и палатах в ПВХ гофрошланге в штробах стен.

Количество устанавливаемых радиоточек- 56шт.


Система приема телевизионных программ.


Для возможности приема телевизионных программ 1 и 2 мультиплекса в цифровом формате DWBT 2,проектом предусматривается установка в помещениях розеток RJ-45 входящих в систму СКС здания. Кабель от этажных коммутационных узлов до розеток выполняется кабелем "Витая пара" 4х4х0.52 кат.5е. Прокладка кабеля выполняется на лотках и в помещениях в ПВХ гофротрубе с последующей затиркой. Передачу телевизионных программ обеспечивает Оператор связи ПАО "Ростелеком" в соответствии с ТУ №08/05/3734/21 от 19.03.2021г.

В соответствии с ТУ Оператора связи ПАО Ростелеком для приема телевизионных программ проектом предусматривается использование структурированной кабельной системы и установкой ТВ розеток RJ-45 к.5е скрытой установки в количестве 27 шт., ТВ розетки устанавливаются на отм.1,6м от уровня чистого пола в подштукатурных коробках Заказчиком к телевизионным приемникам должны предусматриваться ТВ приставки Smart-TV оператора связи ПАО Ростелеком.


Высота установки вторичных электрочасов в помещениях предусматривается на отм. 1,8м. Общее количество устанавливаемых вторичных электрочасов -29 шт.

						01-ЧПР/19 РД - РФ.ЧС.ТВ						
Изм.	Кол.уч.	Лист	N док.	Подпись	Дата	Поликлиника городской больницы №2 на 600 посещений в смену в г. Якутске						
				. 0		Поликлиника на 600 посещений в смену	Стадия	Лист	Листов			
Разр	аб.	Сиверс А.Р.		Mir	03.23	Системы радиофикация, электрочасофикации	РД	1	44			
Пров	верил	Сиверс Р.Г.		4	03.23	и телевидения]	11			
Н.ко	Н.контр.		Сиверс Р.Г		03.23	Общие данные	АО "Чеви Коструциони"		груциони"			
ГИП	· · · · ·		цкий	No. 3	03.23							

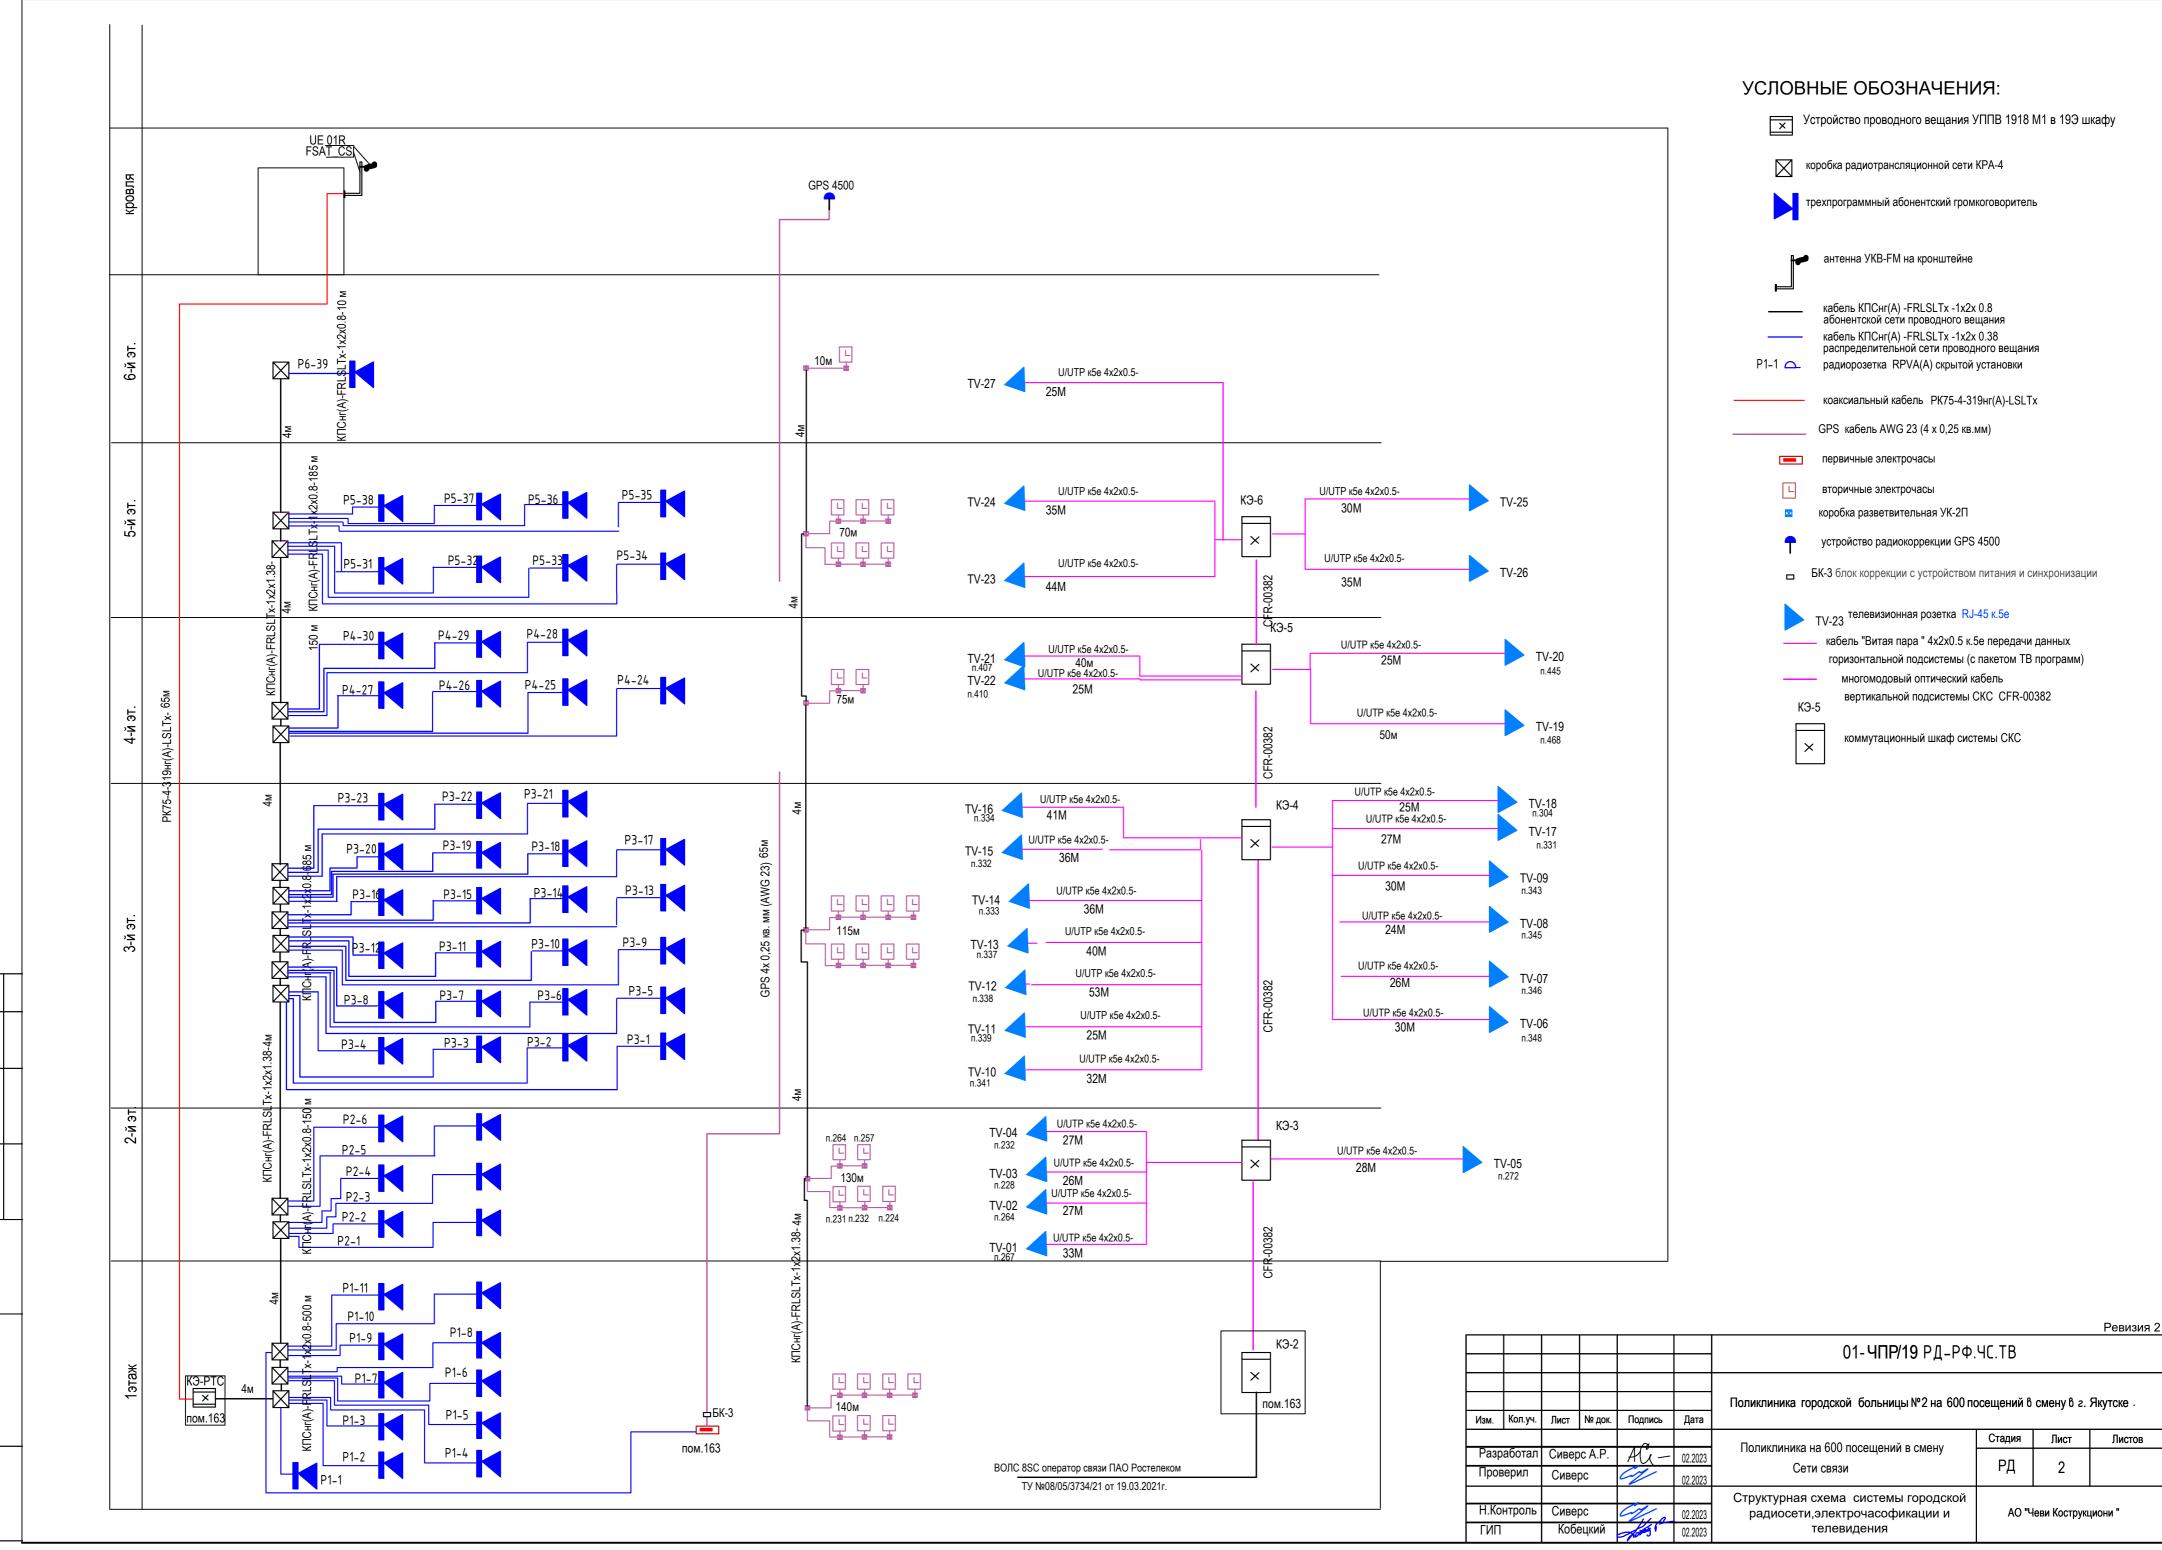

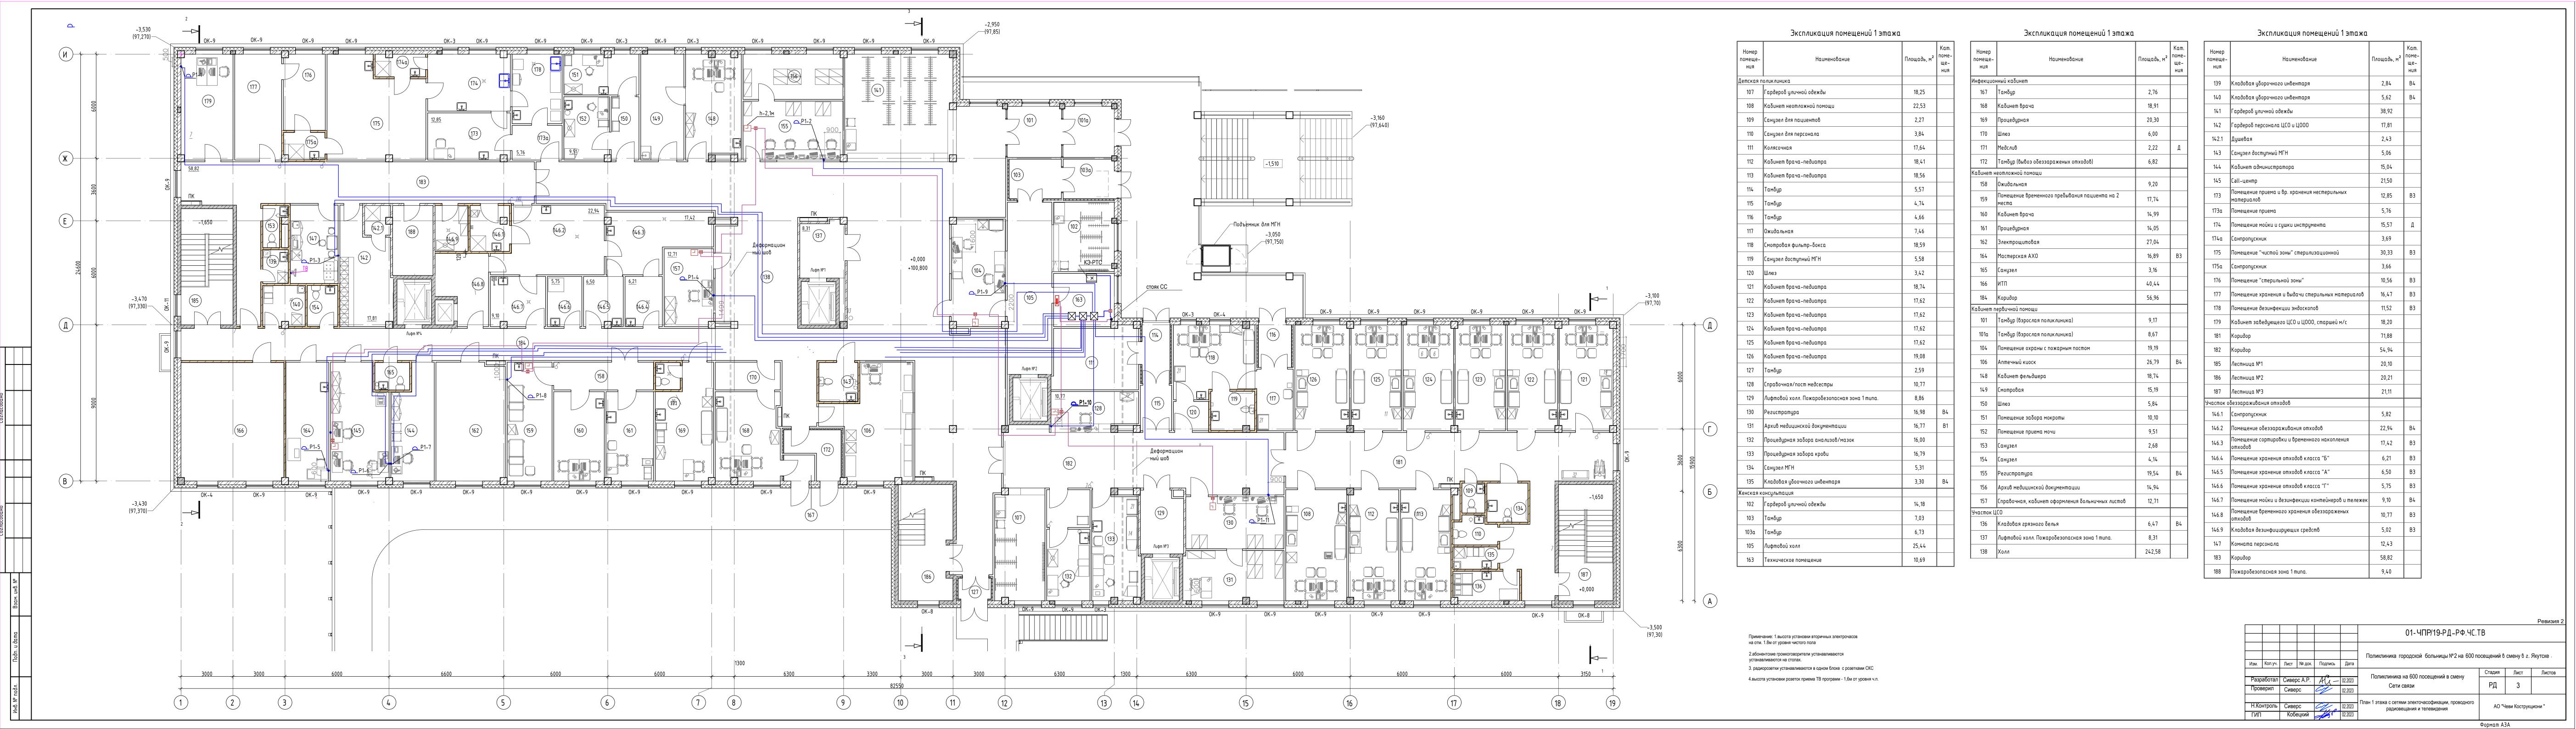



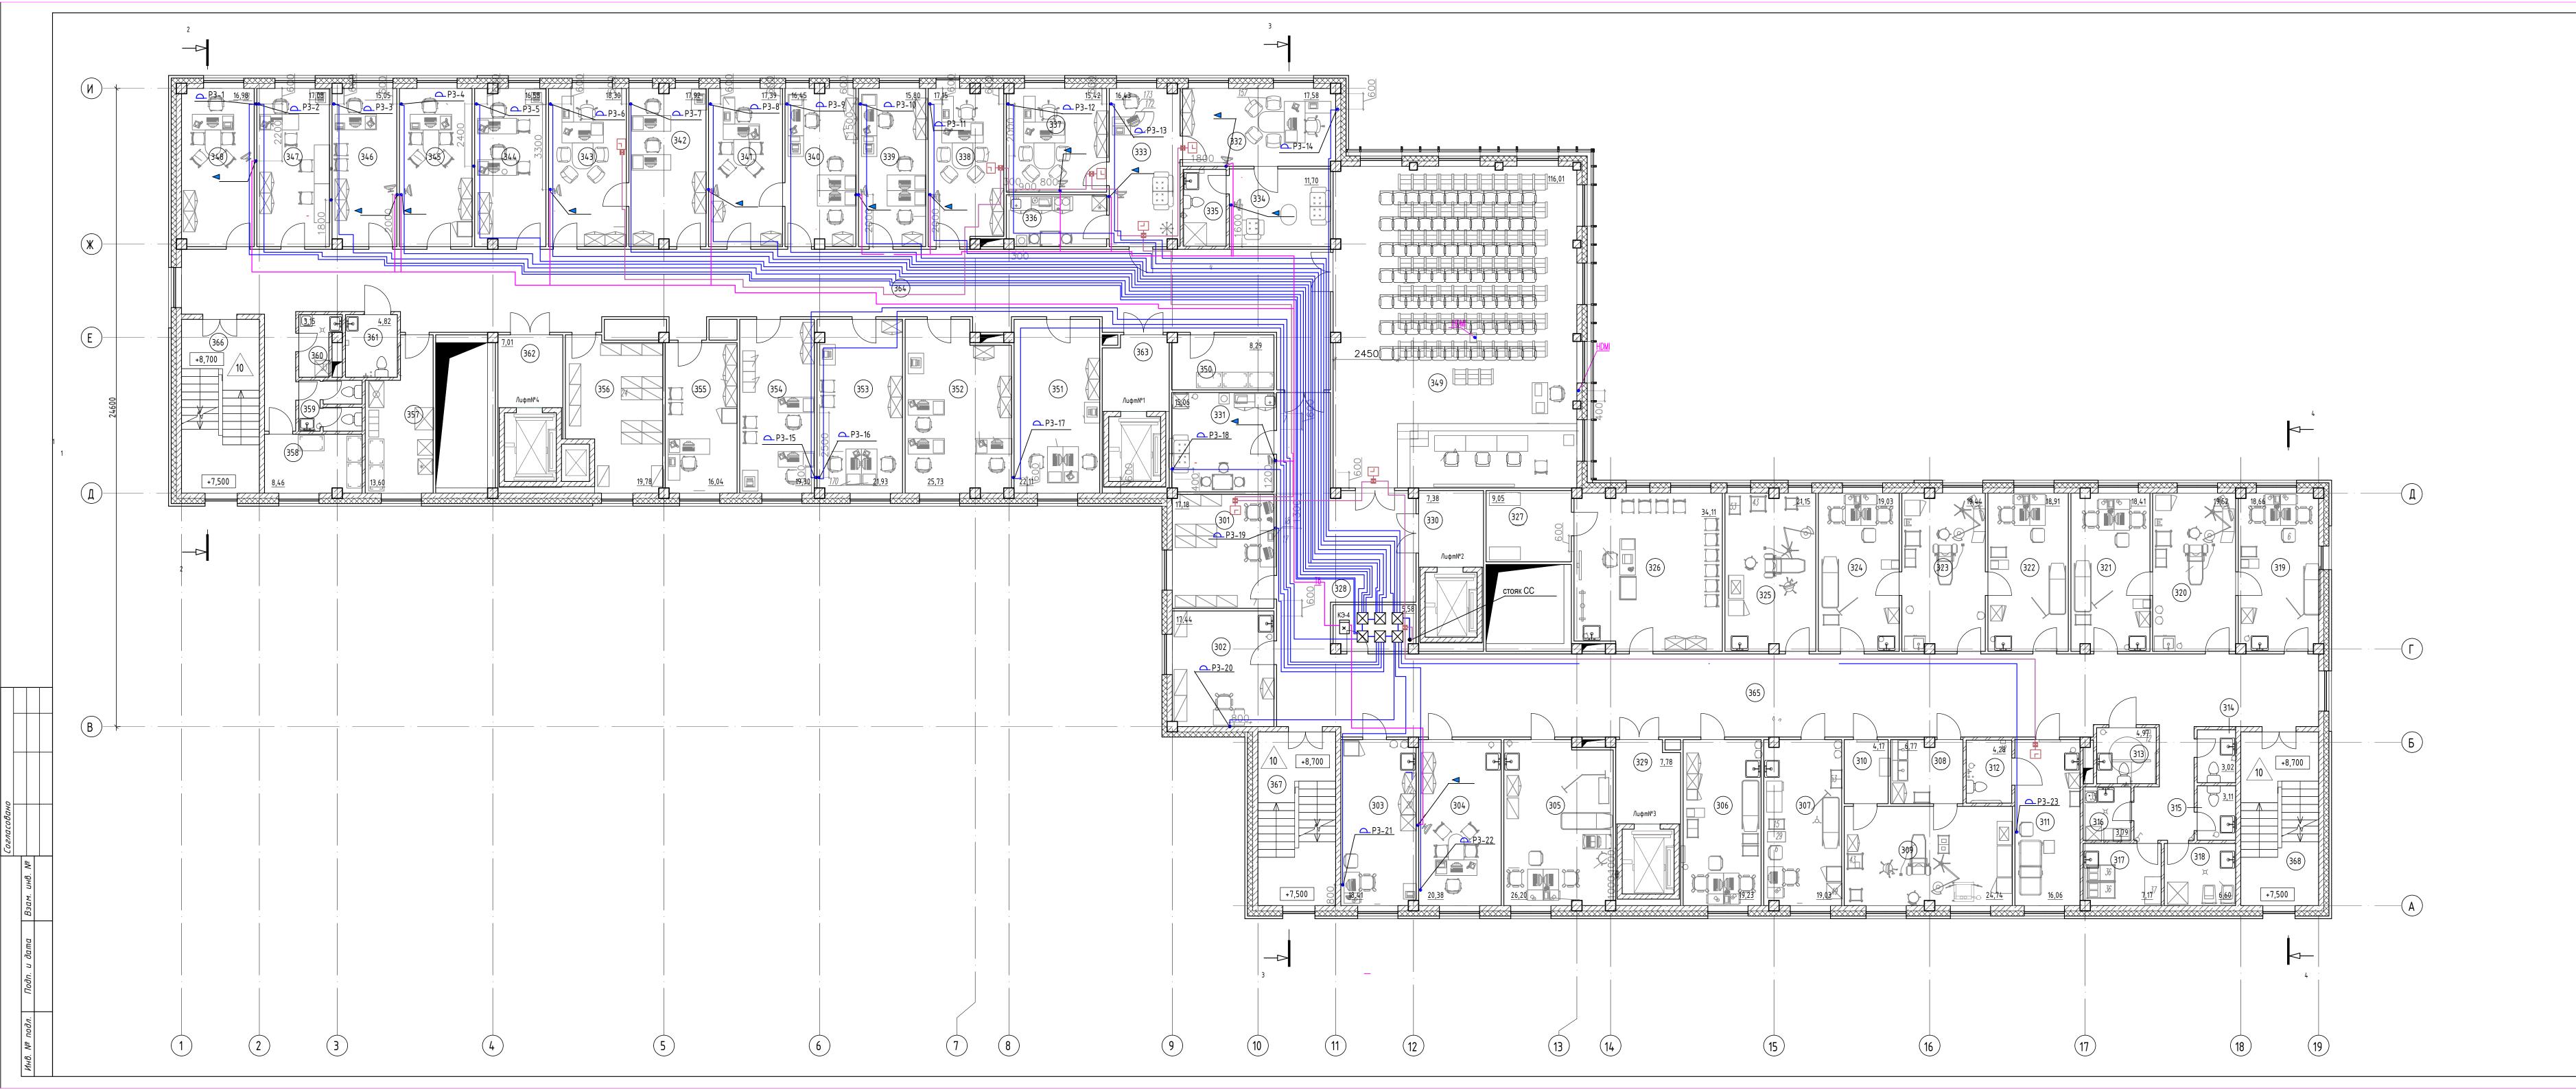

Экспликация помещений 3 этажа

Наименование

Кабинет заместителя главного врача по медицинской

15,98

17,08

16,98

115,94

4,82

303 Кабинет старшей акушерки

306 Кабинет хирурга/терапевта

312 Санузел доступный МГН

313 Санузел доступный МГН

304 Кабинет заведующего женской консультацией

311 Помещение временного пребывания пациента

Кабинет заместителя главного врача по

343 Кабинет заместителя главного врача по экономике

клинико-экспертной работе

341 Кабинет главного бухгалтера

344 Кабинет контрактной службы

345 Кабинет главной медсестры

346 Кабинет начальника АХО

348 Кабинет начальника по ГО

350 Кладовая для конференц зала

349 Конференц-зал на 80 посадочных мест

351 Кабинет системных администраторов

352 Организационно-методический кабинет

355 Кабинет врача клинического фармаколога

358 Кладовая стекла и расходных материалов

360 Кладовая уборочного инвентаря

357 Кладовая медикаментов (централизованное хранения) | 13,60 | В

347 Кабинет ОТ и ТБ, ППБ

353 Кпбинет ИТР

361 Санузел МГН

354 Кабинет медстатистов

356 Медицинский архив

339 Кабинет отдела кадров

342 Кабинет экономиста

Номер помещения Площадь, м² помещений 3 эта жа Номер помещения Площадь, м² помещения 3 зта жа 362 Лифтовой холл 7,38 314 Сану 315 Сану 316 Клад 363 Лифтовой холл 7,24 315 Сану 316 Клад 364 Коридор 135,77 316 316 Клад 365 Коридор 165,55 317 Клад 366 Лестница №1 20,40 318 Поме 367 Лестница №2 21,78 319 Каби 368 Лестница №2 21,78 319 Каби 332 Кабинт главного врача 17,62 322 Каби 333 Приемная 16,40 333 Приемная 16,40 333 Смот 334 Комната отдыха 11,70 325 Каби 326 Каби 327 Каби 328 Техн 328 Тех

Экспликация помещений 3 этажа

Площадь, м²	поме - ще- ния	Номер помеще- ния	Наименование	Площадь, м²	поме - ще- ния
7,38		314	Санузел пациентов	2,96	
7,24		315	Санузел персонала	3,11	
135,77		316	Кладовая уборочного инвентаря	3,79	В4
165,55		317	Кладовая грязного белья	7,17	В4
20,40		318	Помещение временного хранения отходов	6,60	В4
21,78		319	Кабинет врача акушера-гинеколога	19,80	
19,98		320	Смотровая	20,80	
		321	Кабинет гинеколога	19,55	
17,62		322	Кабинет гинеколога	20,28	
16,40		323	Смотровая гинеколога	20,52	
11,70		324	Кабинет гинеколога	20,28	
5,10		325	Кабинет патологии шейки матки	22,47	
7,26	B4	326	Кабинет психофизиологической подготовки к родам	36,15	
17,26	B4	327	Кабинет инвентаря и наглядных пособий	9,05	В4
17,11		328	Техническое помещение	5,58	В3
18,41		329	Лифтовой холл	7,78	
20,38		330	Лифтовой холл	7,38	
26,20		331	Комната персонала	15,06	
19,23		Итого:: 68		1368,80	
19,03					
6,77					
24,74					
4,17					
16,06					
4,45					
4,97					
	ш	I			

Примечание: 1.высота установки вторичных электрочасов

на отм. 1.8м от уровня чистого пола


2.абонентские громкоговорители устанавливаются

 2.абонентские громкоговорители устанав устанавливаются на столах.

3. радиорозетки устанавливаются в одном блоке с розетками СКС

4.высота установки розеток приема ТВ программ - 1,6м от уровня ч.п.

							одской больницы №2 на 600 посещений 8 смену 8 г. Якутске . а 600 посещений в смену Сети связи и электочасофикации, проводного цания и телевидения АО "Чеви Кострукциони "		
						01- ЧПР/19 РД-РФ.ЧС.Т	В		
Изм.	Кол.уч.	Лист	№ док.	Подпись	Дата	Поликлиника городской больницы№2 на 600 по	осещений в	смену в г.	Якутске
ГИП		Крет	ова	Roey	02.2023	Поликлинника на 600 посещений в смену	Стадия	Лист	Листов
	_			,	02.2023	· · · · · ·	РД	5	
Разр	абот.	Сиве	рс			OCTAL OBJION		•	
					02.2023 02.2023	План 3 этажа с сетями электочасофикации, проводного радиовещания и телевидения	АО "Чеви Кострукциони "		циони "
Н.Ко	нтроль	ь Кобецкий				1			
						Формат АЗ х Ах5			

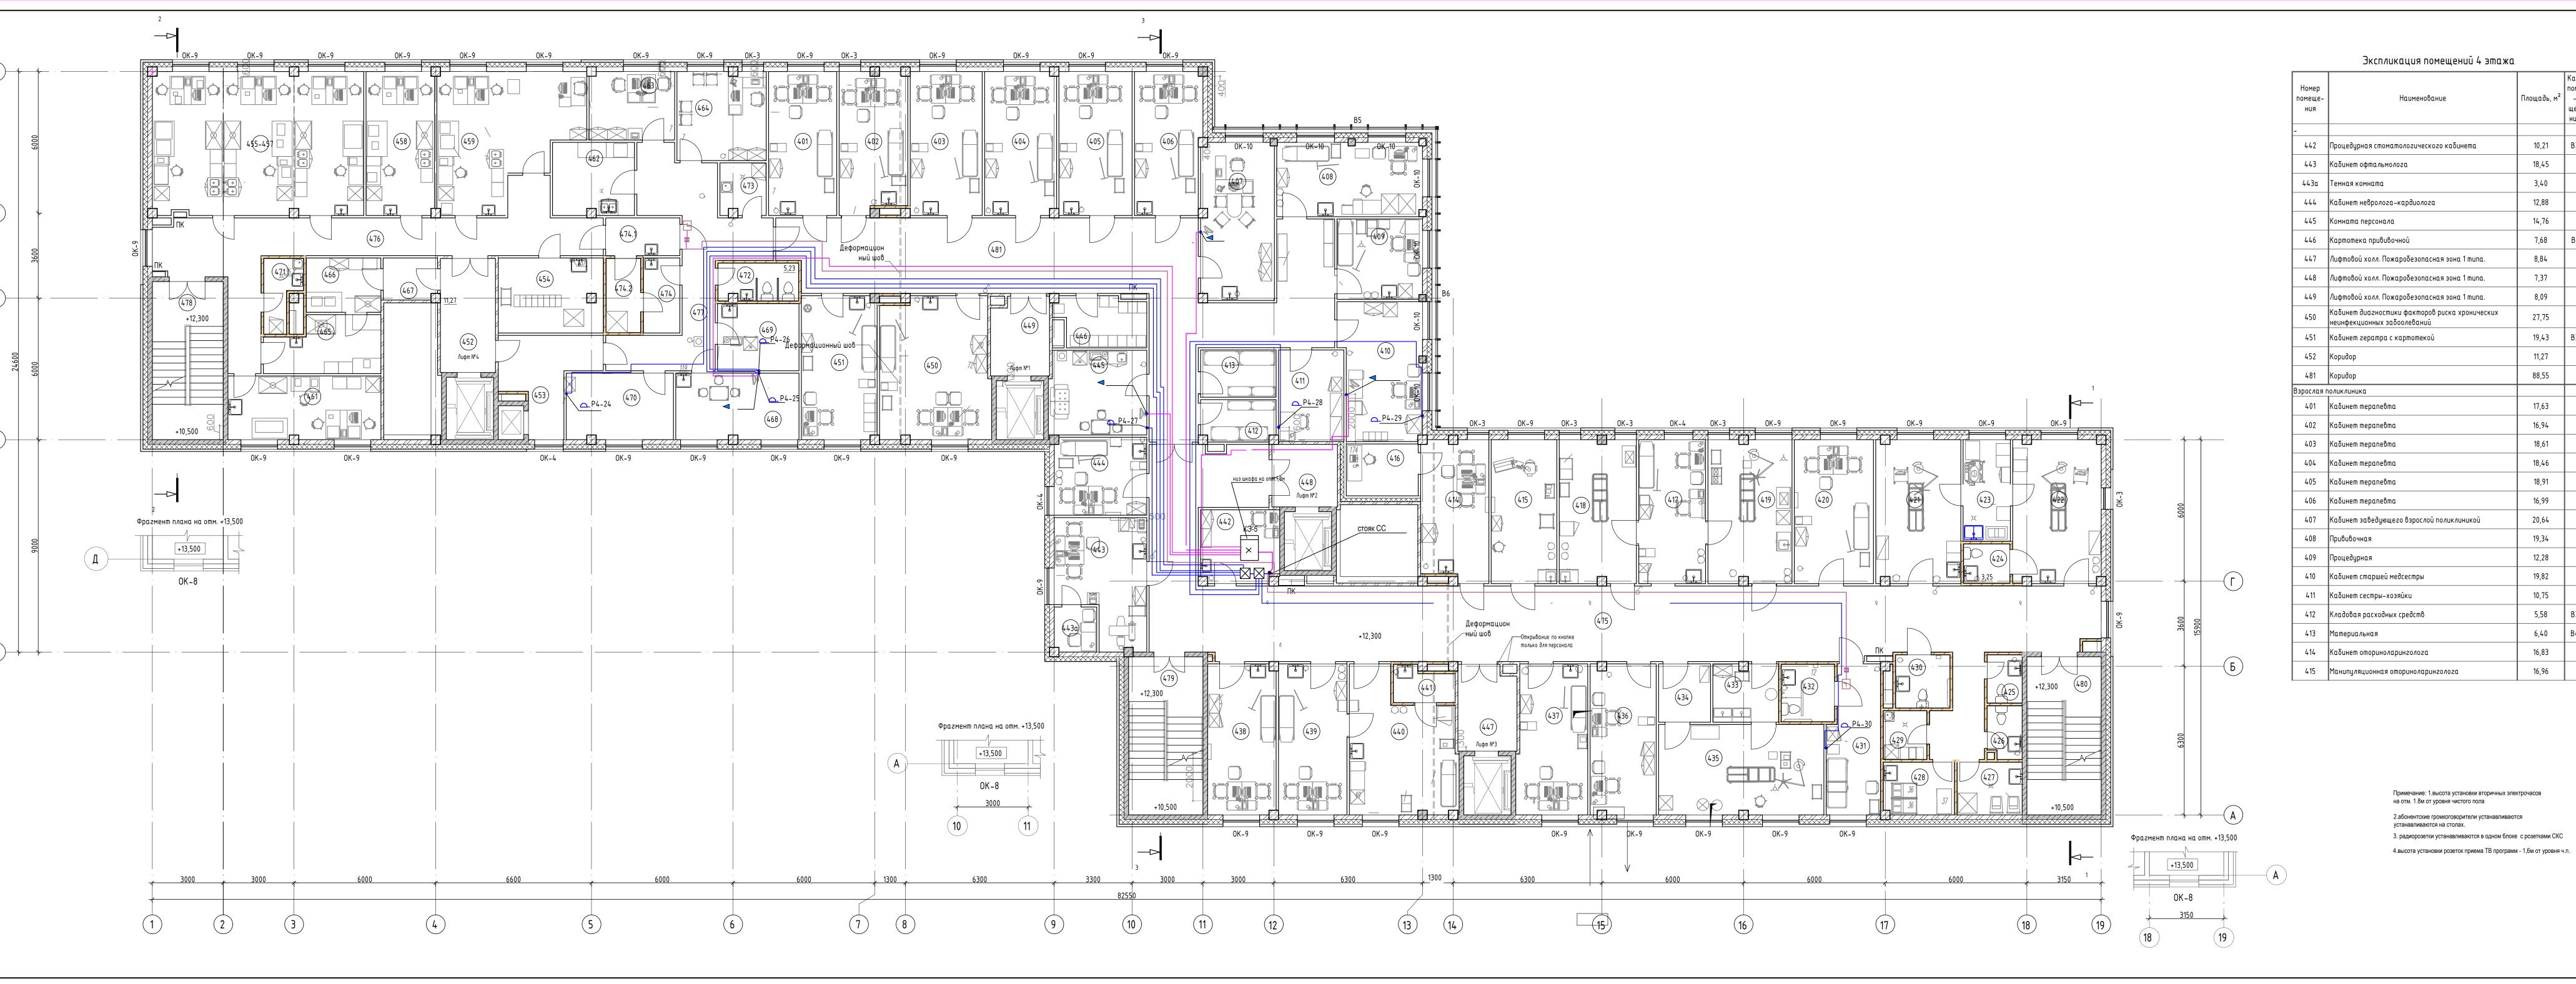

Номер помеще– ния	Наименование	Площадь, м²	Кат. поме – ще– ния	Номер помеще- ния	Наименован
				416	Звукоизолированная кабина
442	Процедурная стоматологического кабинета	10,21	B3	417	Кабинет хирурга
443	Кабинет офтальмолога	18,45		418	Септическая перевязочная
443a	Темная комната	3,40		419	Асептическая перевязочная
444	Кабинет невролога-кардиолога	12,88	Ш	420	Кабинет гастроэнтеролога/энд
445	Комната персонала	14,76		421	Манипуляционная гастрофиброд
446	Картотека прививочной	7,68	B1	422	Манипуляционная колоноскопист
447	Лифтовой холл. Пожаробезопасная зона 1 типа.	8,84		423	Помещение мойки и дезинфекции
448	Лифтовой холл. Пожаробезопасная зона 1 типа.	7,37		424	Санузел
449	Лифтовой холл. Пожаробезопасная зона 1 типа.	8,09		425	-
450	Кабинет диагностики факторов риска хронических неинфекционных забоолеваний	27,75		425	Санузел для пациентов Санузел персонала
	Кабинет гератра с картотекой	19,43	В3	427	Помещение временного хранения
452	Коридор	11,27		428	Кладовая грязного белья
481	Коридор	88,55		429	Кладовая уборочного инвентаря
зрослая п	оликлиника			-	
401	Кабинет терапевта	17,63		430	Санузел МГН
402	Кабинет терапевта	16,94		431	Помещение временного пребыван
403	Кабинет терапевта	18,61		432	Санузел доступный МГН
404	Кабинет терапевта	18,46		433	Предоперационная
405	Кабинет терапевта	18,91		434	Шлюз для пациента
406	Кабинет терапевта	16,99	\Box	435	Малая операционная
	Кабинет заведующего взрослой поликлиникой	20,64		436	Каδ. мед. помощи при отказе от к 30Ж
	Прививочная	19,34	\square	437	Кабинет пульмонолога
	Процедурная	12,28	H	438	Кабинет нефролога/эндокриноло
	Кабинет старшей медсестры	19,82		439	Кабинет дерматолога
	Кабинет сестры-хозяйки	10,75	H	440	Процедурная
	<u> </u>		D2	441	Санитарное помещение 1,26%
	Кладовая расходных средств	5,58	B3	475	Коридор
	Материальная	6,40	B4		паѕносшическая лаборашория
414	Кабинет оториноларинголога	16,83		453	Коридор
415	Манипуляционная оториноларинголога	16,96			

					· · · · · · · · · · · · · · · · · · ·	
Номер помеще– ния	Наименование	Площадь, м ²	Кат. поме - ще- ния	Номер помеще– ния	Наименование	
416	Звукоизолированная кабина	6,71		454	Помещение приема и регистрации материала. Центрифужная	
417	Кабинет хирурга	17,26		455-457	Общеклиническая/серологическая, гематологическая, биохимическая лаборантская	
418	Септическая перевязочная	19,75		458	Паразитологическая лаборантская	
419	Асептическая перевязочная	21,52		459	Цитологическая/микроскопическая лаборантская	
420	Кабинет гастроэнтеролога/эндоскаписта	20,44		460	Помещение окраски мазков	
421	Манипуляционная гастрофибродуоденсоскописта	21,76		461	Коагуалогическая лаборантская	
422	Манипуляционная колоноскописта	22,57		462	Моечная стерилизационная	
423	Помещение мойки и дезинфекции эндоскопов	8,60	В3	463	Материальная	
424	Санузел	3,25		464	Помещение для хранения реагентов	
425	Санузел для пациентов	3,02		465	Автоклавная	
426	Санузел персонала	3,19		466	Кладовая обеззараживаемых отходов	
427	Помещение временного хранения отходов	6,13	В4	467	Шлюз	
428	Кладовая грязного белья	6,66	B4	468	Кабинет заведующего	
429	Кладовая уборочного инвентаря	3,79	B4	469	Комната персонала	
430	Санузел МГН	5,18		470	Кабинет лаборантов	
431	Помещение временного пребывания пациента	13,51		471	Кладовая уборочного инвентаря	
432	Санузел доступный МГН	5,47		472	Санузел	
433	Предоперационная	6,75		473	Кладовая убоочного инвентаря	
434	Шлюз для пациента	5,43		474	Санпропускник	
435	Малая операционная	26,73		474.1	Санпропускник	
436	Каб. мед. помощи при отказе от курения и пропаганды	17,72		<u> </u>	LUHDDODIIKHIIK	

151,84

12,17

Кабинет нефролога/эндокринолога

Экспликация помещений 4 этажа

Примечание: 1.высота установки вторичных электрочасов 2.абонентские громкоговорители устанавливаются 3. радиорозетки устанавливаются в одном блоке с розетками СКС

									Ревизи					
						01-ЧПР/19 РД-РФ.ЧС.ТВ								
Изм.	Кол.уч.	Лист	№ док.	Подпись	Дата	Поликлиника городской больницы №2 на 600 п	осещений в	ещений в смену в г. Якутске						
FIGIVI.		717101	I II- AOIL	гюдинов	дана		Стадия	Лист	Листов					
Разр	Разработал	Разработал Сиве		азработал С		Разработал		oc A.P.	Ali-	02.2023	Поликлиника на 600 посещений в смену	рπ		
Пров	ерил	Сиве	рс	Col	02.2023	Сети связи	РД	6						
						План 4 этажа с сетями электочасофикации, проводного								
H.Koi	нтроль	Сиве	рс	College 1	02.2023	радиовещания и телевидения	AO "L	АО "Чеви Кострукциони "						
ГИП	ГИП		ецкий	Town or	02.2023	F-111 - 2 - 112								
							Формат А	3A x5						

Экспликация помещений 4 этажа

14,64

12,72


43,16


27,53

20,10

21,11

21,11

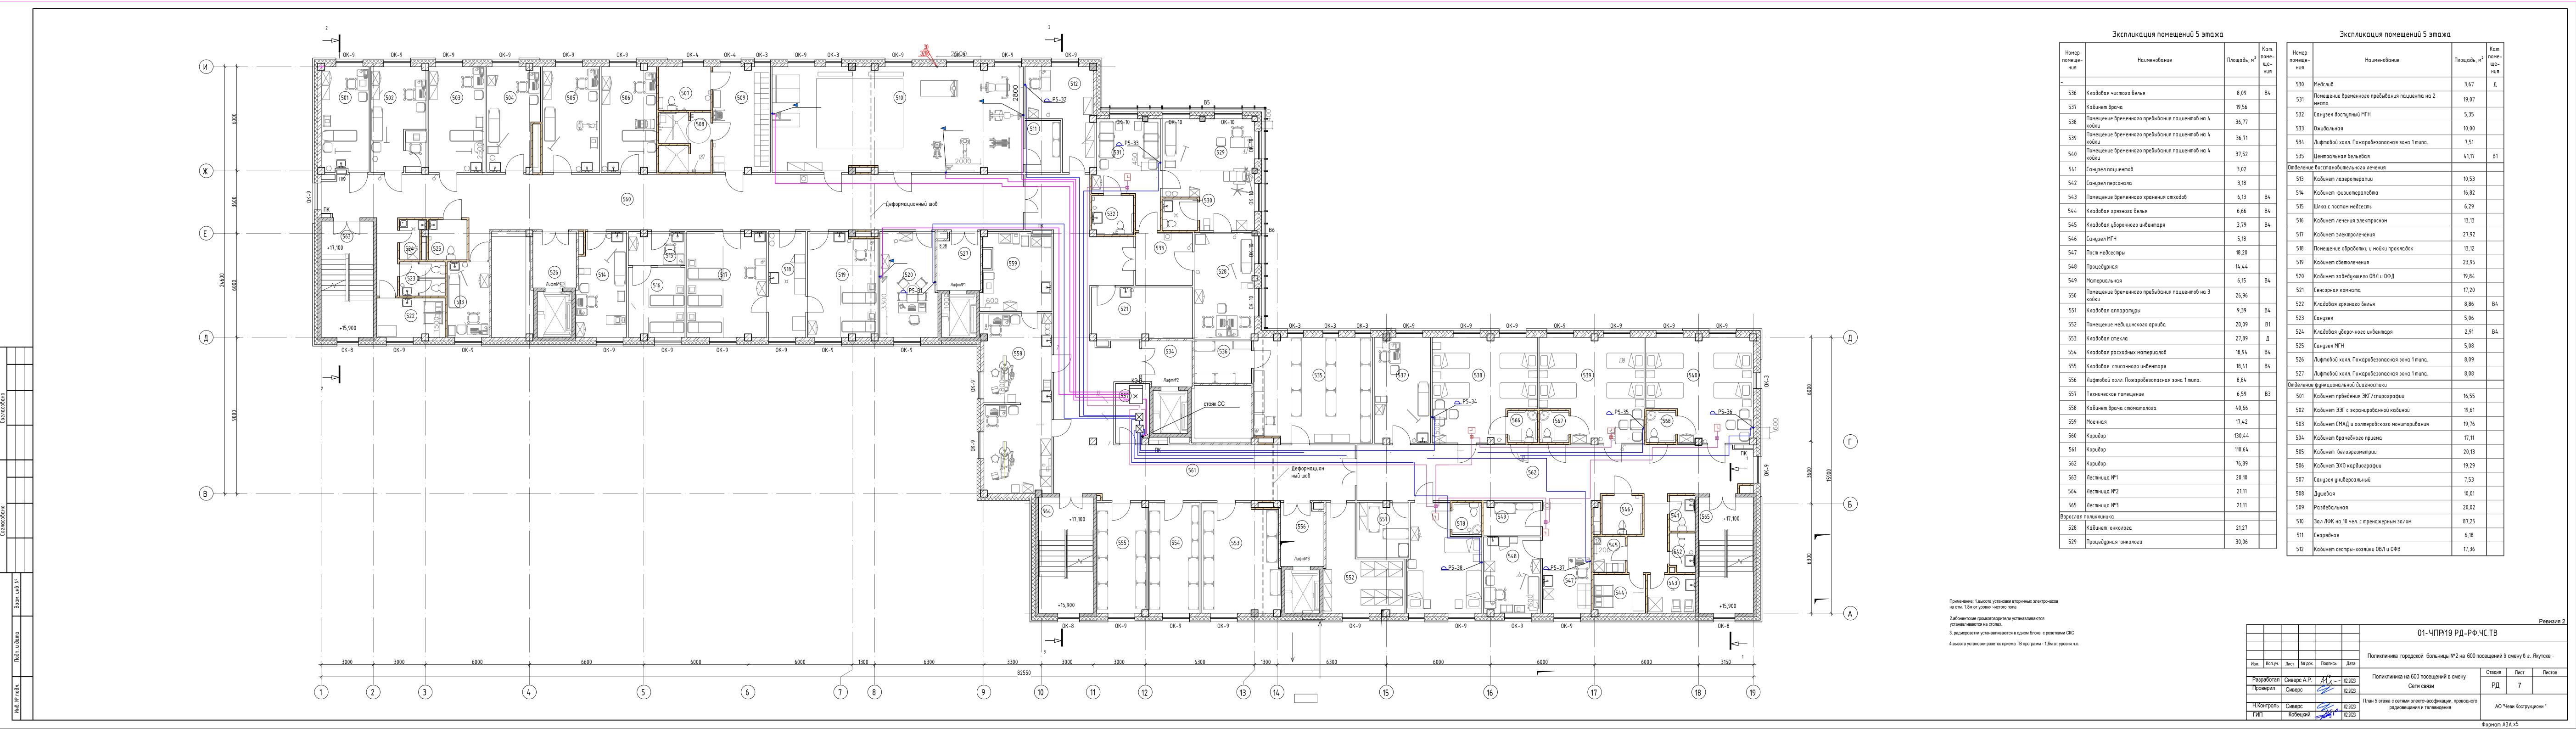

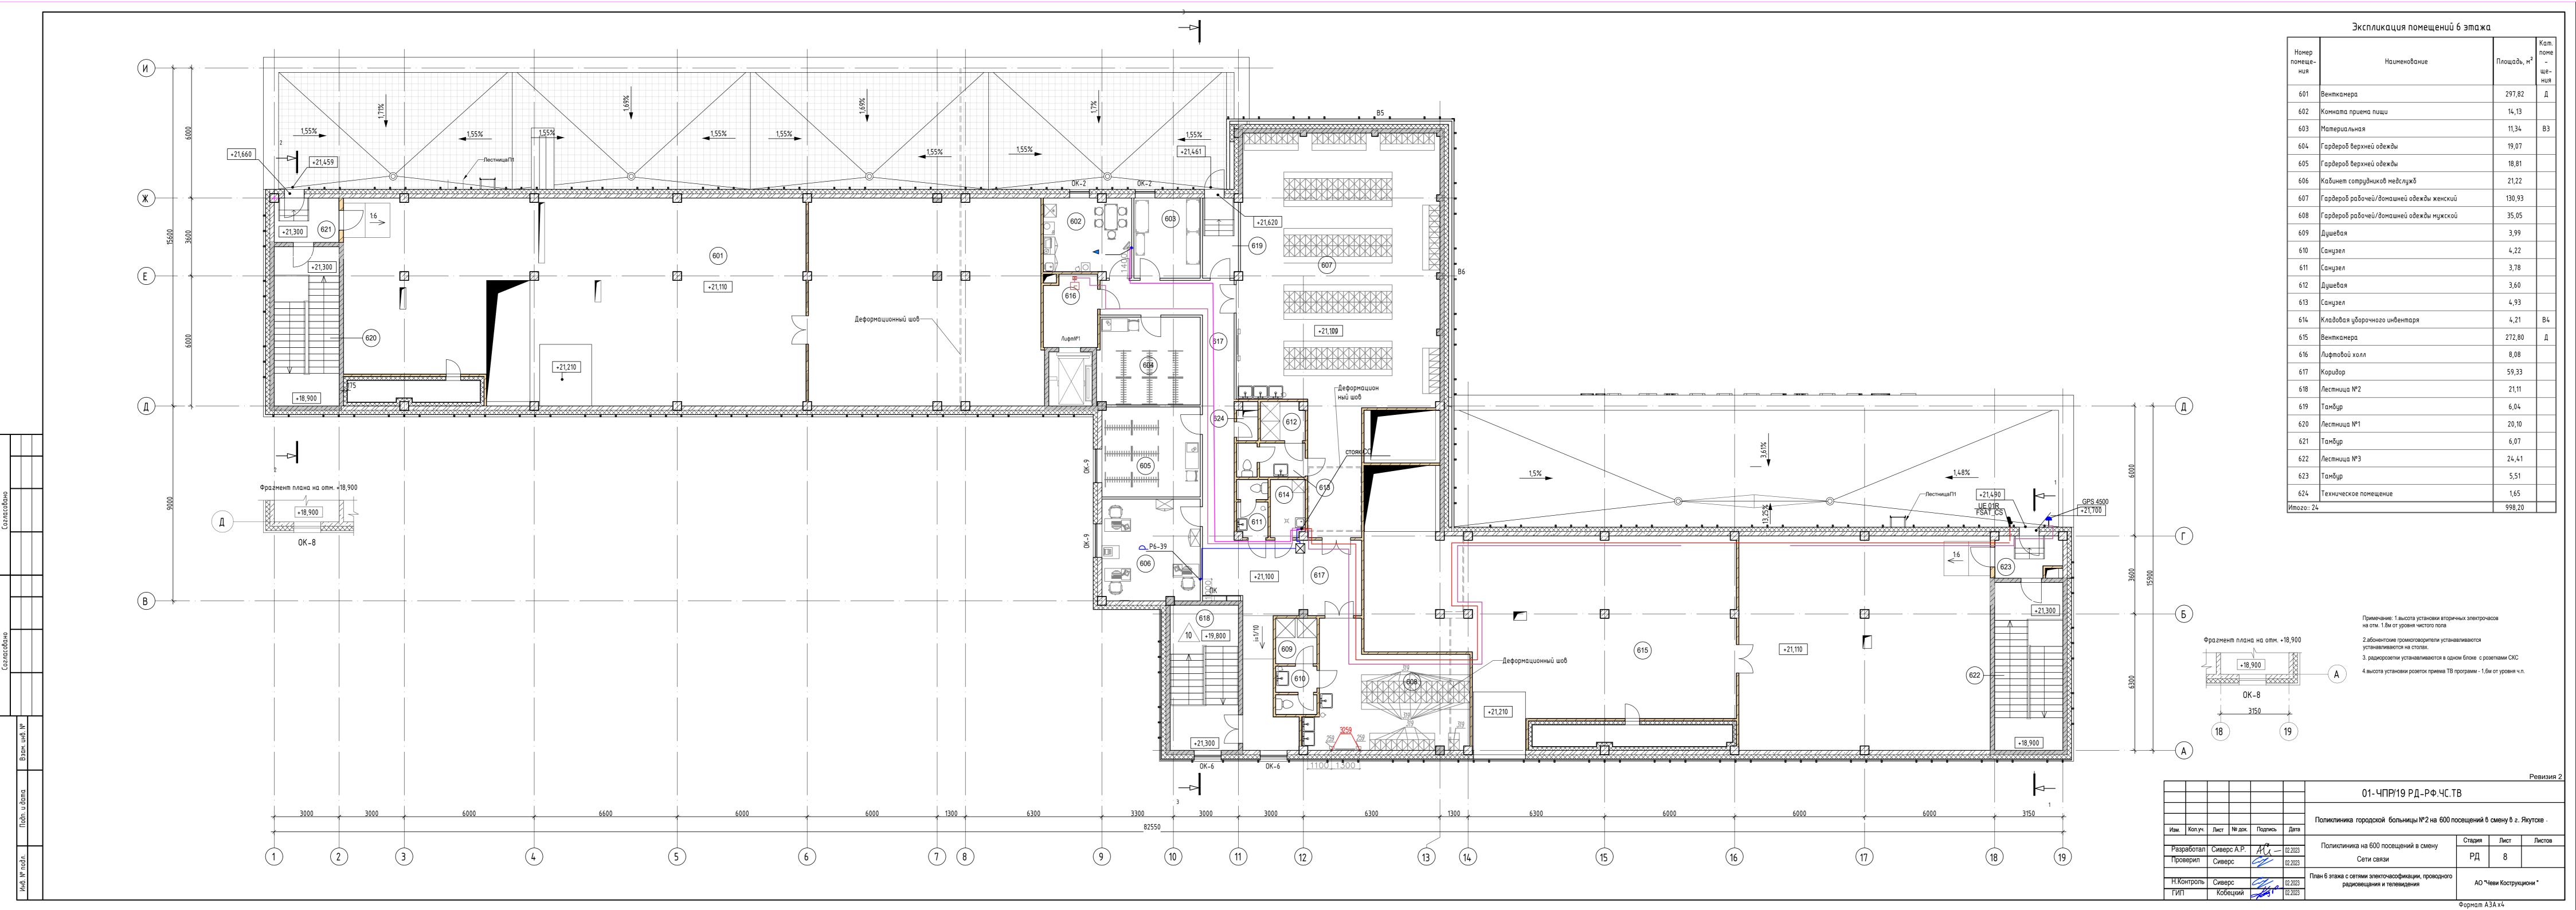

Шкаф 19'18U (пом.163)

18U 17U 16U 15U 14U 13U 12U 11U 10U 9U 8U 7U 6U 5U 4U 3U 2U 1U

фальш-панель 4U


усилитель ОУ 9102 3U

вентиляционная панель блок источиков программ БИП-03 блок модулятора -смесителя БМС-03 вентиляционная панель


блок бесперебойного питания ББЭ-1500

блок розеток

Устройство подачи программ вещания УППВ 1918 М1 схема соединения блоков

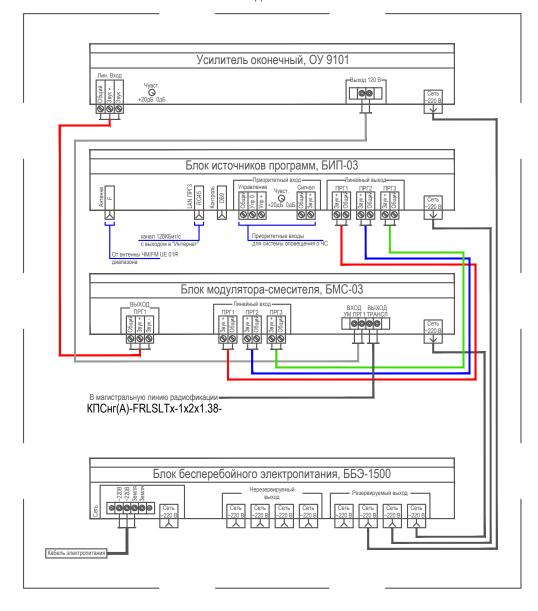


	_								Ревизия 2				
						01- ЧПР/19 РД - РФ.ЧС.ТВ							
Изм.	Кол.уч.	Лист	№ док.	Подпись	Дата	Поликлиника городской больницы №2 на 600 посещений в смену в г. Якутске ·							
	<u> </u>		•	~		Поликлиника на 600 посещений в смену	Стадия	Лист	Листов				
Разр	аботал	Сиверс А.Р.		Hi-	02.2023	•	РД	0					
Проі	Проверил	Сиве	рс	Coff	02.2023	Сети связи	'#	9					
1117					Городская радиотрансляционная сеть.								
	Н.Контроль ГИП		Сиверс Кобецкий		02.2023	УППВ 1918 М1	АО "Чеви Кострукциони "						
ГИП					02.2023								

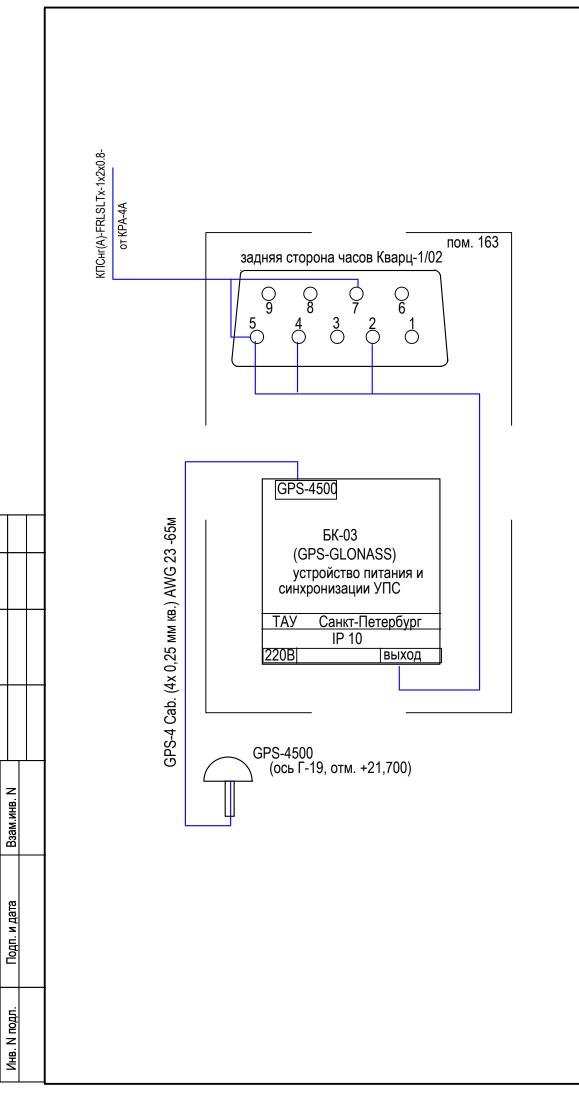

2	R xD	Вход данных GPS приемника
4	+5B	Выход питания GPS приемника
5	GND	Общий провод
7	LN 1	Вход радиотрансляционной линии
8	LN 2	Вход радиотрансляционной линии

									Ревизия 2				
						01-ЧПР/19 РД-РФ.ЧС.ТВ							
Изм.	Кол.уч.	Лист	№ док.	Подпись	Дата	Поликлиника городской больницы №2 на 600 посещений в смену в г. Якутске .							
						Поликлиника на 600 посещений в смену	Стадия	Лист	Листов				
	аботал	Сивер	c A.P.	Hi-	02.2023	Сети связи	РД	10					
I Ipoi	верил	Сивеј	ос	Coff	02.2023	Обти связи	. 4	10					
	Н.Контроль ГИП		ос эцкий	College Colleg	02.2023 02.2023	Схема подключения первичных часов Кварц-1/02	AO "4	Іеви Кострукі	циони "				

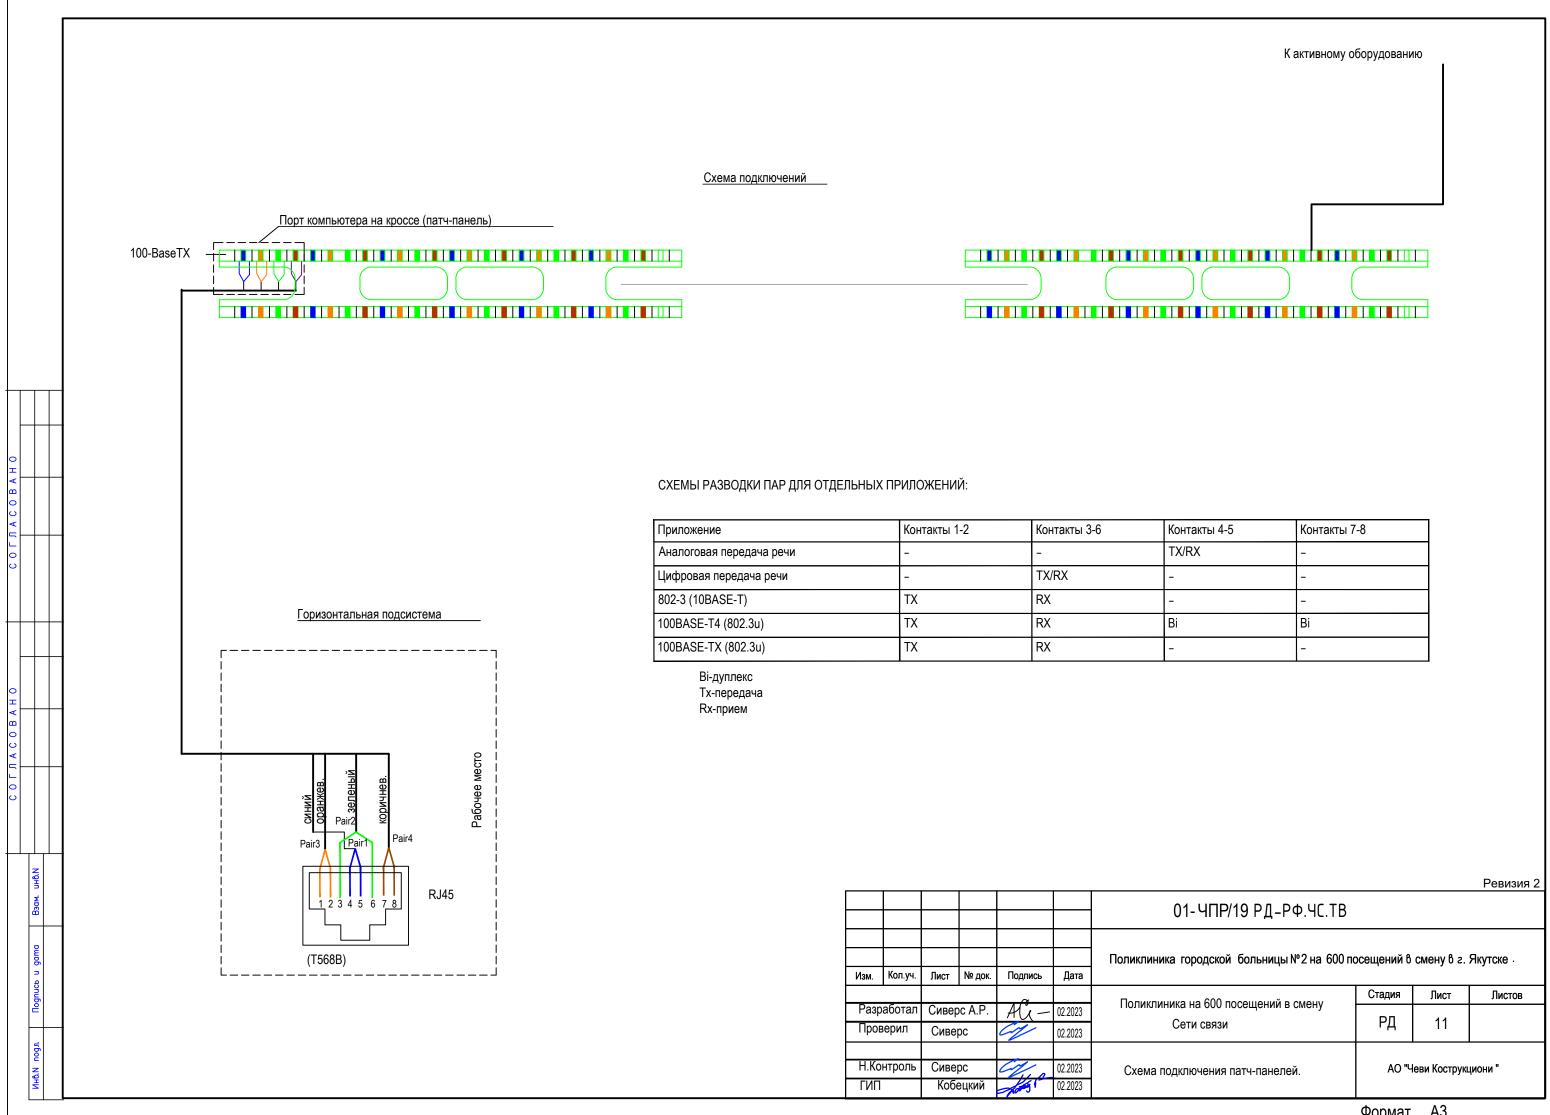

Позиция	Наименование и техническая характеристика	Тип, марка, обозначение документа, опросного листа	Код оборудования, изделия, материала	Завод-изготовитель, Поставщик	Единица измерения	Количество	Масса единицы, кг	Примечание
1	2	3	4	5	6	7	8	9
	Сеть проводного радиовещания							
1.	Устройство приема программ проводного вещания в составе:	УППВ 1918 М1		ИнформТелеСеть	компл	1		
	1 Шкаф 19", 18U-1шт							
	2 Усилитель 125Вт ОУ 9102- 1шт							
	3 Блок источника программ БИП 03 -1шт							
	4 Блок модулятора-смесителя БМС-03 – 1шт							
	5 Блок бесперебойного питания ББЭ-1500 – 1шт							
	6 Блок розеток -1шт							
	7 Вентиляционная панель 1U- 2шт							
	8 Фальш-панель 4U – 1in							
2.	Антенна эфирная диапазона УКВ-FМ	UE 01R		ООО "Сателлит "	ШТ	1		
3.	Кронштейн крепления антенны вынос 450мм	FSAT_CS		ООО "Сателлит "	ШТ	1		
4.	Коробка разветвительная	КРА-4		ИнформТелеСеть	ШТ	16		
5.	Радиорозетка скрытой установки в сборе	RPVA(A)		Шнайдер Электрик	ШТ	39		
6.	Громкоговоритель абонентский трехпрограммный	Нейва ПТ 322-1		Октябрь ФГУП ПО	ШТ	39		
7.	Кабель безгалогеновый	КПСнг(A)-FRLSLTx 1x2x1,38		Спецкабель	М	25		

						01-ЧПР/19-РД- РФ.ЧС.ТВ.С						
						,						
						Поликлиника городской больницы №2 на 600 посещений						
						в смену в г. Якутске						
Изм.	Кол.уч.	Лист	№ док.	Подпись	Дата							
Разраб	ботал	Сиверс		Š	29.12.23		Стадия	Лист	Листов			
Проверил		Сиверс		Hi-	29.12.23	Сети связи	РД	1	5			
				_								
							AO					
Н. контр.		Сиверс		Ç.	29.12.23	Спецификация оборудования	"Чеви Коструциони		циони "			
•		Кобенкий		VAC-	29.12.23							

Позиция	Наименование и техническая характеристика	Тип, марка,, обозначение документа, опросного листа	Код оборудования, изделия, материала	Завод-изготовитель, Поставщик	Единица измерения	Количество	Масса единицы, кг	Примечание
1	2	3	4	5	6	7	8	9
8.	Кабель безгалогеновый	КПСнг(A)-FRLSLTx 1x2x0,8		Спецкабель	М	1680		1400м на лотке
9.	Кабель безгалогеновый коаксиальный 75 Ом	РК 75-4-319нг(A)-LSLTx		Спецкабель	M	65		
10.	Труба гофрированная ф20 с протяжкой			ДКС	M	280		
11	Коробка подштукатурная для радиорозетки 1 пост	Арт. 089341		Legrand	ШТ	39		
	Электрочасофикация							
1	Часы первичные	Кварц-1/02-2		Masterclock	ШТ	1		
2.	Устройство радиокоррекции сигнала GPS в комплекте с кабелем 100м, IP 65, I-50мA, P=0,5Вт	GPS 4500		Mobatime	ШТ	1		
3.	Часы стрелочные вторичные (прямоугольный корпус)	УЧС-300 CW		Masterclock	ШТ	29		
4.	Коробка монтажная	УК-2П			ШТ	35		
5.	Кабель безгалогеновый	КПСнг(A)-FRLSLTx 1x2x1 38		Спецкабель	М	20		
6.	Кабель безгалогеновый	КПСнг(A)-FRLSLTx 1x2x0,8		Спецкабель	M	540		
7.	Кабель безгалогеновый коаксиальный 75 Ом	PK 75-4-319нг(A)-LSLTx		Спецкабель	M	65		
8.	Труба гофрированная ф20 с протяжкой			ДКС	M	60		
9.	Блок коррекции БК-3 с устройством питания и синхронизации УПС	БК-3		000 "ТАУ "	ШТ	1		
	Система приема телевизионных программ							
	Кабель передачи данных U/UTP к.5e	Parlan U/UTP k5e PVCLSHr(A)- FRLSLTx 4x2x0,52		Паритет	M	778		В гофрошланге-240м На лотках-538м
2	Розетка 4RJ-45, UTP, кат.5е (блок из 1розетки)	672241		Legrand	ШТ	27		
3.	Рамка 1пост Valena	774451		Legrand	ШТ	27		
4.	Коробка подштукатурная 1 пост Batik (65/40мм)	089341		Legrand	шт.	27		
5.	ПВХ гофрошланг ф16мм			ДКС	M	240		
6.	Телевизионная приставка Smart-ТВ ПАО "Ростелеком "				ШТ	27		
	01-ЧПР/19-РД- РФ.ЧС.ТВ.С							