


Конструкция жесткого покрытия:

— асфальтобетон горячий крупнозернистый высокопористый марки I по ГОСТ 9218—2013 — 50 мм

— щебень марки 400 фр. 40—70 мм — 100 мм


– дренирующий грунт насыпи

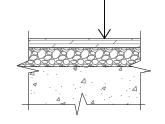

Конструкция щебеночного покрытия

— щебень марки 400 фр. 40—70 мм — 100 мм

дренирующий грунт насыпи

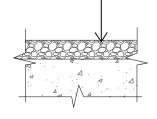

М 1:1000 по горизонтали М 1:100 по вертикали


М 1:10 грунты


Проектные данные	Уклон, о/оо; расстояние, м						
	Отметка оси дороги, м						
Фактические данные	Отметка рельефа, м						
	Расстояние, м						
	Пикет,						
элементы плана,							
	километры						

			0				
5,90	5 90))	5,90	5,90	r C	06,6	5,90
5,90	4.20		4,20	4,50	4.60		5,90
20.0	0	20.00	20.00		20.00	20.00	
R=15							

Лист

Изм.	Кол. уч.	Лист	Ν	док	Подпись	Дата

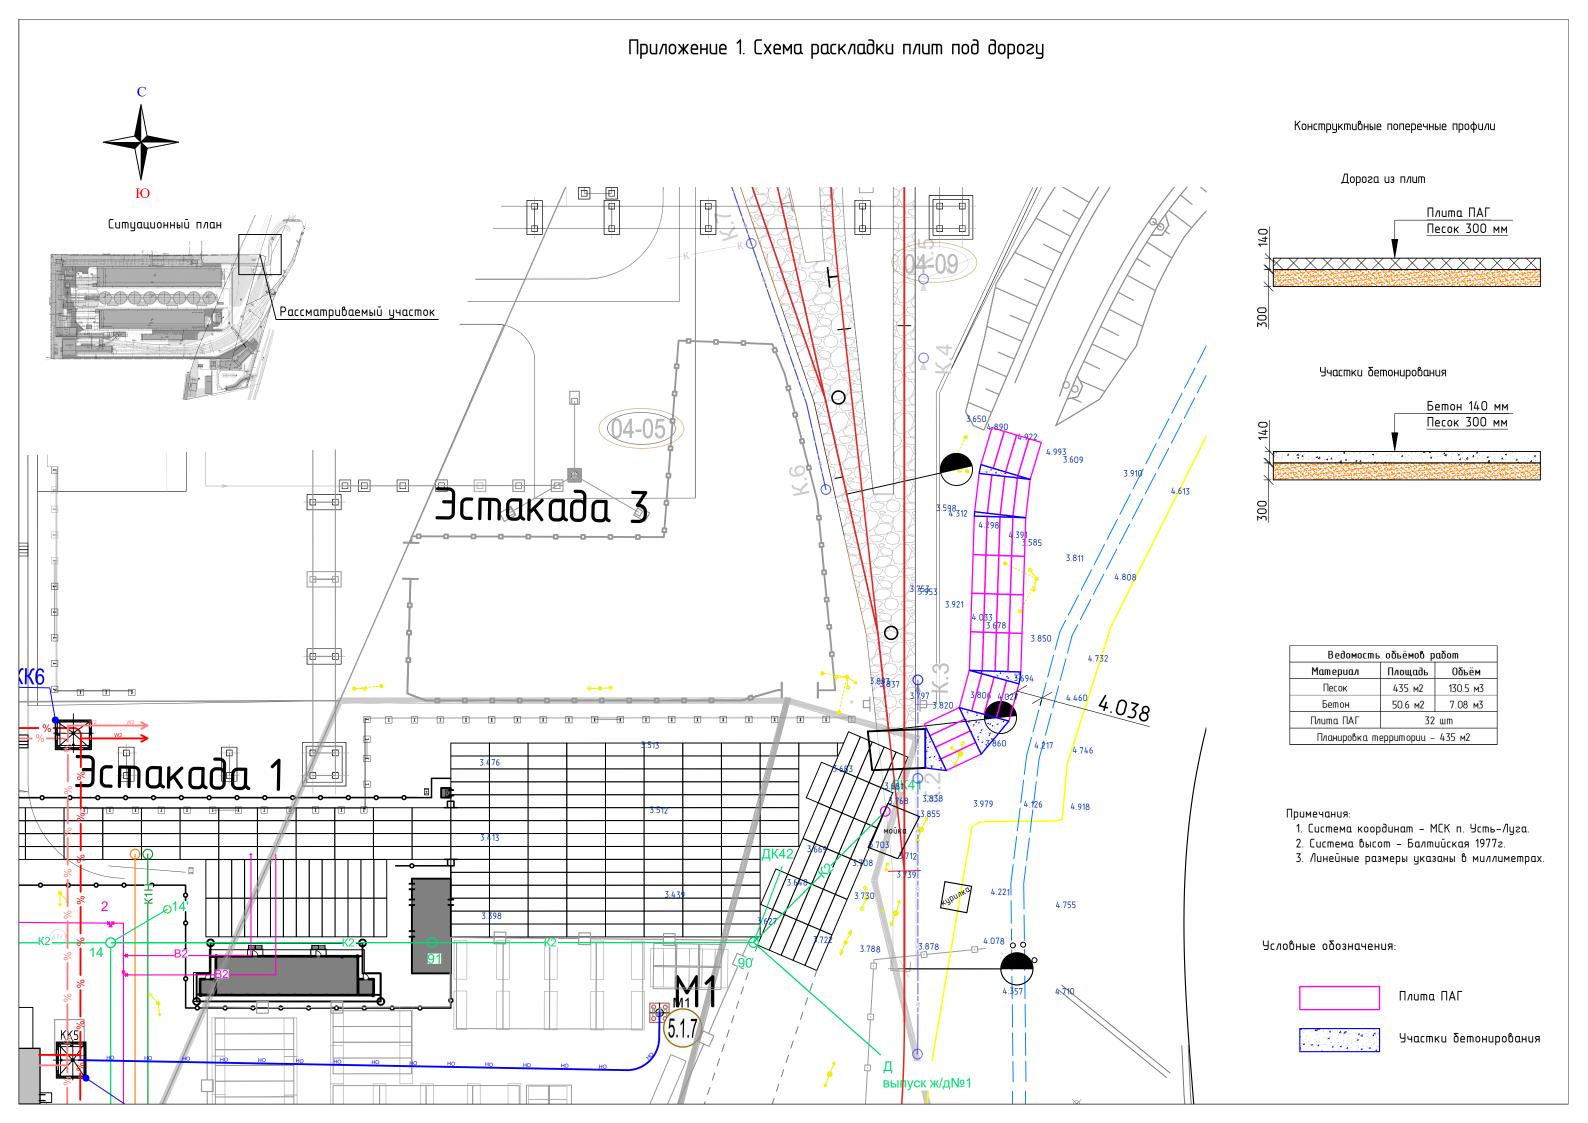

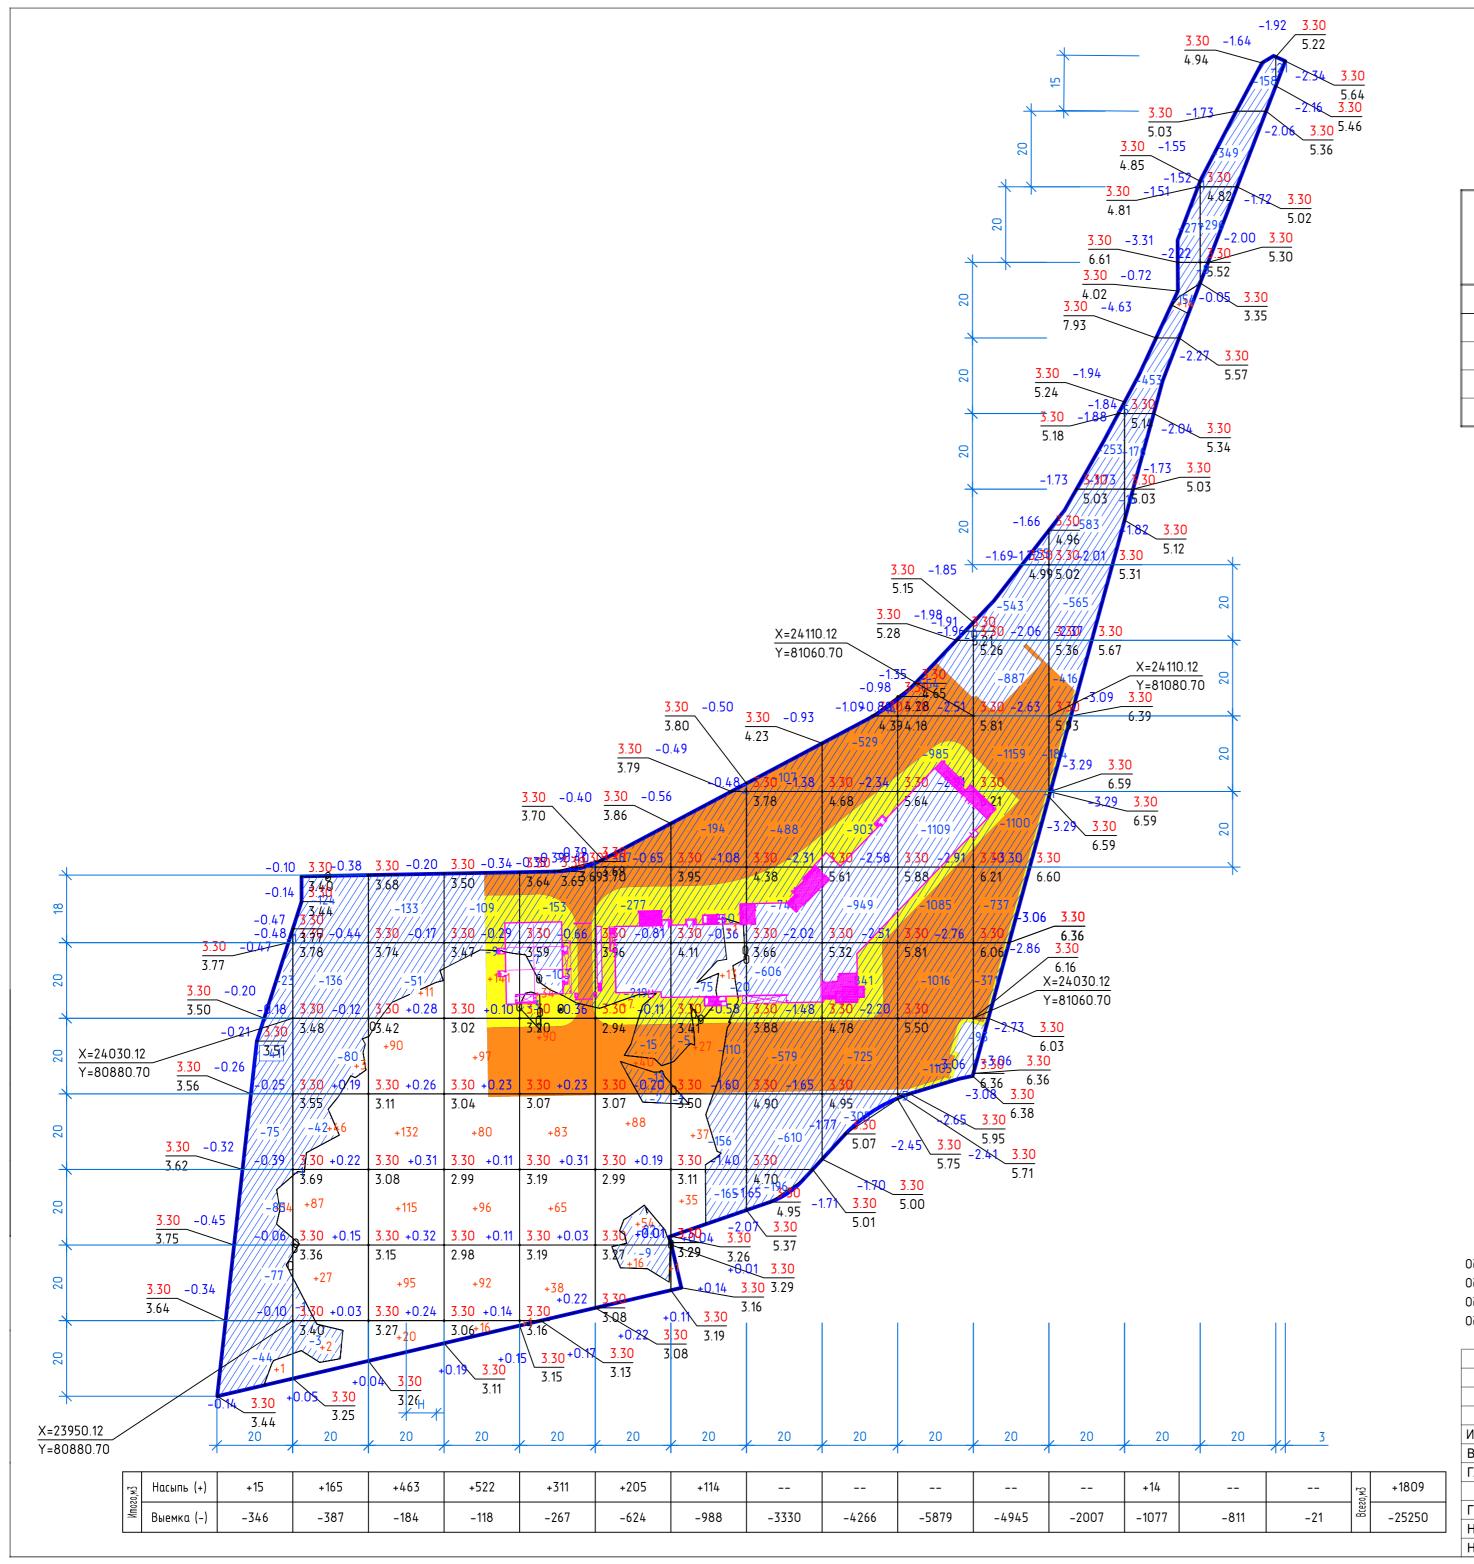

Ведомость объемов земляных масс

Наименование грунта	Количе	ество, м ³	Примечание	
	Насыпь (+)	Выемка (-)		
1. Грунт планировки территории, всего	+1809	-25250		
2. Поправка на уплотнение 10%	+181			
3. Всего грунта	1990	25250		
4. Избыток грунта	23260			
Итого перерабатываемого грунта по проекту:	25250	25250		

Примечания:

- 1. Картограмма выполнена автоматизированным способом в программе nanoCAD GeoniCS, расчет по призмам;
- 2. Сетка квадратов принята со сторонами 20м;

Общая площадь насыпи = 8752 м2 Общая площадь выемки = 17638 м2 Общая площадь О-области = 35 м2 Общая площадь картограммы = 26425 м2

							1632-2021-00-ГП Терминал по перевалке минеральных удобрений в Морском торговом порту Усть-Луга. Береговые объекты терминала				
	Изм.	Кол. уч.	Лист	№ док.	Подпись	Дата					
- 1	Вед.спец.		Трофимов			04.2024	04.2024 Follopori III III III III III III III III III I	Стадия	Лист	Листов	
	Гл.спец.		Буза			04.2024	Генеральный план. Планировочные решения	Р	4		
	ГИП Н.контр. Нач отл		онтр. Тихановская		- • - - - - - - - - 		04.2024	План земляных масс.	I_I=T МОРСТРОЙТЕХНОЛОГИЯ		
							04.2024	Участок 2. М 1:1000			
						04 2024	3 10010K 2; W 1:1000				

