Общество с ограниченной ответственностью "ЕСК-Проект"

# CPO-Π-123-25012010

"Многоквартирный жилой дом №5.3.1, расположенный в Советском районе г. Челябинска"

# РАБОЧАЯ ДОКУМЕНТАЦИЯ

Архитектурно-строительные решения

463-EΠ-2023-AP 4

Tom 4

Изм.	№док.	Подп.	Дата

Общество с ограниченной ответственностью "ЕСК-Проект"

# CPO-Π-123-25012010

"Многоквартирный жилой дом №5.3.1, расположенный в Советском районе г. Челябинска"

# РАБОЧАЯ ДОКУМЕНТАЦИЯ

Архитектурно-строительные решения

463-EΠ-2023-AP 4

Tom 4

Директор

И.Г. Кузьмина

Главный инженер проекта

А.Л. Третьяченко

# Ведомость рабочих чертежей Лист Наименование Примечание Титульный лист Ведомость рабочих чертежей. Технико-экономические показатели. Общие данные Отделочный план технического подвала в осях 11–13 и Е–Е2 Отделочный план 1-го этажа в осях 11-13 и Е-Е2 Отделочный план типового этажа в осях 11–13 и Е-Е2 Отделочный план технического подвала в осях 9–10 и Г-Г1 Отделочный план 1-го этажа в осях 9-10 и Г-Г1 Отделочный план типового этажа в осях 9–10 и Г-Г1 Разрез 1–1 секции в осях 11–13 и E*-*E2

Разрез 1–1 секции в осях 9–10 и Г*-*Г1

10	Цветные фасады в осях 9–13						
11	Цветные фасады в осях 12-9						
12	Фрагменты цветных фасадов в осях Г-Е2						
13	Фрагменты цветных фасадов в осях Е2-Г1						
14	Фасады в осях 9–13						
15	Фасады в осях 12-9						
16	Фрагменты фасадов в осях Г-Е2						
17	Фрагменты фасадов в осях Е2-Г1						
18	Спецификация элементов заполнения проёмов секции в осях 11–13 и Е–Е2						
19	Спецификация элементов заполнения проёмов секции в осях 11–13 и Е–Е2 (продолжение)						
20	Схемы остекления оконных блоков, балконных и наружных дверей, витражей секции в осях 11–13 и E–E2						
21	Спецификация элементов заполнения проёмов секции в осях 9–10 и Г–Г1						
22	Схемы остекления оконных блоков, балконных и наружных дверей, витражей секции в осях 9–10 и Г-Г1						
23	Фрагменты фасада Ф1, Ф2 и Ф3, спецификация решёток секции в осях 11–13, E-E2 и 9–10, Г-Г1						
24	Экспликация полов секции в осях 11–13 и Е–Е2						
25	Экспликация полов секции в осях 9–10 и Г–Г1						
26	Ведомость отделки помещений секции в осях 11–13 и Е-Е2						
27	Ведомость отделки помещений секции в осях 9–10 и Г–Г1						
	11 12 13 14 15 16 17 18 19 20 21 22 23 24 25 26	11 Цветные фасады в осях 12-9 12 Фрагменты цветных фасадов в осях Г-Е2 13 Фрагменты цветных фасадов в осях Е2-Г1 14 Фасады в осях 9-13 15 Фасады в осях 12-9 16 Фрагменты фасадов в осях Г-Е2 17 Фрагменты фасадов в осях Е2-Г1 18 Спецификация элементов заполнения проёмов секции в осях 11-13 и Е-Е2 19 Спецификация элементов заполнения проёмов секции в осях 11-13 и Е-Е2 (продолжение) 20 Схемы остекления оконных блоков, балконных и наружных дверей, витражей секции в осях 11-13 и Е-Е2 21 Спецификация элементов заполнения проёмов секции в осях 9-10 и Г-Г1 22 Схемы остекления оконных блоков, балконных и наружных дверей, витражей секции в осях 9-10 и Г-Г1 23 Фрагменты фасада Ф1, Ф2 и Ф3, спецификация решёток секции в осях 11-13, Е-Е2 и 9-10, Г-Г1 24 Экспликация полов секции в осях 11-13 и Е-Е2 25 Экспликация полов секции в осях 9-10 и Г-Г1					

# Технико-экономические показатели секции в осях 11–13 и Е-Е2

Nº	Наименование	Ед. изм.	Показатель
1	Этажность	этаж	10
2	Кол-во этажей, в т.ч.	этаж	11
3	Надземных	этаж	10
4	Подвальных	этаж	1
5	Площадь застройки здания	M 2	381,49
6	Общая площадь здания	M <sup>2</sup>	3 514,37
7	Площадь квартир	M <sup>2</sup>	2 409,82
8	Общая площадь квартир	M <sup>2</sup>	2 490,69
9	В т.ч. площадь лоджий	M <sup>2</sup>	
10	Жилая площадь квартир (без лоджий)	M <sup>2</sup>	
11	Количество квартир, в т.ч.:	шт.	40
12	1-комнатных студий	шт.	1
13	2-комнатных студий	шт.	1
14	3-комнатных студий	шт.	18
15	3-комнатных	шт.	19
16	4-комнатных	шт.	1
17	Строительный объём здания, в т.ч.:	M <sup>3</sup>	4 060,10
18	Выше 0.000	M <sup>3</sup>	3 691,00
19	Ниже 0.000	M <sup>3</sup>	369,10
20	Пожарно-техническая высота здания	М	

## Tехнико-экономические показатели секции в осях 9–10 и $\Gamma$ – $\Gamma$ 1

Nº	Наименование	Ед. изм.	 Показатель
1	Этажность	этаж	10
2	Кол-во этажей, в т.ч.	этаж	11
3	Надземных	этаж	10
4	Подвальных	этаж	1
5	Площадь застройки здания	M 2	331,25
6	Общая площадь здания	M <sup>2</sup>	2 943,51
7	Площадь квартир	M <sup>2</sup>	1 881,18
8	Общая площадь квартир	M <sup>2</sup>	1 993,27
9	В т.ч. площадь лоджий	M <sup>2</sup>	
10	Жилая площадь квартир (без лоджий)	M <sup>2</sup>	
11	Количество квартир, в т.ч.:	шт.	59
12	1-комнатных студий	шт.	20
13	1-комнатных	шт.	30
14	2-комнатных студий	шт.	9
15	Строительный объём здания, в т.ч.:	M <sup>3</sup>	3 798,41
16	Выше 0.000	M <sup>3</sup>	3 453,10
17	Ниже 0.000	M <sup>3</sup>	345,31
18	Пожарно-техническая высота здания	М	

# Общие данные

Проект двух 10-ти этажных блок-секций повторного применения разраδотан на основании договора №

Класс ответственности здания – ІІ (нормальный); Степень долговечности – 2; Степень огнестойкости – ІІ; Класс конструктивной пожарной опасности – СО; Класс функциональной пожарной опасности –  $\Phi$  1.3.


Проект разработан на основании задания на проектирование, технического задания и предложений Заказчика по отделке помещений, являющихся приложениями к договору на проектирование, в которых оговорены все конструкции здания и виды отделки помещений.

Климатический район для строительства – 1В; Расчётная зимняя температура наружного воздуха – минус 34°С; Снеговой район – III; Ветровой район – ІІ.

Инженерные изыскания – отсутствуют, так как разработан проект типового здания, который будет привязываться к конкретным топографическим, инженерно-геологическим и гидрогеологическим условиям.


Объект расположен в пределах отведённого под строительства участка (кадастровый № 74:36:0425001:691) с учётом нормативных территориальных разрывов, в т.ч. противопожарных. Назначение объекта – жилой дом – соответствует видам разрешённого использования участка в соответствии с ГПЗУ № RU 743 15000-00000000 4868 тип использования В 1.3.3. - "жилая зона".


Проектируемое здание представляет объект жилого 10-ти этажного дома из 2-х секций Серии "97ВГ рядовая" и "97ВГ угловая". Этажи с первого по десятый – жилые. Жилой дом имеет подвальный этаж.

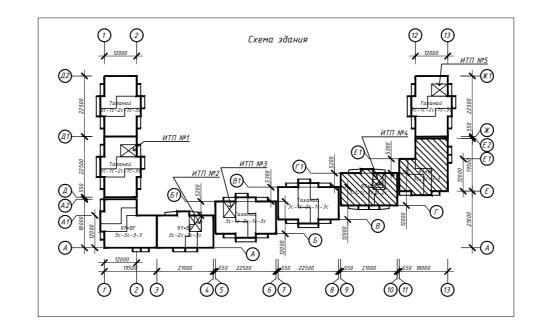

			]						
						463-ЕП-202.	3-AP 4		
Изм.	Кол.уч.	Лист	№ док	Подпись	Дата	Многоквартирный жилой дом № Советском районе г.	· •		
							Стадия	Лист	Λυςποθ
Разра Трове,	оботал рил	Алябы Артам	ева 10нова	Allow/	<i>03.24 03.24</i>	Многоквартирный жилой дом 5.3.1	Р	1	
						Ведомость рабочих чертежей. Технико-экономические показатели. Обшие данные		ECK-	1POEKT

Общие данные

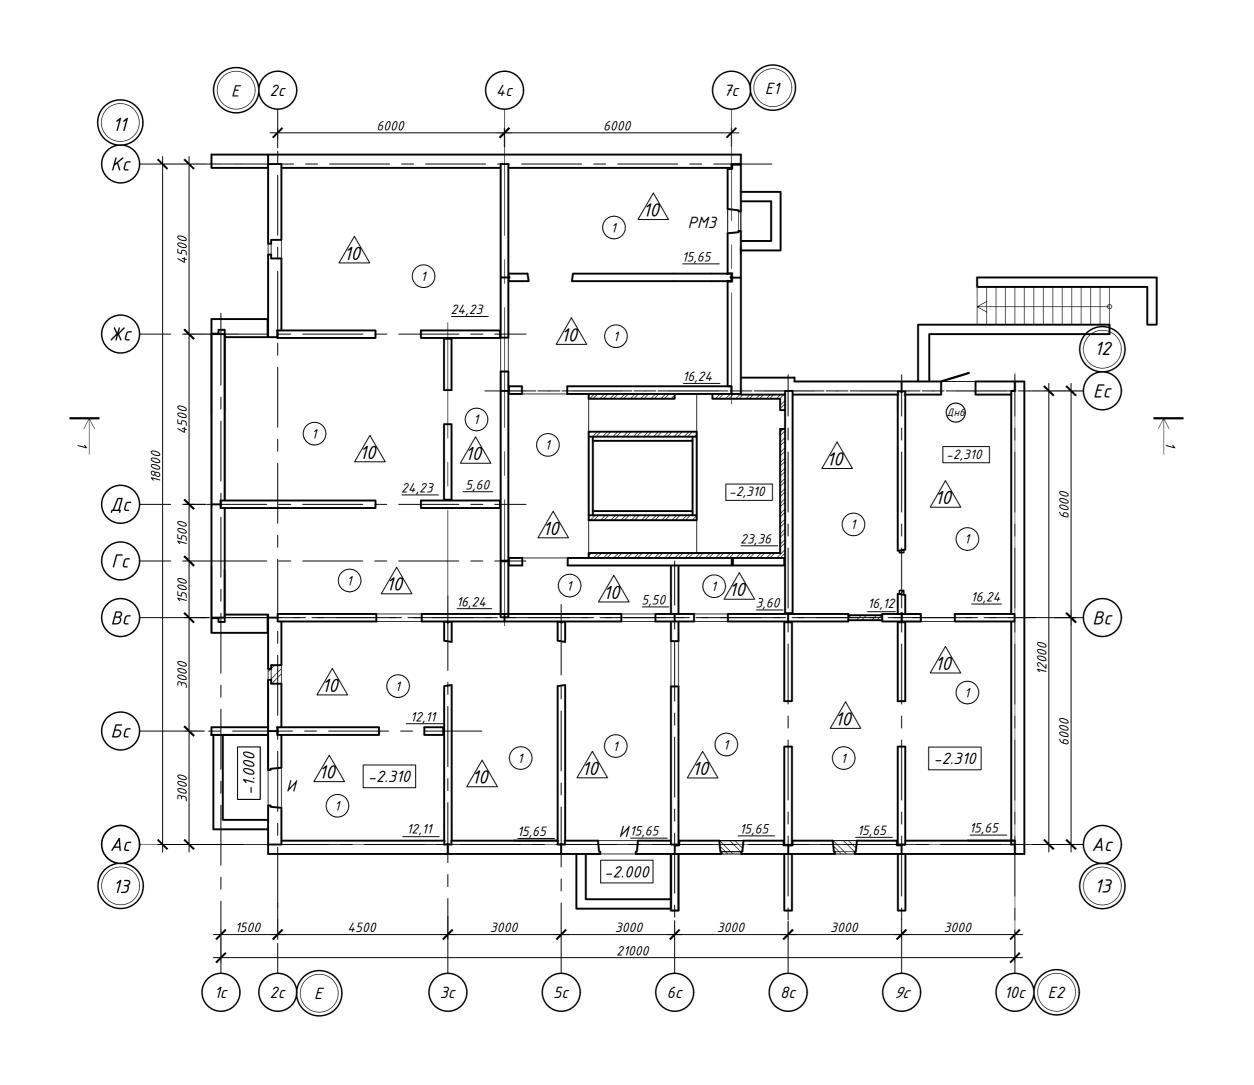

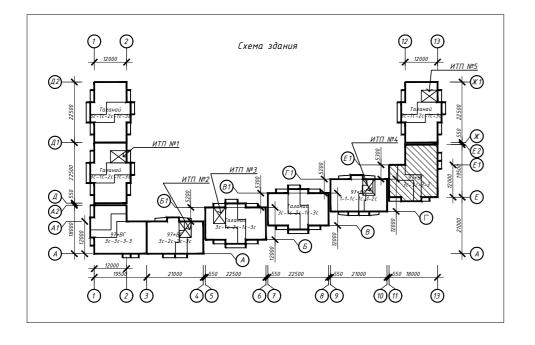

- 1. Дверные блоки, оконные проёмы устанавливаются в соответствии со спецификацией элементов заполнения проемов (см.листы 18–20)
- 2. Полы выполняются в соответствии с экспликацией полов (см. лист 24)
- 2. HOND OBITOTHYRUILLY O COOMOCHICINOUU C 3KCHNUKUQUEU HONOO (CM. NUCHI 24)
- 3. Отделка выполняется в соответствии с ведомостью отделки (см. лист 26) 4. Высоту дверных проёмов в технических помещениях принять не менее 1,9 м
- в свету.

# Экспликация помещений

Номер поме- щения	Наименование	Кат. пом еще ния
1	Техподполье	


# Условные обозначения:


А – тип окна

<u>/3</u> – тип пола

Д) – тип двери

– наименование помещения

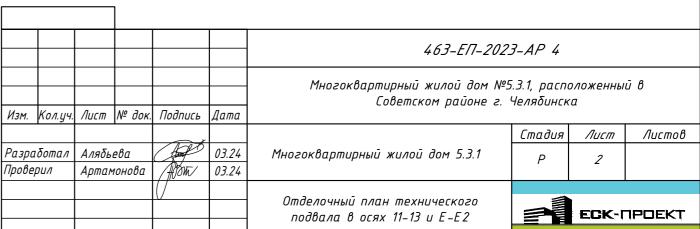

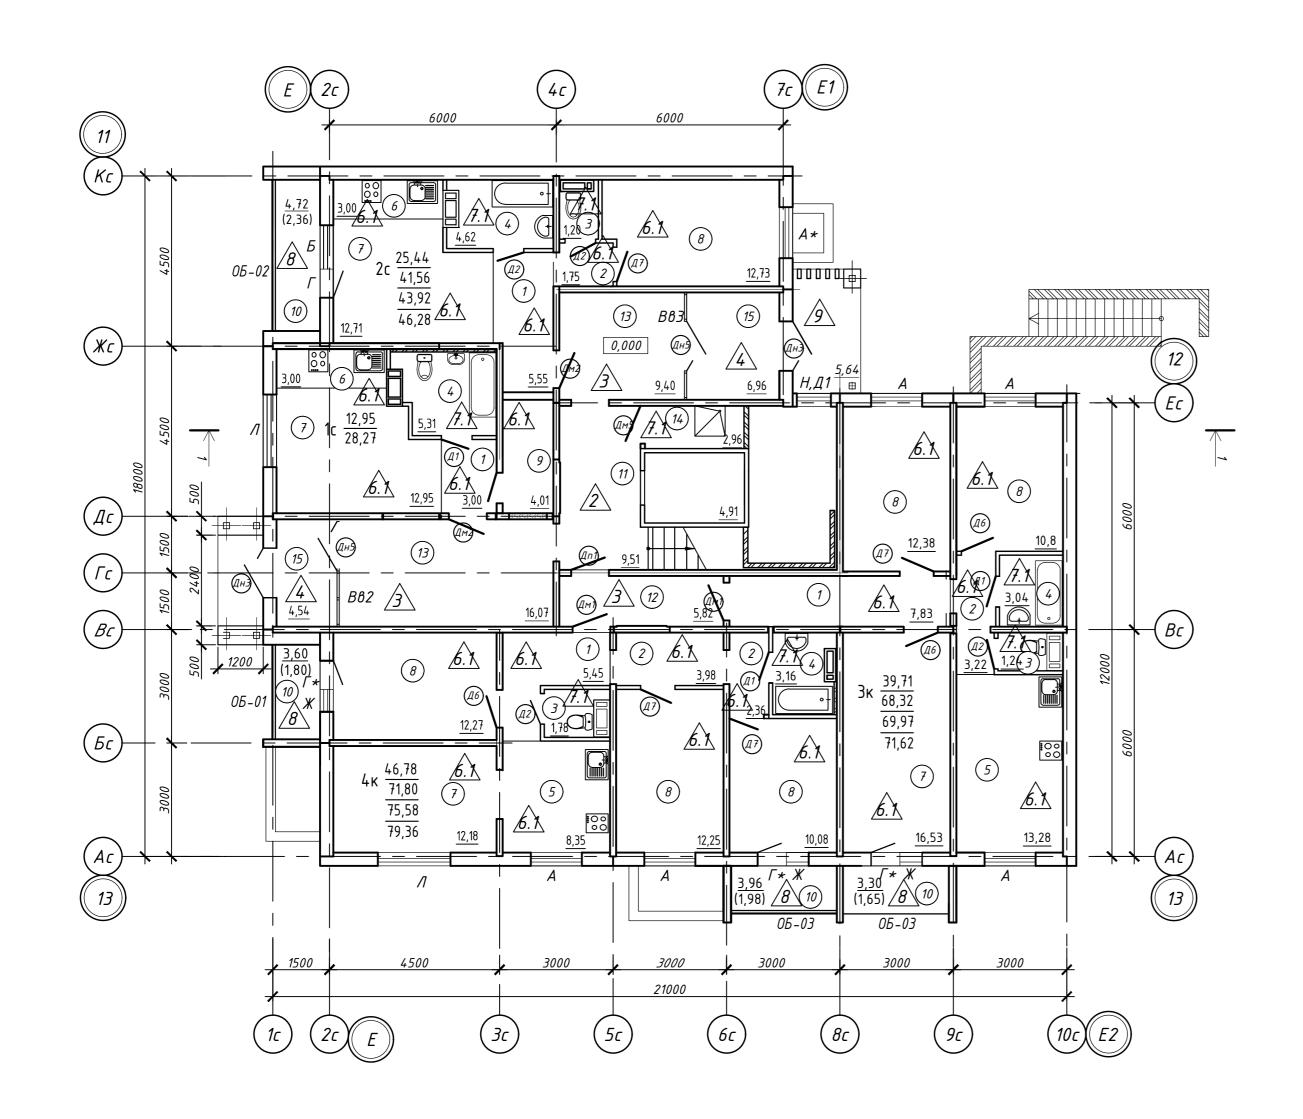

- 1. Дверные блоки, оконные проёмы, остекление лоджий устанавливаются в соответствии со спецификацией элементов заполнения проемов (см.листы 18–20)
- 2. Полы выполняются в соответствии с экспликацией полов (см. лист 24)
- 3. Отделка выполняется в соответствии с ведомостью отделки (см. лист 26)

## Экспликация помещений

Номер поме- щения	Наименование	Кат. пом.
1	Прихожая	
2	Коридор	
3	Санузел	
4	Ванная	
5	Кухня	
6	Кухня-ниша	
7	Общая комната	
8	Спальня	
9	Гардероδ	
10	Лоджия	
11	Лестничная клетка	
12	Межквартирный коридор	
13	Οδщий холл	
14	КУИ	
15	Ταмδуρ	

#### Условные обозначения:

А – тип окна

\_3 – тип пола

Д1) – тип двери

0Б-01 - тип остекления лоджии

1 – наименование помещения

В – количество жилых комнат в квартире


С – жилая площадь квартиры


\_\_.м² D – площадь квартиры

<u>D.</u>м² Е – общая площадь квартиры с учетом площади

\_\_\_m² лоджий k=0.5 . м² F – общая площадь квартиры с лоджиями без

r – оощая площаоь коартиры понижающего коэффициента

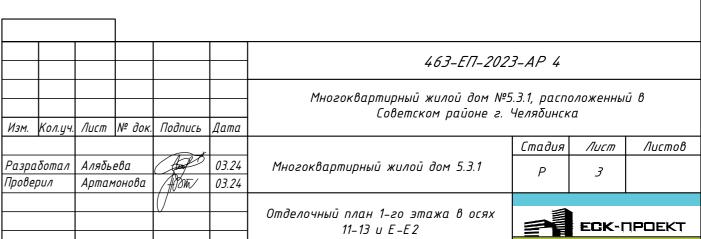

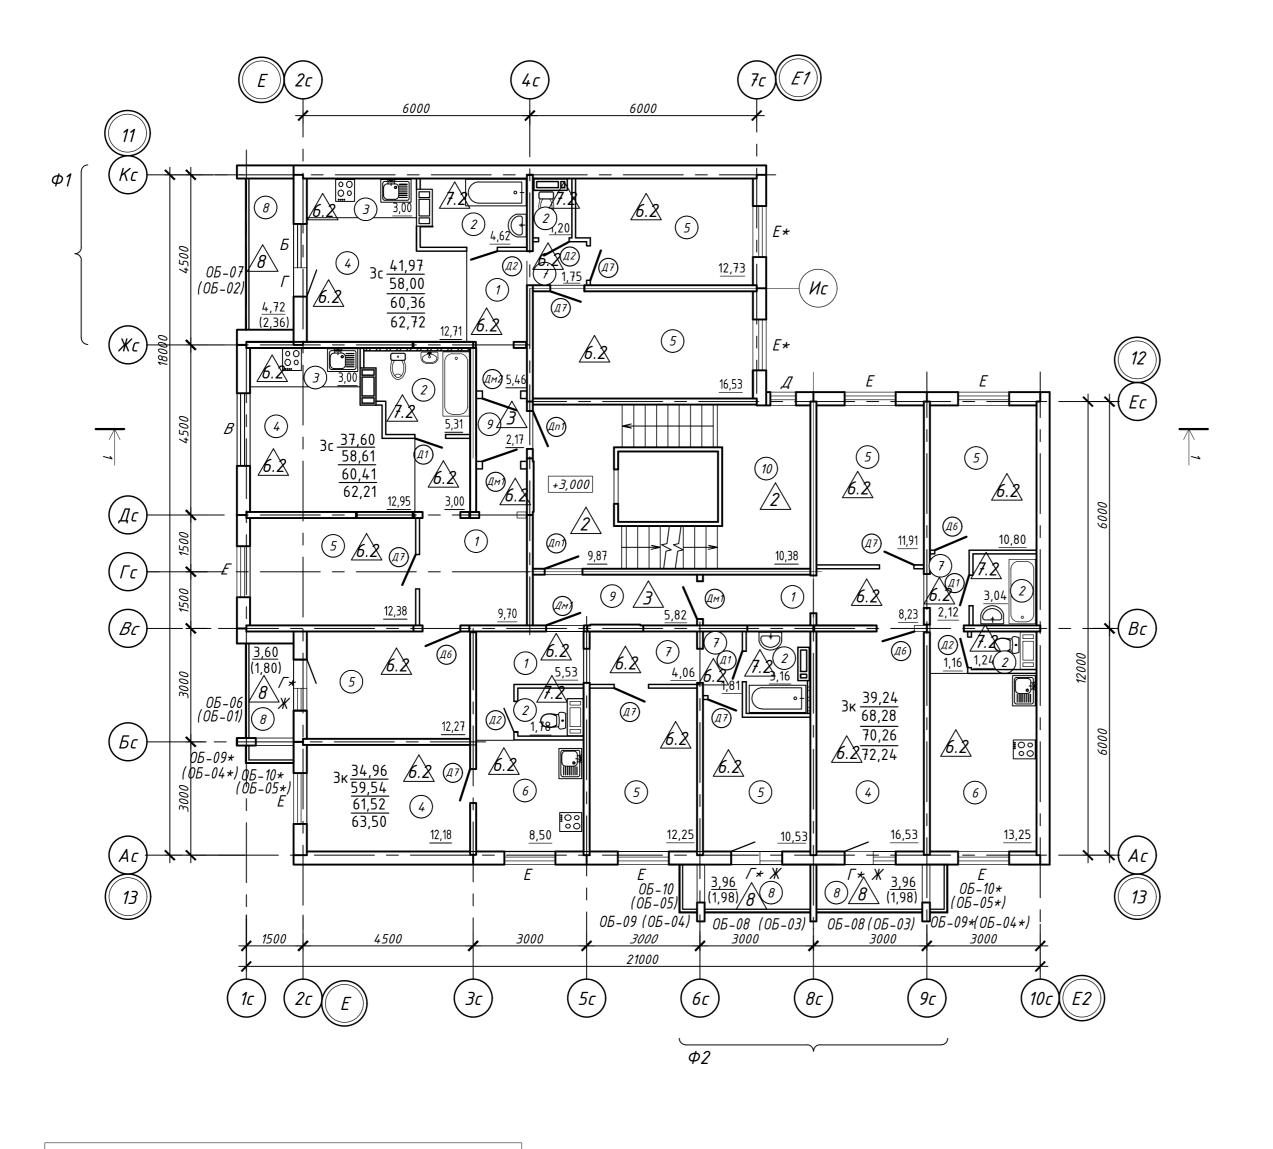

- 1. Дверные блоки, оконные проёмы, остекление лоджий устанавливаются в соответствии со спецификацией элементов заполнения проемов (см.листы 18–20)
- 2. Полы выполняются в соответствии с экспликацией полов (см. лист 24)
- 3. Отделка выполняется в соответствии с ведомостью отделки (см. лист 26)
- 4. В скобках представлены маркировки лоджий для 2-го этажа;
- 5. Фрагменты фасада Ф1 и Ф2, спецификацию решёток см. лист 23

# Экспликация помещений

Номер поме- щения	Наименование	Кат. пом.				
1	Прихожая					
2	Санузел					
3	Кухня-ниша					
4	Общая комната					
5	Спальня					
6	Кухня					
7	Коридор					
8	Лоджия					
9	Межквартирный коридор					
10	Лестничная клетка					

# Условные обозначения:

А – тип окна

<u>/</u>3\ – тип пола

– тип двери

0Б-01 - тип остекления лоджии

– наименование помещения

В – количество жилых комнат в квартире

С – жилая площадь квартиры

D – площадь квартиры

Е – общая площадь квартиры с учетом площади

лоджий k=0.5

K₿.№

F – общая площадь квартиры с лоджиями без понижающего коэффициента

463-EN-2023-AP 4


Многоквартирный жилой дом №5.3.1, расположенный в Советском районе г. Челяδинска Изм. Кол.уч. Лист № док. Подпись Дата


осях 11–13 и Е–Е2

03.24 #00m/ 03.24 Разработал Алябьева Многоквартирный жилой дом 5.3.1 Проверил Артамонова



Стадия Лист Листов

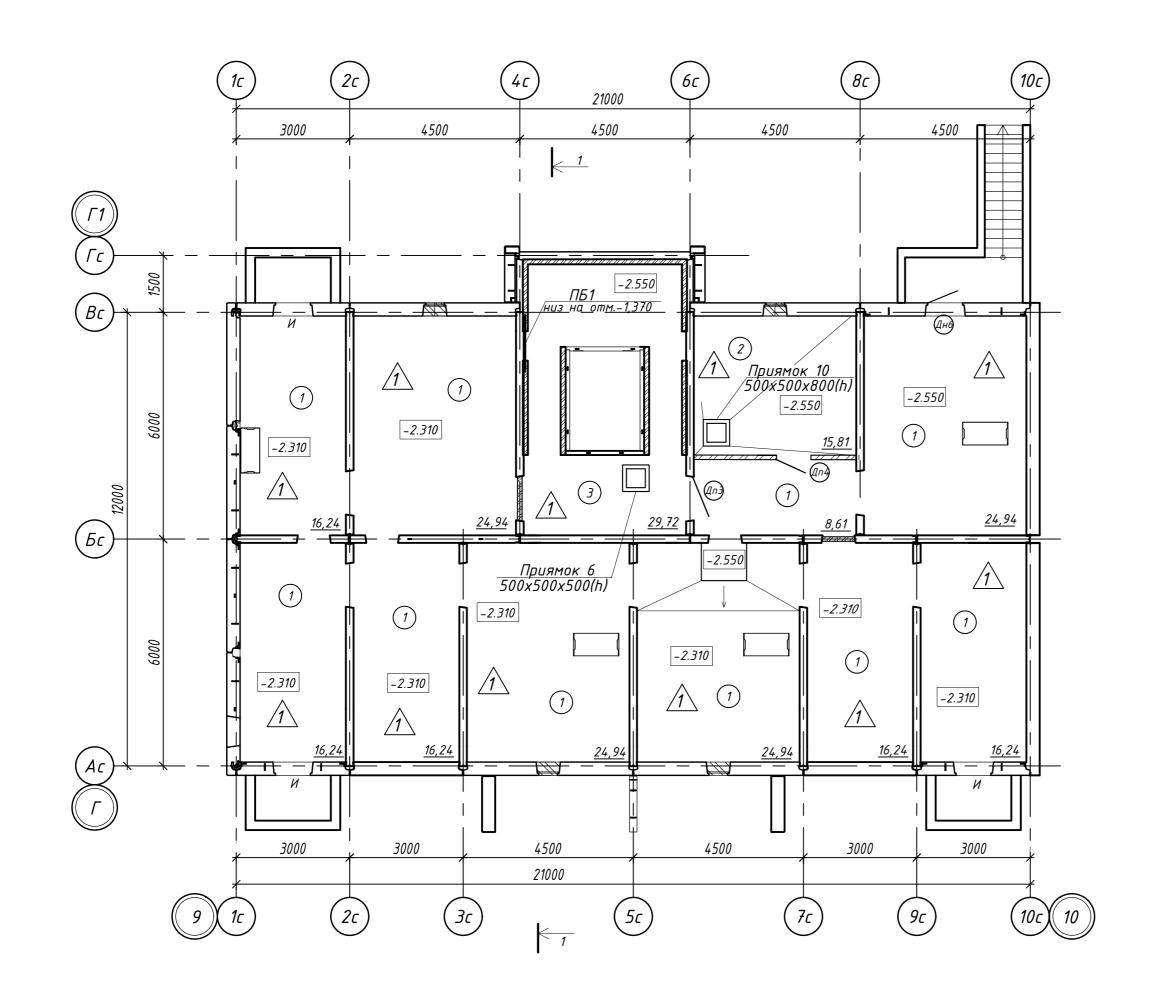

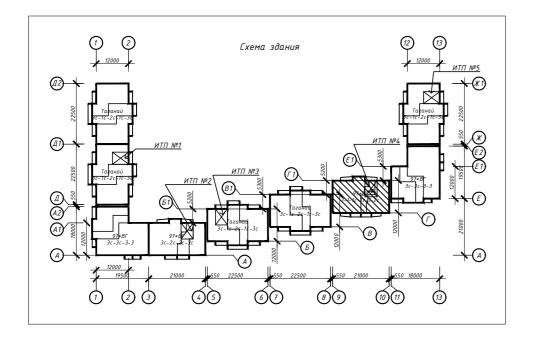

- 1. Дверные блоки, оконные проёмы устанавливаются в соответствии со спецификацией элементов заполнения проемов (см.листы 21–22)
- 2. Полы выполняются в соответствии с экспликацией полов (см. лист 25)
- 3. Отделка выполняется в соответствии с ведомостью отделки (см. лист 27)
- 4. Высоту дверных проёмов в технических помещениях (насосные, ИТП) принять не менее 1,9 м в свету.

# Экспликация помещений

Номер поме- щения	Наименование	Кат. пом.
1	Техподполье	
2	итп	
3	Насосная	


# Условные обозначения:


А – тип окна

<u>/</u>3\ – тип пола

Д1) – тип двери

) – наименование помещения

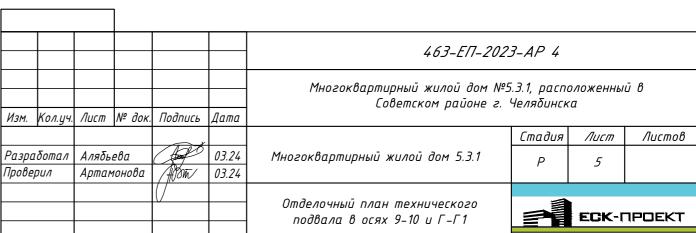

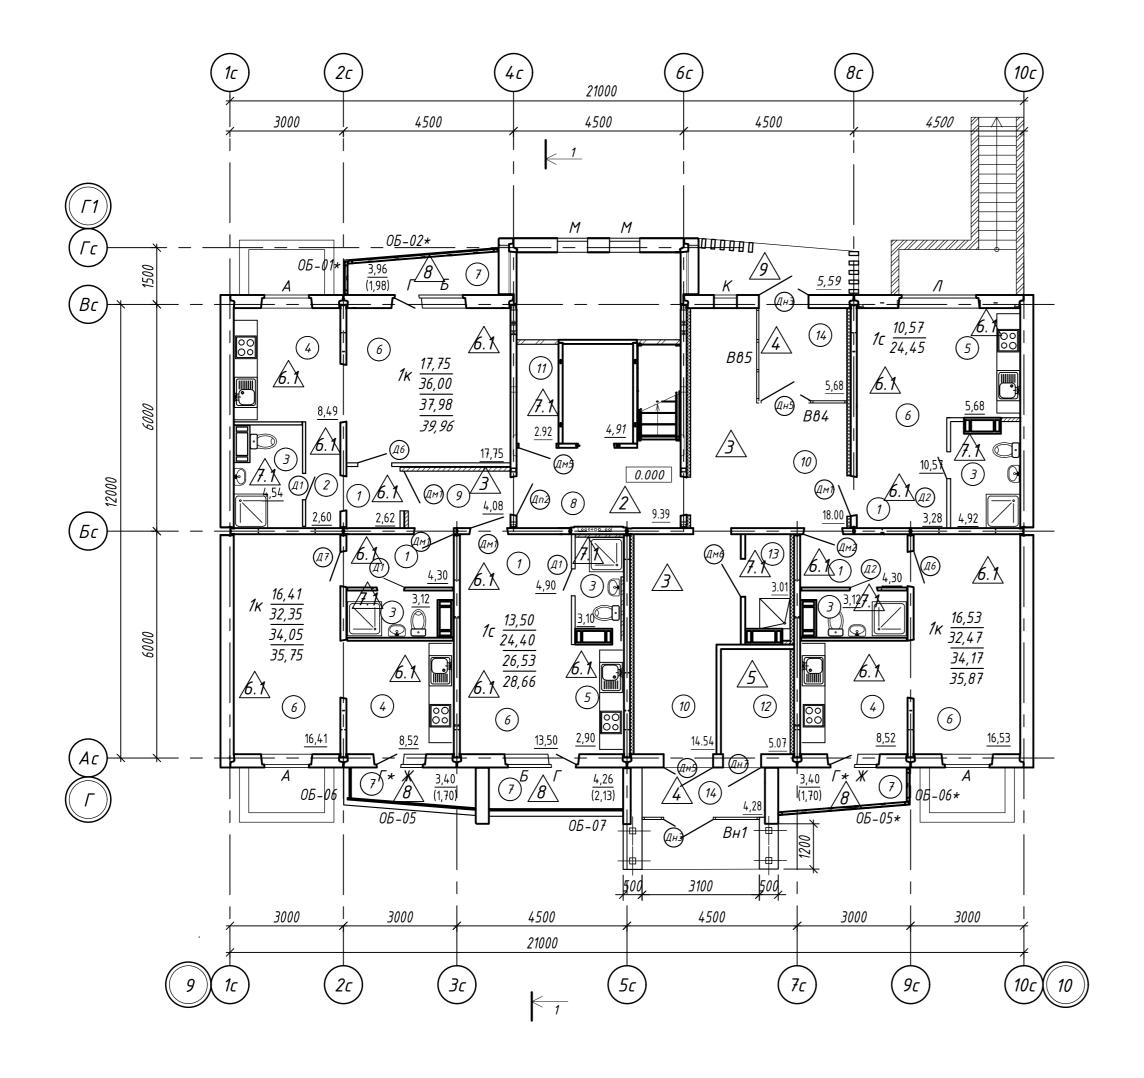

# + $\bigcirc$

# Примечание:

- 1. Дверные блоки, оконные проёмы, остекление лоджий устанавливаются в соответствии со спецификацией элементов заполнения проемов (см.листы 21–22)
- 2. Полы выполняются в соответствии с экспликацией полов (см. лист 25)
- 3. Отделка выполняется в соответствии с ведомостью отделки (см. лист 27)

# Экспликация помещений

Номер поме- щения	е- Наименование						
1	Прихожая						
2	Коридор						
3	Санузел						
4	Кухня						
5	Кухня-ниша						
6	6 Общая комната						
7	Лоджия						
8	Лестничная клетка						
9	Межквартирный коридор						
10	Οδщий холл						
11	куи						
12	12 Электрощитовая						
13	Лапомойка						
14	Тамбур						

# Условные обозначения:

– тип окна

- πυπ ποлα

– тип двери

05-01 - тип остекления лоджии

– наименование помещения

Kβ.№ B \_D. m2

Проверил

Артамонова


В – количество жилых комнат в квартире

С – жилая площадь квартиры


D – площадь квартиры


Е – общая площадь квартиры с учетом площади лоджий k=0.5

F – общая площадь квартиры с лоджиями без понижающего коэффициента

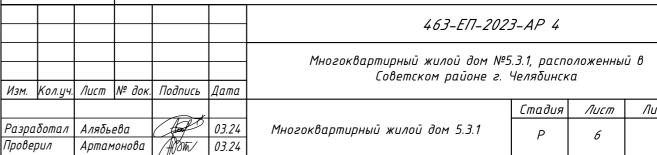

Стадия Лист Листов Многоквартирный жилой дом 5.3.1 Отделочный план 1-го этажа в осях ECK-NPOEKT 9-10 и Г-Г1

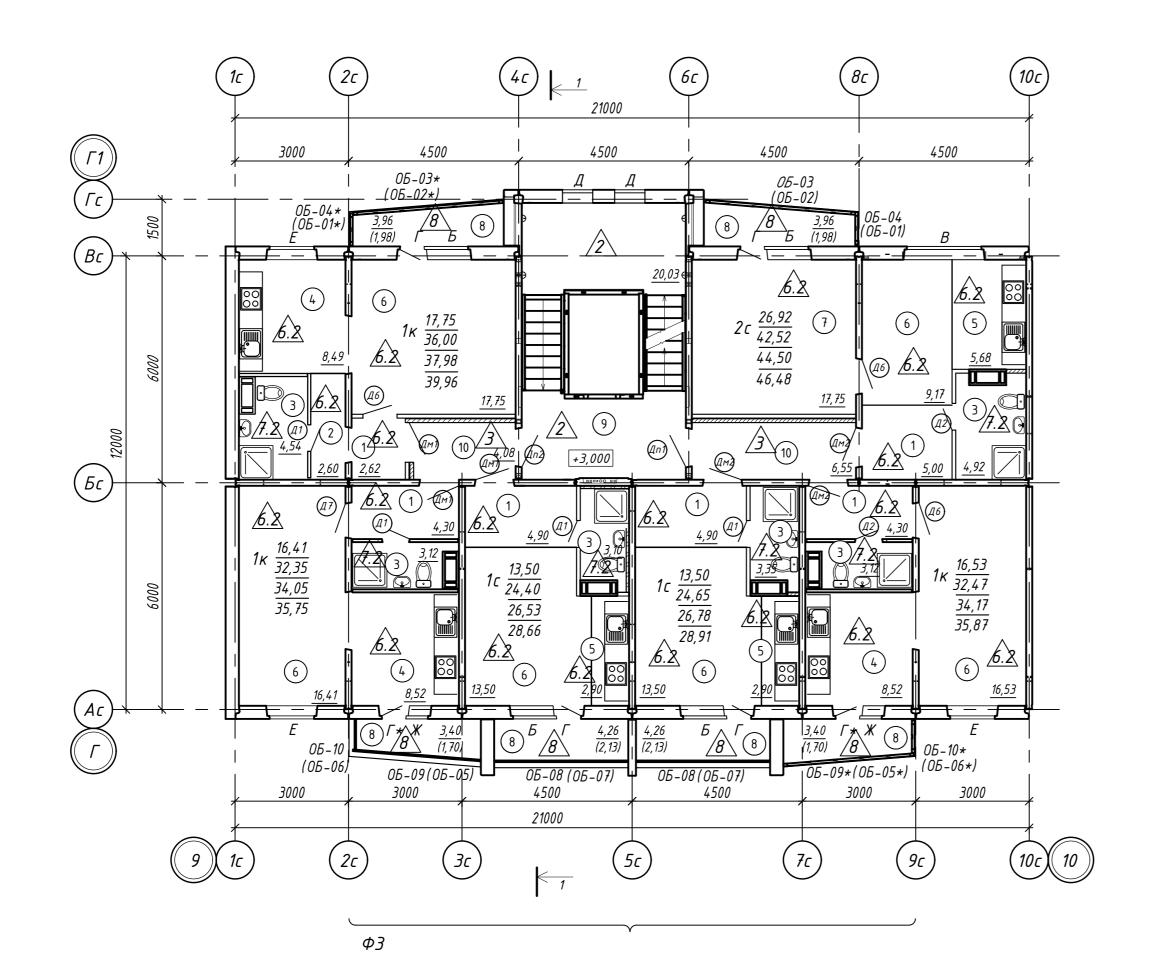

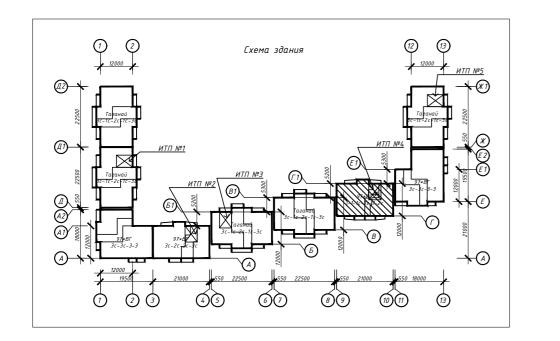

- 1. Дверные блоки, оконные проёмы, остекление лоджий устанавливаются в соответствии со спецификацией элементов заполнения проемов (см.листы 21–22)
- 2. Полы выполняются в соответствии с экспликацией полов (см. лист 25)
- 3. Отделка выполняется в соответствии с ведомостью отделки (см. лист 27)
- 4. В скобках представлены маркировки лоджий для 2-го этажа;
- 5. Фрагмент фасада ФЗ, спецификацию решёток см. лист 23

# Экспликация помещений

Номер поме- щения	Наименование	Кат. пом.			
1	Прихожая				
2	Коридор				
3	Санузел				
4	Кухня				
5	Кухня ниша				
6	Общая комната				
7	Спальня				
8	Лоджия				
9	Лестничная клетка				
10	Межквартирный коридор				

# Условные обозначения:

А – тип окна

3 – тип пола

<u>Д1</u>) – тип двери

ОБ-01 – тип остекления лоджии

1 – наименование помещения

В – количество жилых комнат в квартире

Кв.№ С - жилая площадь квартиры


<u>С</u>.м² D – площадь квартиры


П м<sup>2</sup> — Площав коартары


E – общая площадь квартиры с учетом площади

лоджий k=0.5


F – общая площадь квартиры с лоджиями без понижающего коэффициента

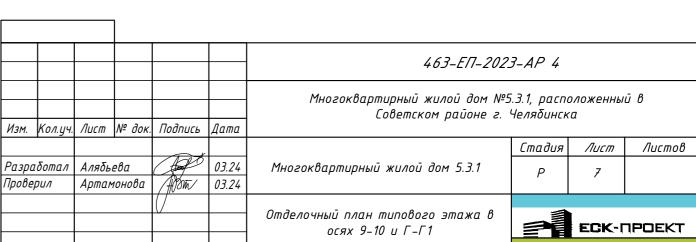


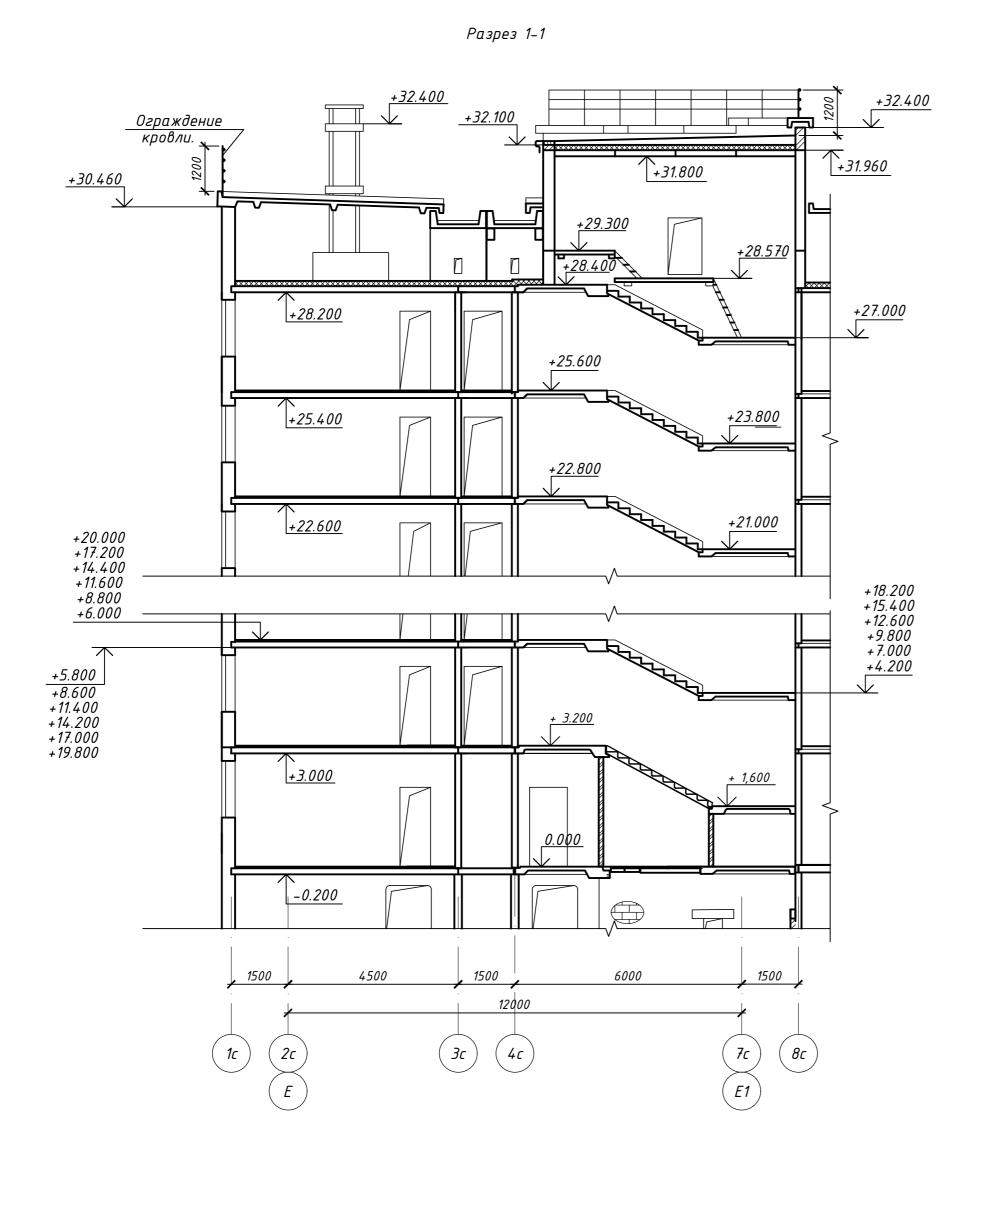


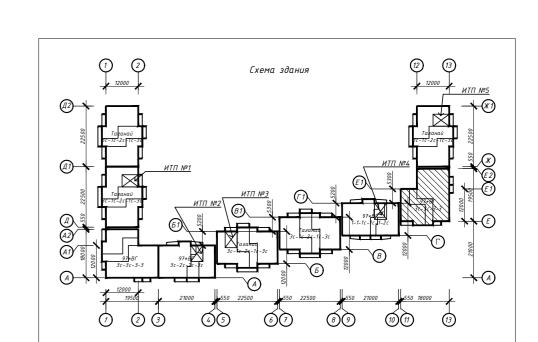


						463-ЕП-2023-AP 4					
						- Многоквартирный жилой дом №5.3.1, расположенный в Советском районе г. Челябинска		īβ			
Изм.	Кол.уч.	Лист	№ док.	Подпись	Дата						
							Стадия	Лист	Листов		
	ιδοπαл	Алябьева 🧳			03.24	Многоквартирный жилой дом 5.3.1	P	8			
Проверил		Артамонова		ерил Артама		/#Jon=/	03.24		,	ŭ	
				(/		0 44					
				V		Разрез 1-1 секции в осях 11-13 и E-E2		ECK-	1POEKT		

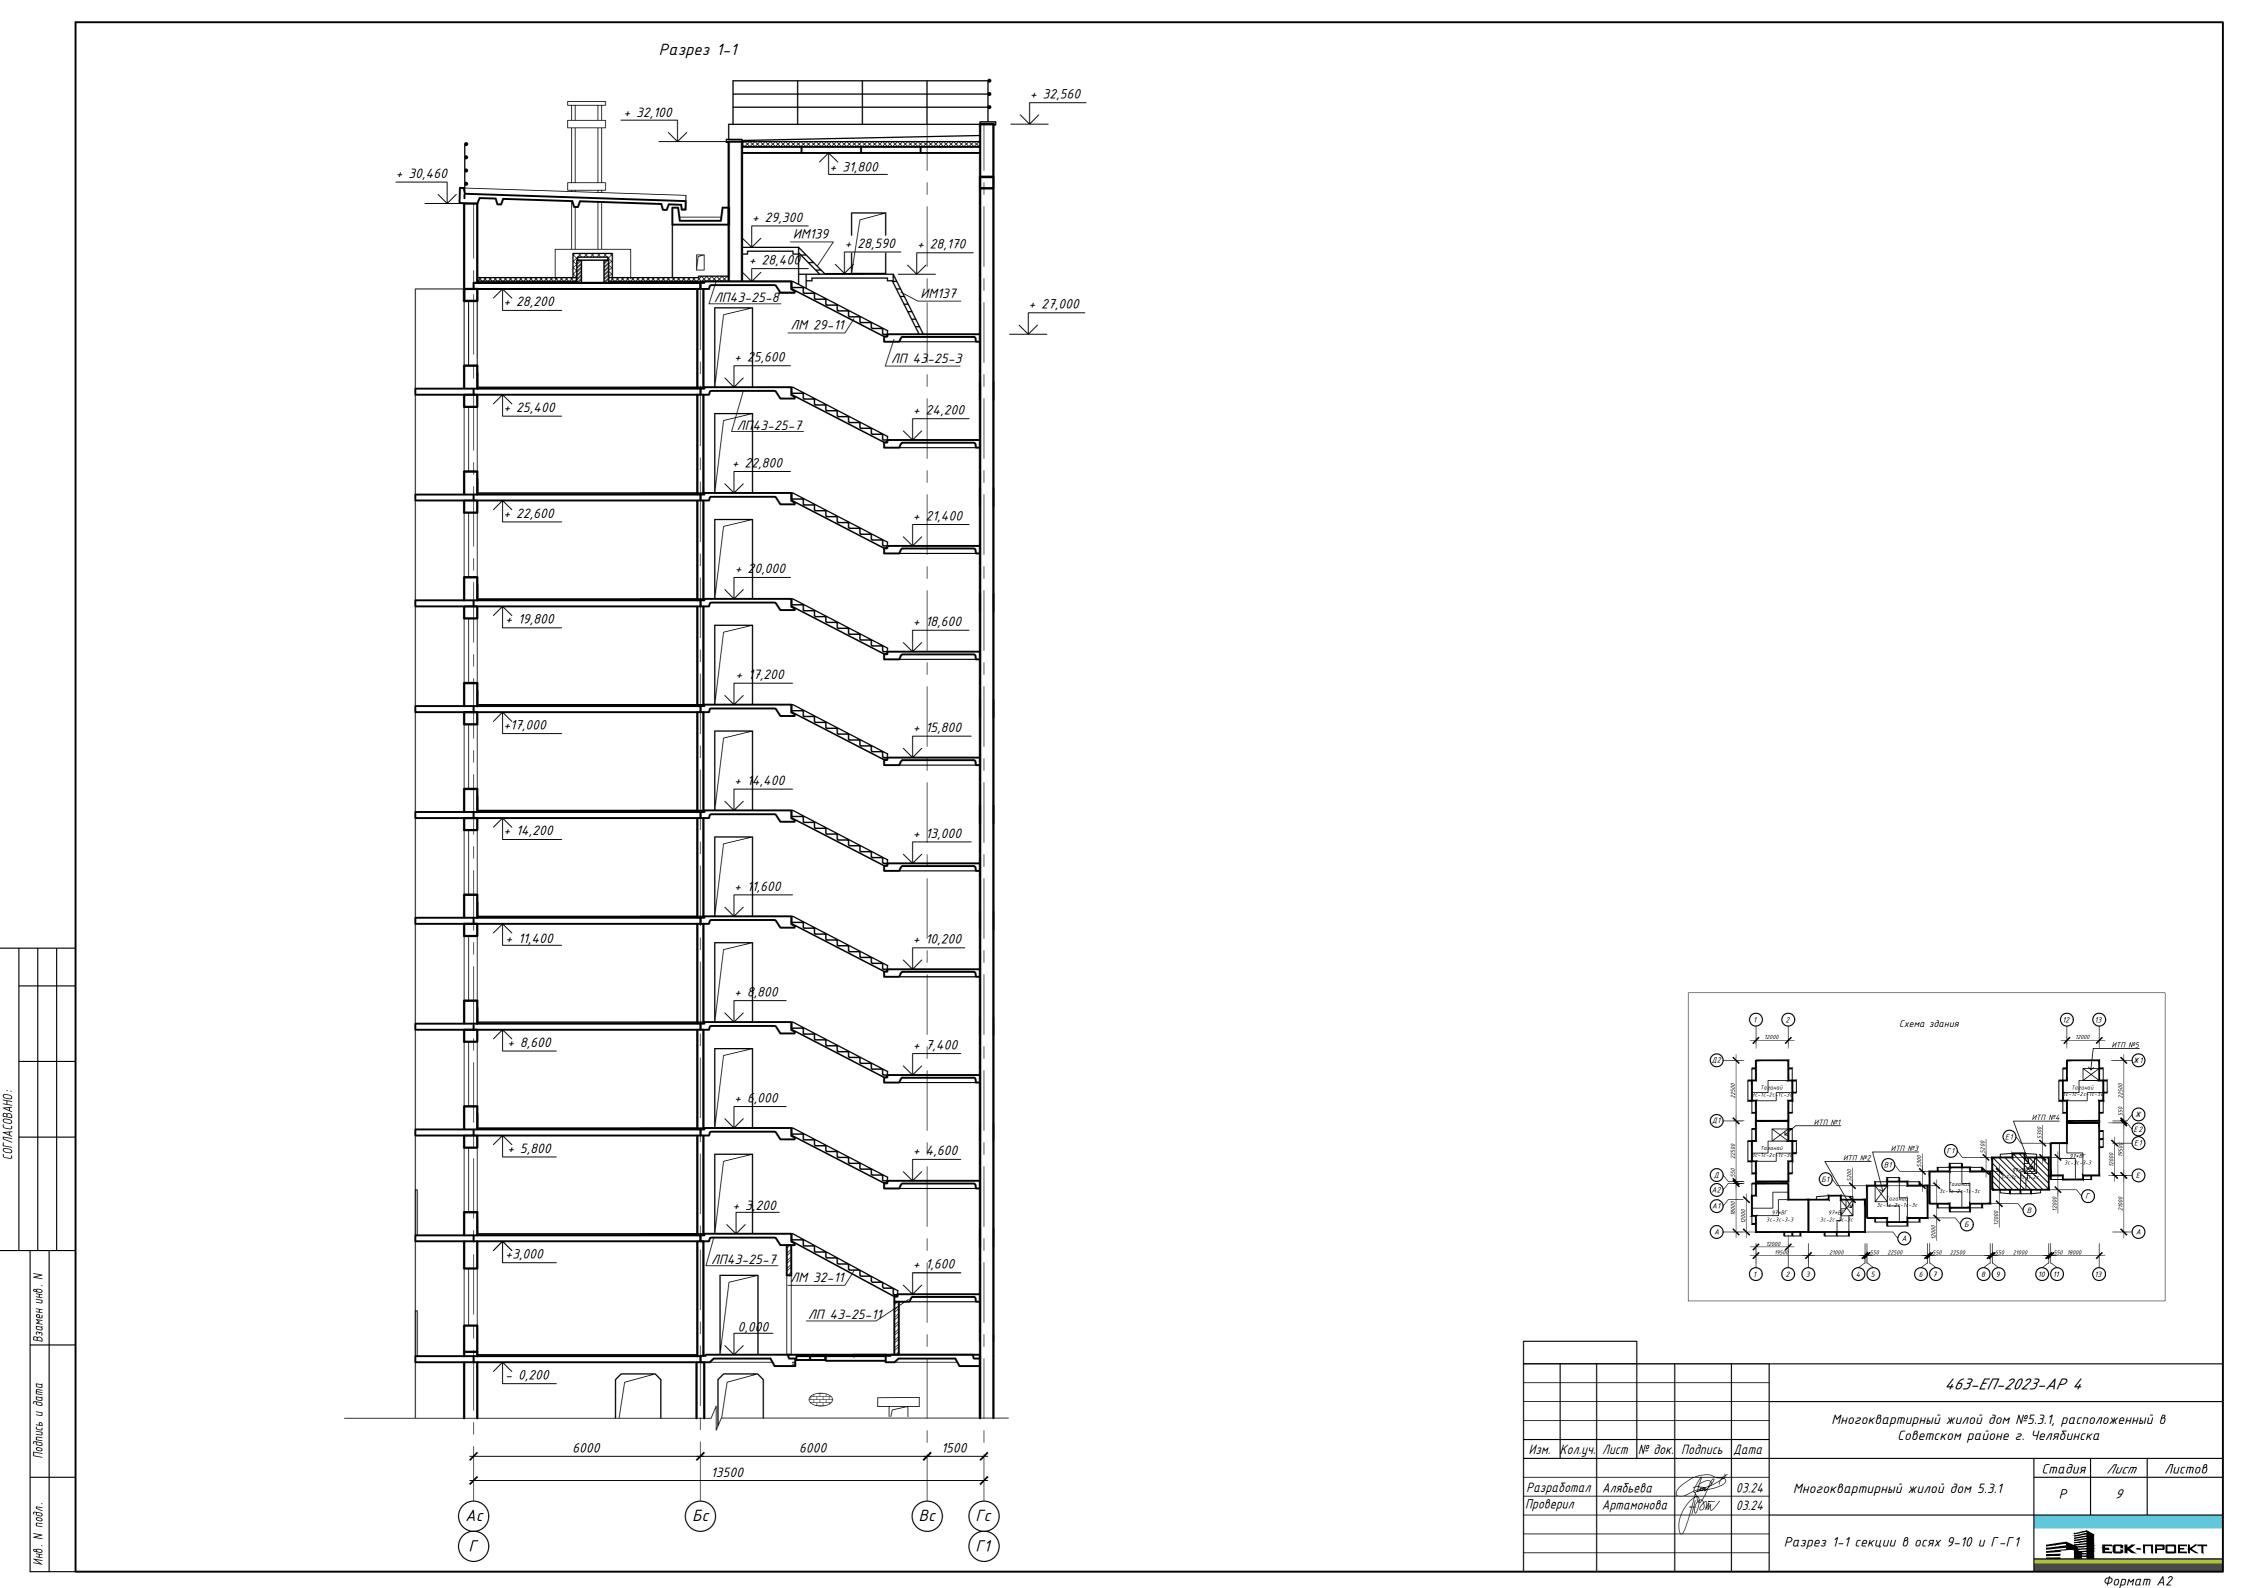


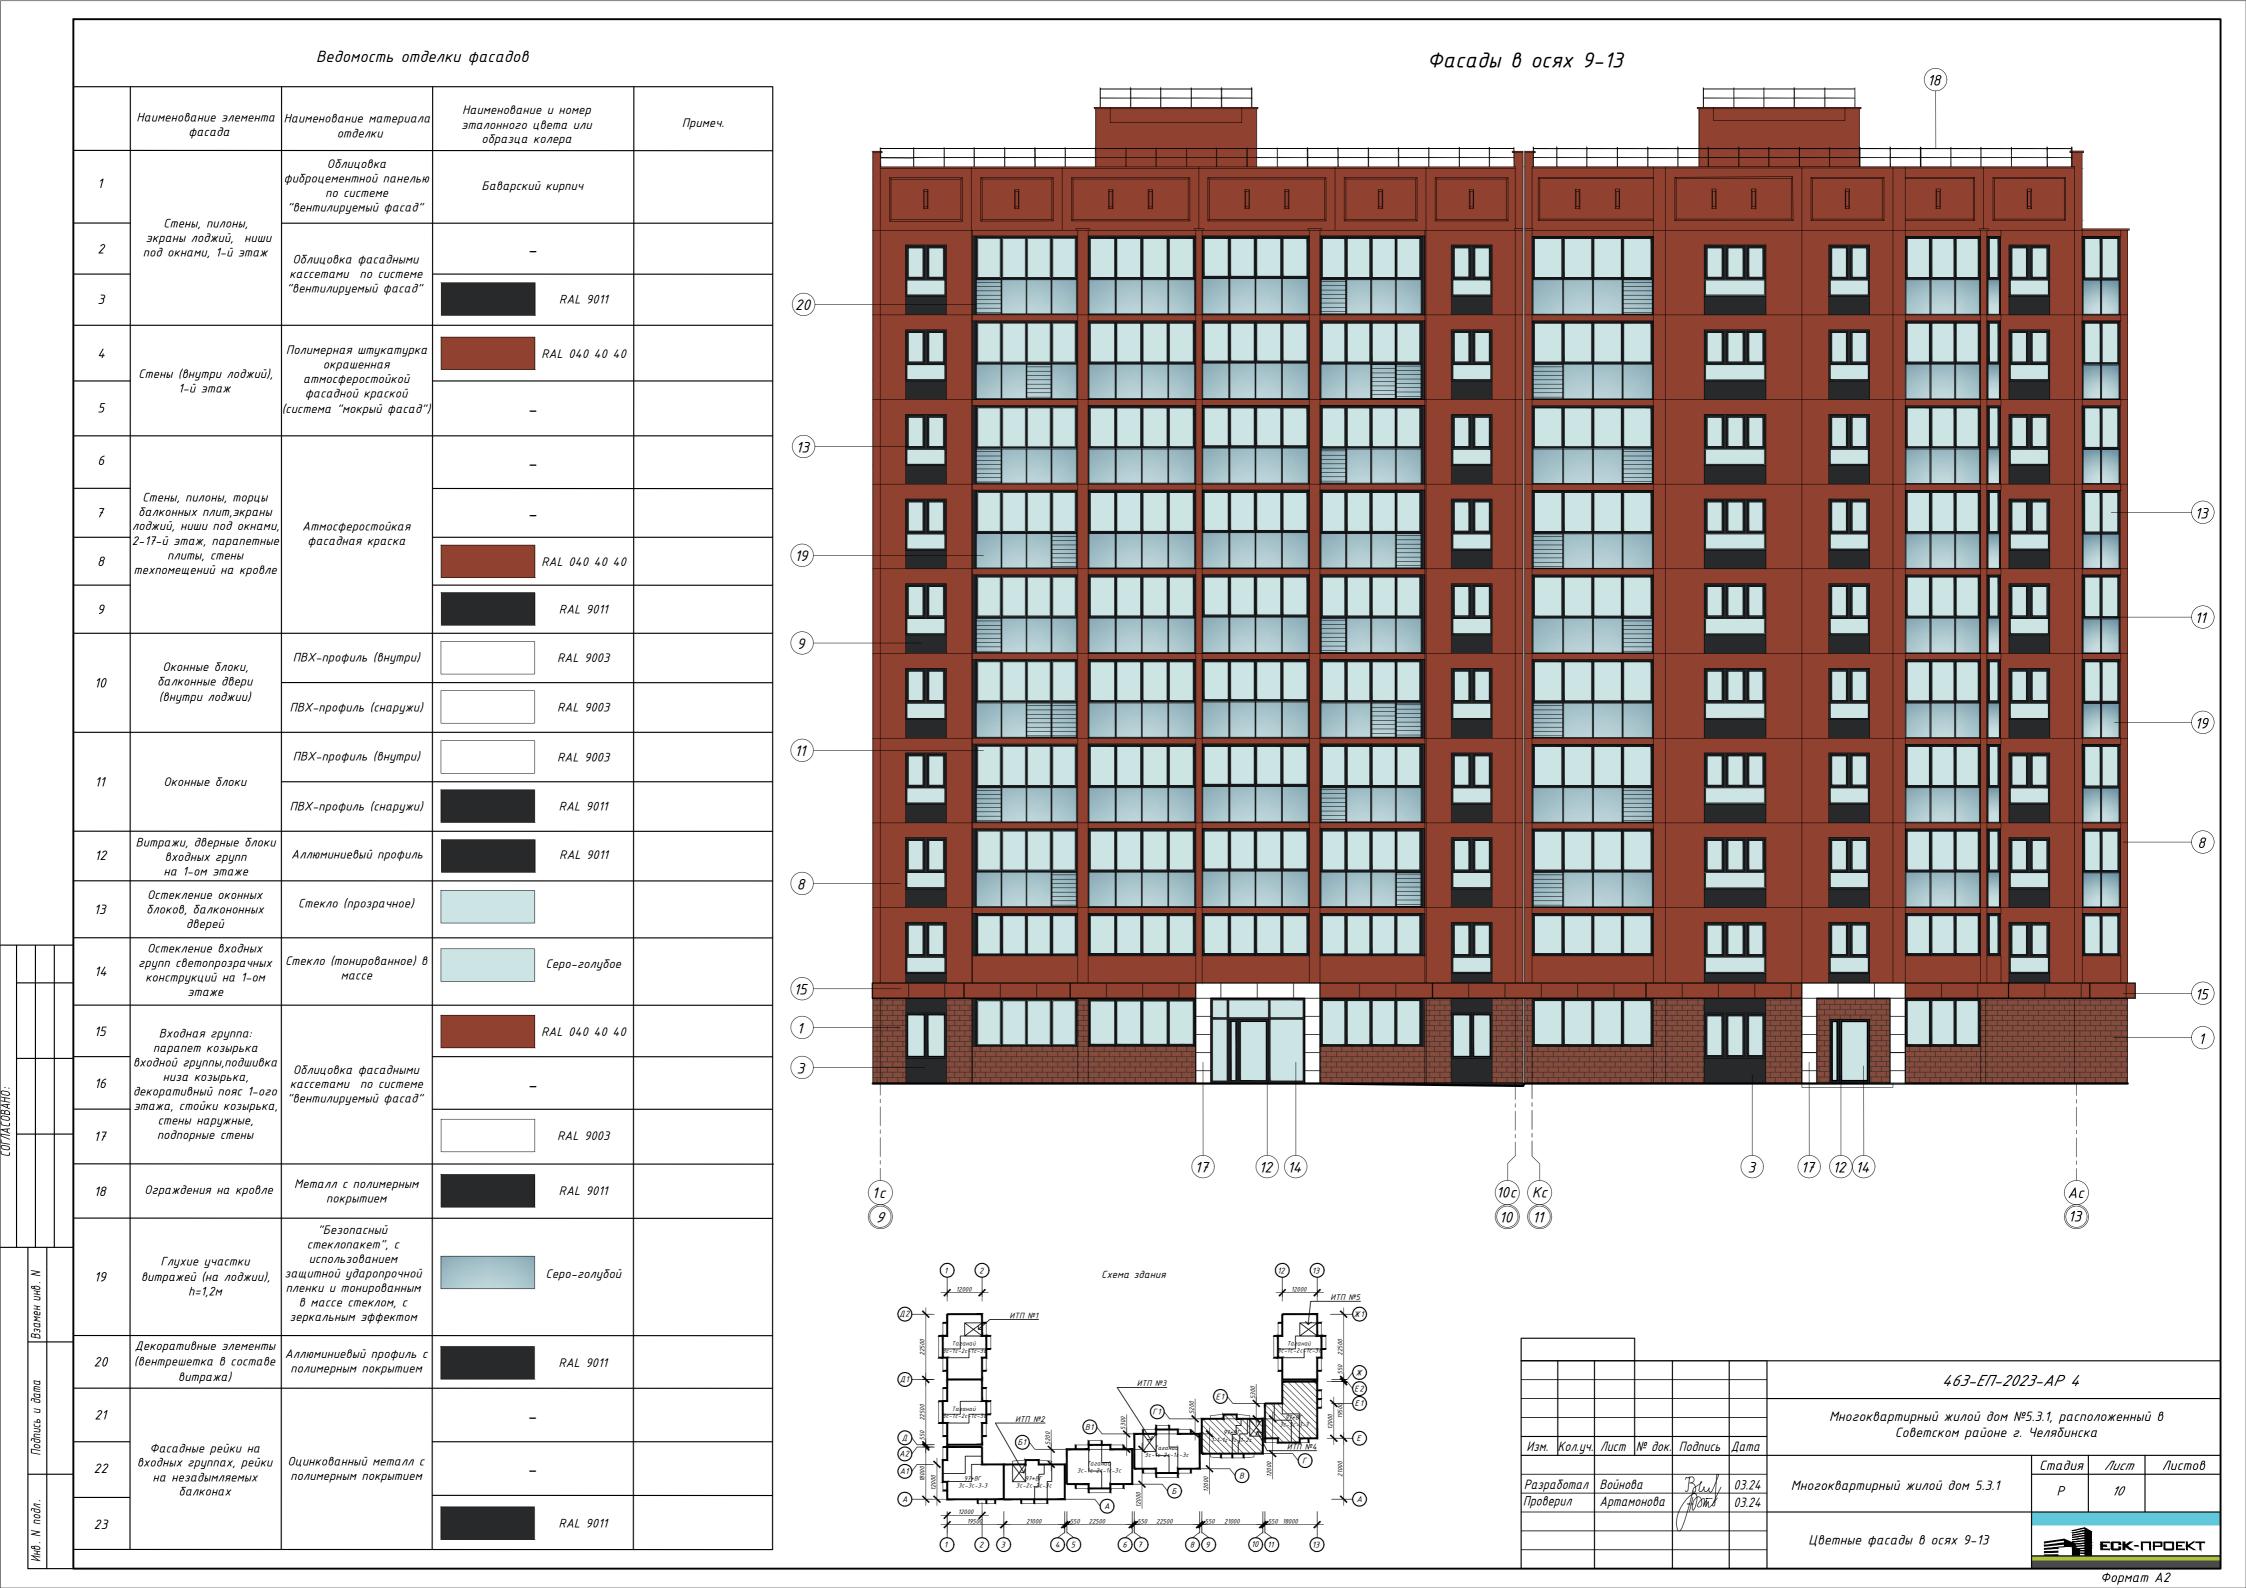


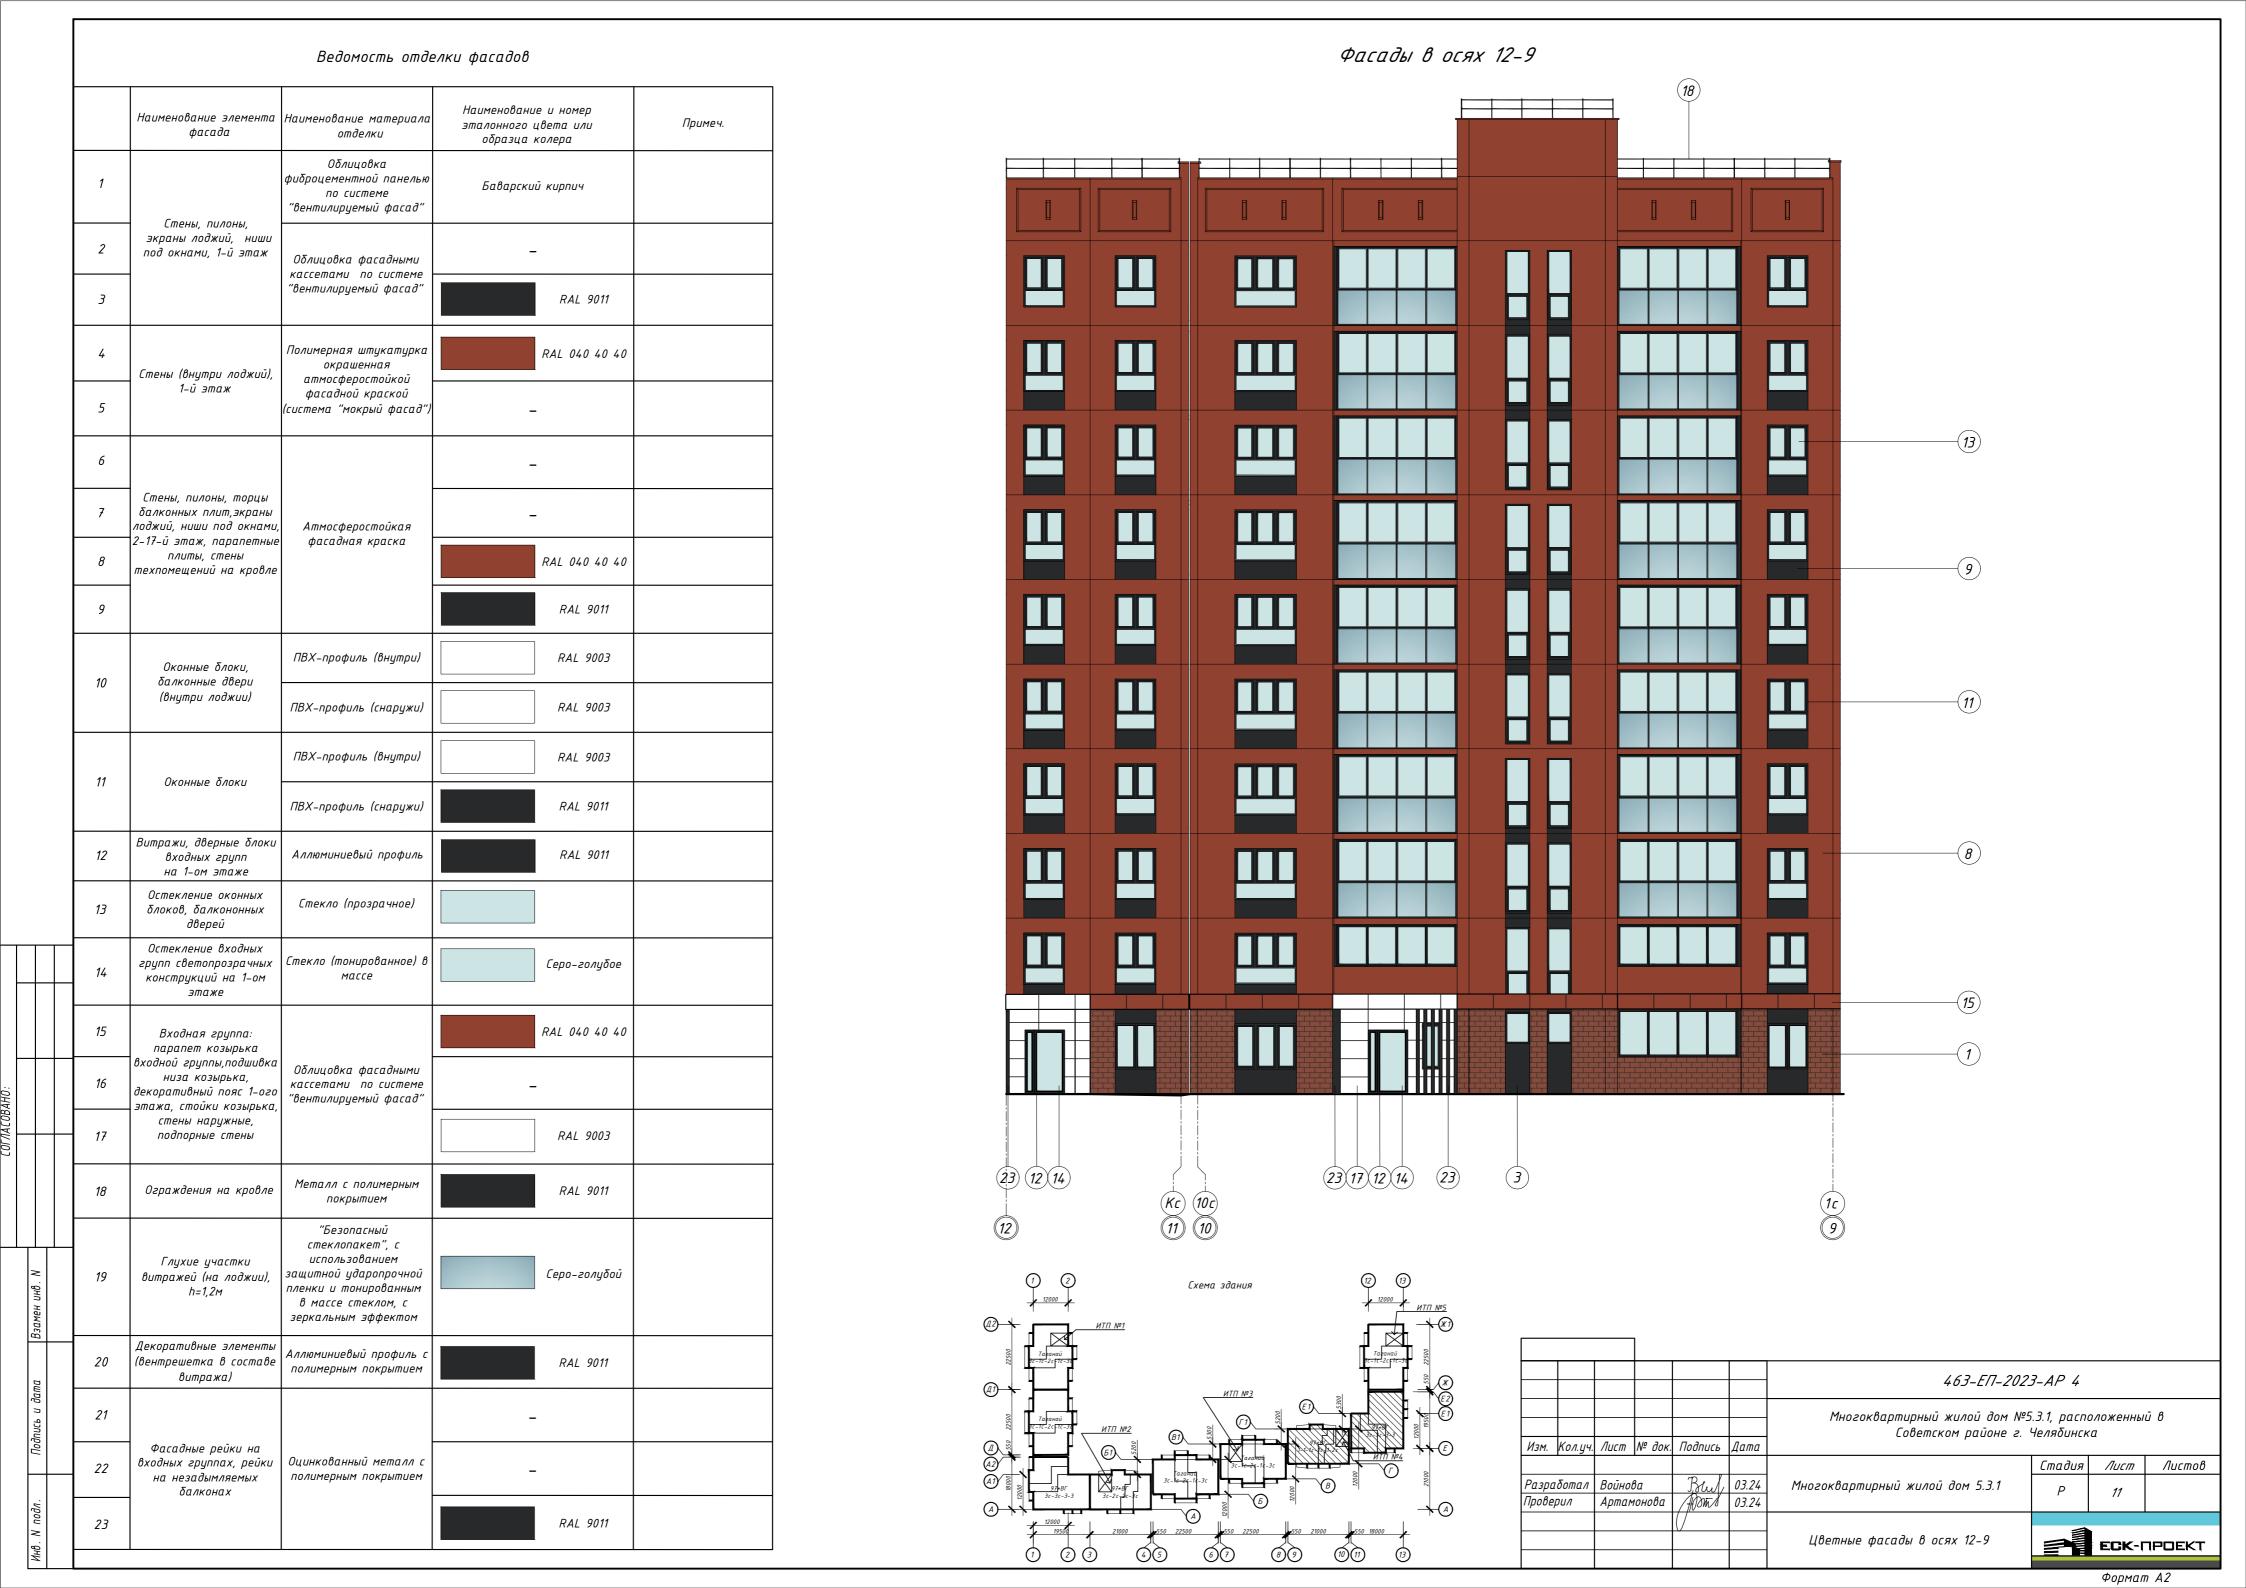


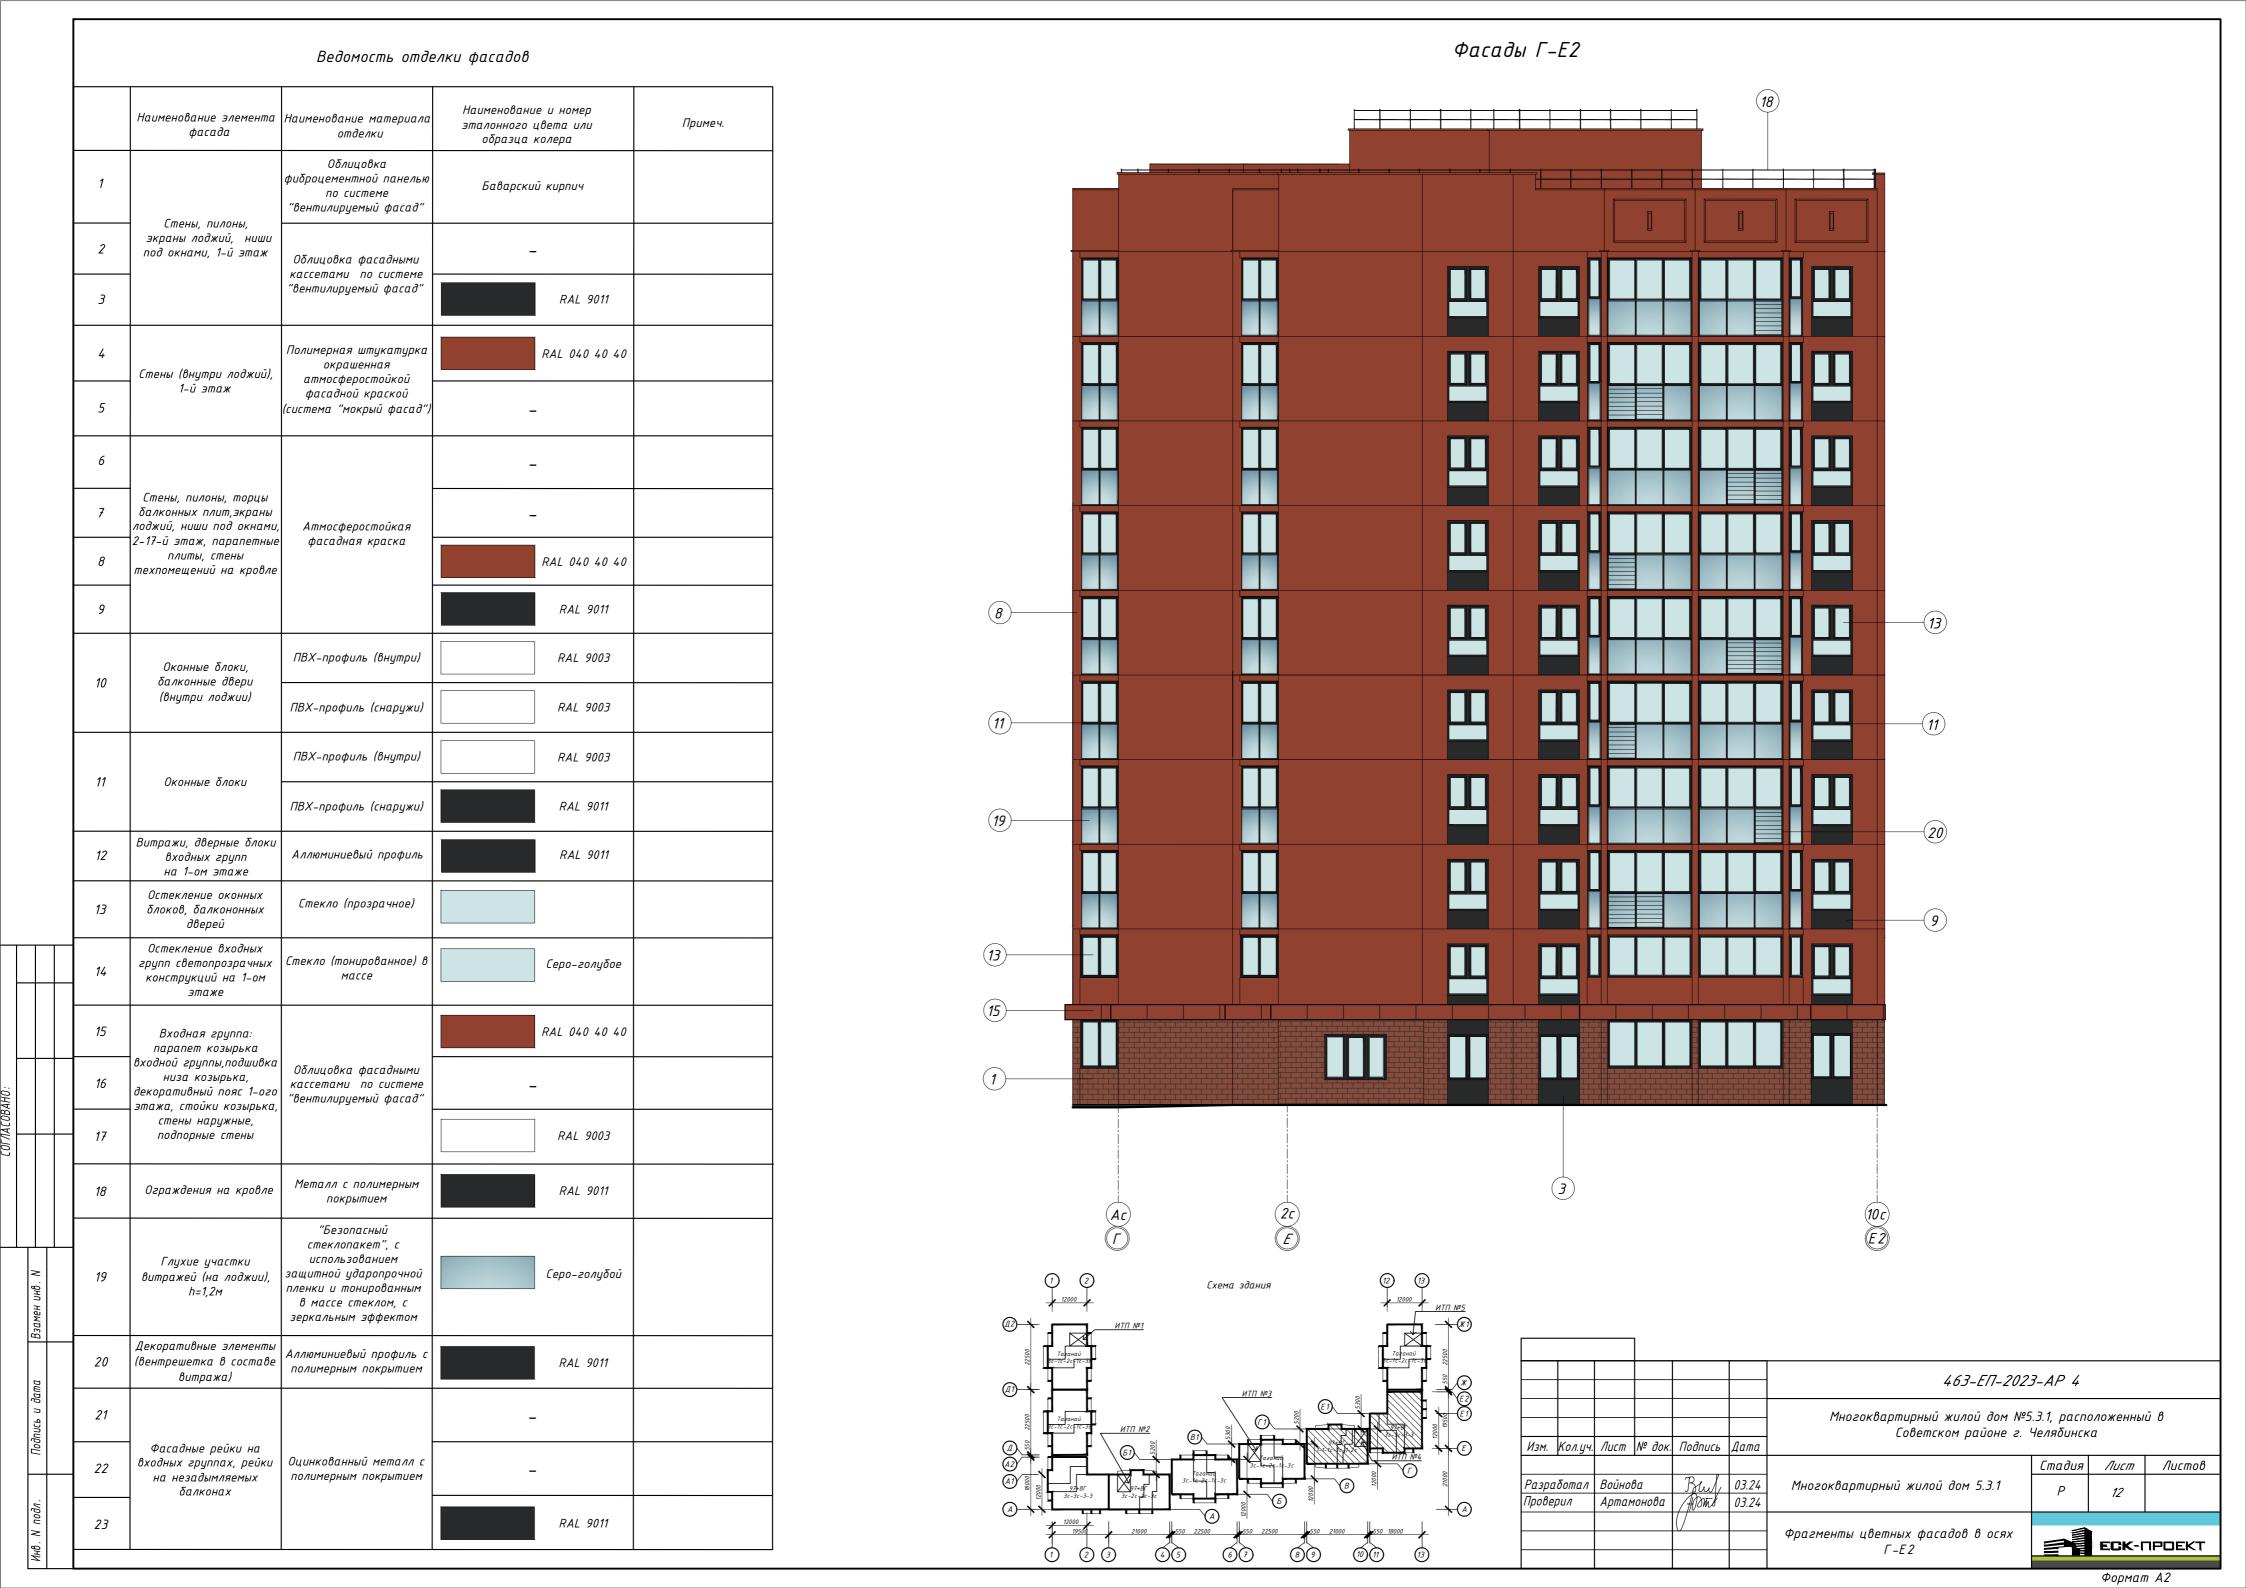

<u> </u>		Decorroemb omee	лки фасадов	Фасады Е2-Г1
	Наименование элемента фасада	Наименование материала отделки	Наименование и номер эталонного цвета или Примеч. образца колера	18
1		Облицовка фиброцементной панелью по системе "вентилируемый фасад"	Баварский кирпич	
2	— Стены, пилоны, экраны лоджий, ниши под окнами, 1-й этаж	Облицовка фасадными кассетами по системе	-	
3		"вентилируемый фасад"	RAL 9011	
4	Стены (внутри лоджий), 1-й этаж	Полимерная штукатурка окрашенная атмосферостойкой —	RAL 040 40 40	
5		фасадной краской (система "мокрый фасад")	-	
6		-	-	
7	балконных плит, экраны лоджий, ниши под окнами, 2-17-й этаж, парапетные плиты, стены	Атмосферостойкая фасадная краска	-	
9	техпомещений на кровле	-	RAL 040 40 40  RAL 9011	
	Оконные блоки,	ПВХ-профиль (внутри)	RAL 9003	
10	балконные двери (внутри лоджии)	ПВХ-профиль (снаружи)	RAL 9003	
11	Оконные блоки	ПВХ-профиль (внутри)	RAL 9003	
		ПВХ-профиль (снаружи)	RAL 9011	
12	Витражи, дверные блоки входных групп на 1-ом этаже	Аллюминиевый профиль	RAL 9011	
13	блоков, балкононных дверей Остекление входных	Стекло (прозрачное)		
14	групп светопрозрачных конструкций на 1-ом этаже	Стекло (тонированное) в массе	Серо-голубое	
15	Входная группа: парапет козырька входной группы,подшивка	-	RAL 040 40 40	
16	ווויזם אסטעונו אם	Облицовка фасадными кассетами по системе "вентилируемый фасад"	-	
17	подпорные стены	Managara	RAL 9003	
18	Ограждения на кровле	Металл с полимерным покрытием "Безопасный	RAL 9011	$ \begin{array}{c cccc} \hline 10c \\ \hline E2 \\ \hline \end{array} $ $ \begin{array}{c cccc} \hline 7c \\ \hline E1 \\ \hline \end{array} $ $ \begin{array}{c cccc} \hline 7c \\ \hline \end{array} $
19		стеклопакет", с использованием защитной ударопрочной пленки и тонированным в массе стеклом, с зеркальным эффектом	Cepo-20Λyδοῦ	ОТ ОТП №1 Схема здания  (2) (3) 12000 4 ИТП №5  (4) (4) (4) (4) (4) (4) (4) (4) (4) (4)
20		Аллюминиевый профиль с полимерным покрытием	RAL 9011	Таранай ре-пе-2с-пе-31 % 2
21			-	итп №3  Гаранай  Таранай  Та
22	Фасадные рейки на входных группах, рейки на незадымляемых балконах	Оцинкованный металл с полимерным покрытием	-	Изм. Кол.уч. Лист № док. Подпись Дата  Отверсительной войнова  Отверсительной войнова  Отверсительной жилой дом 5.3.1  Разработал Войнова  Отверсительной жилой дом 5.3.1  Разработал Войнова
23			RAL 9011	Проверил Артамонова Мот 03.24  Фрагменты цветных фасадов в осях Е2-Г1  Формат А2

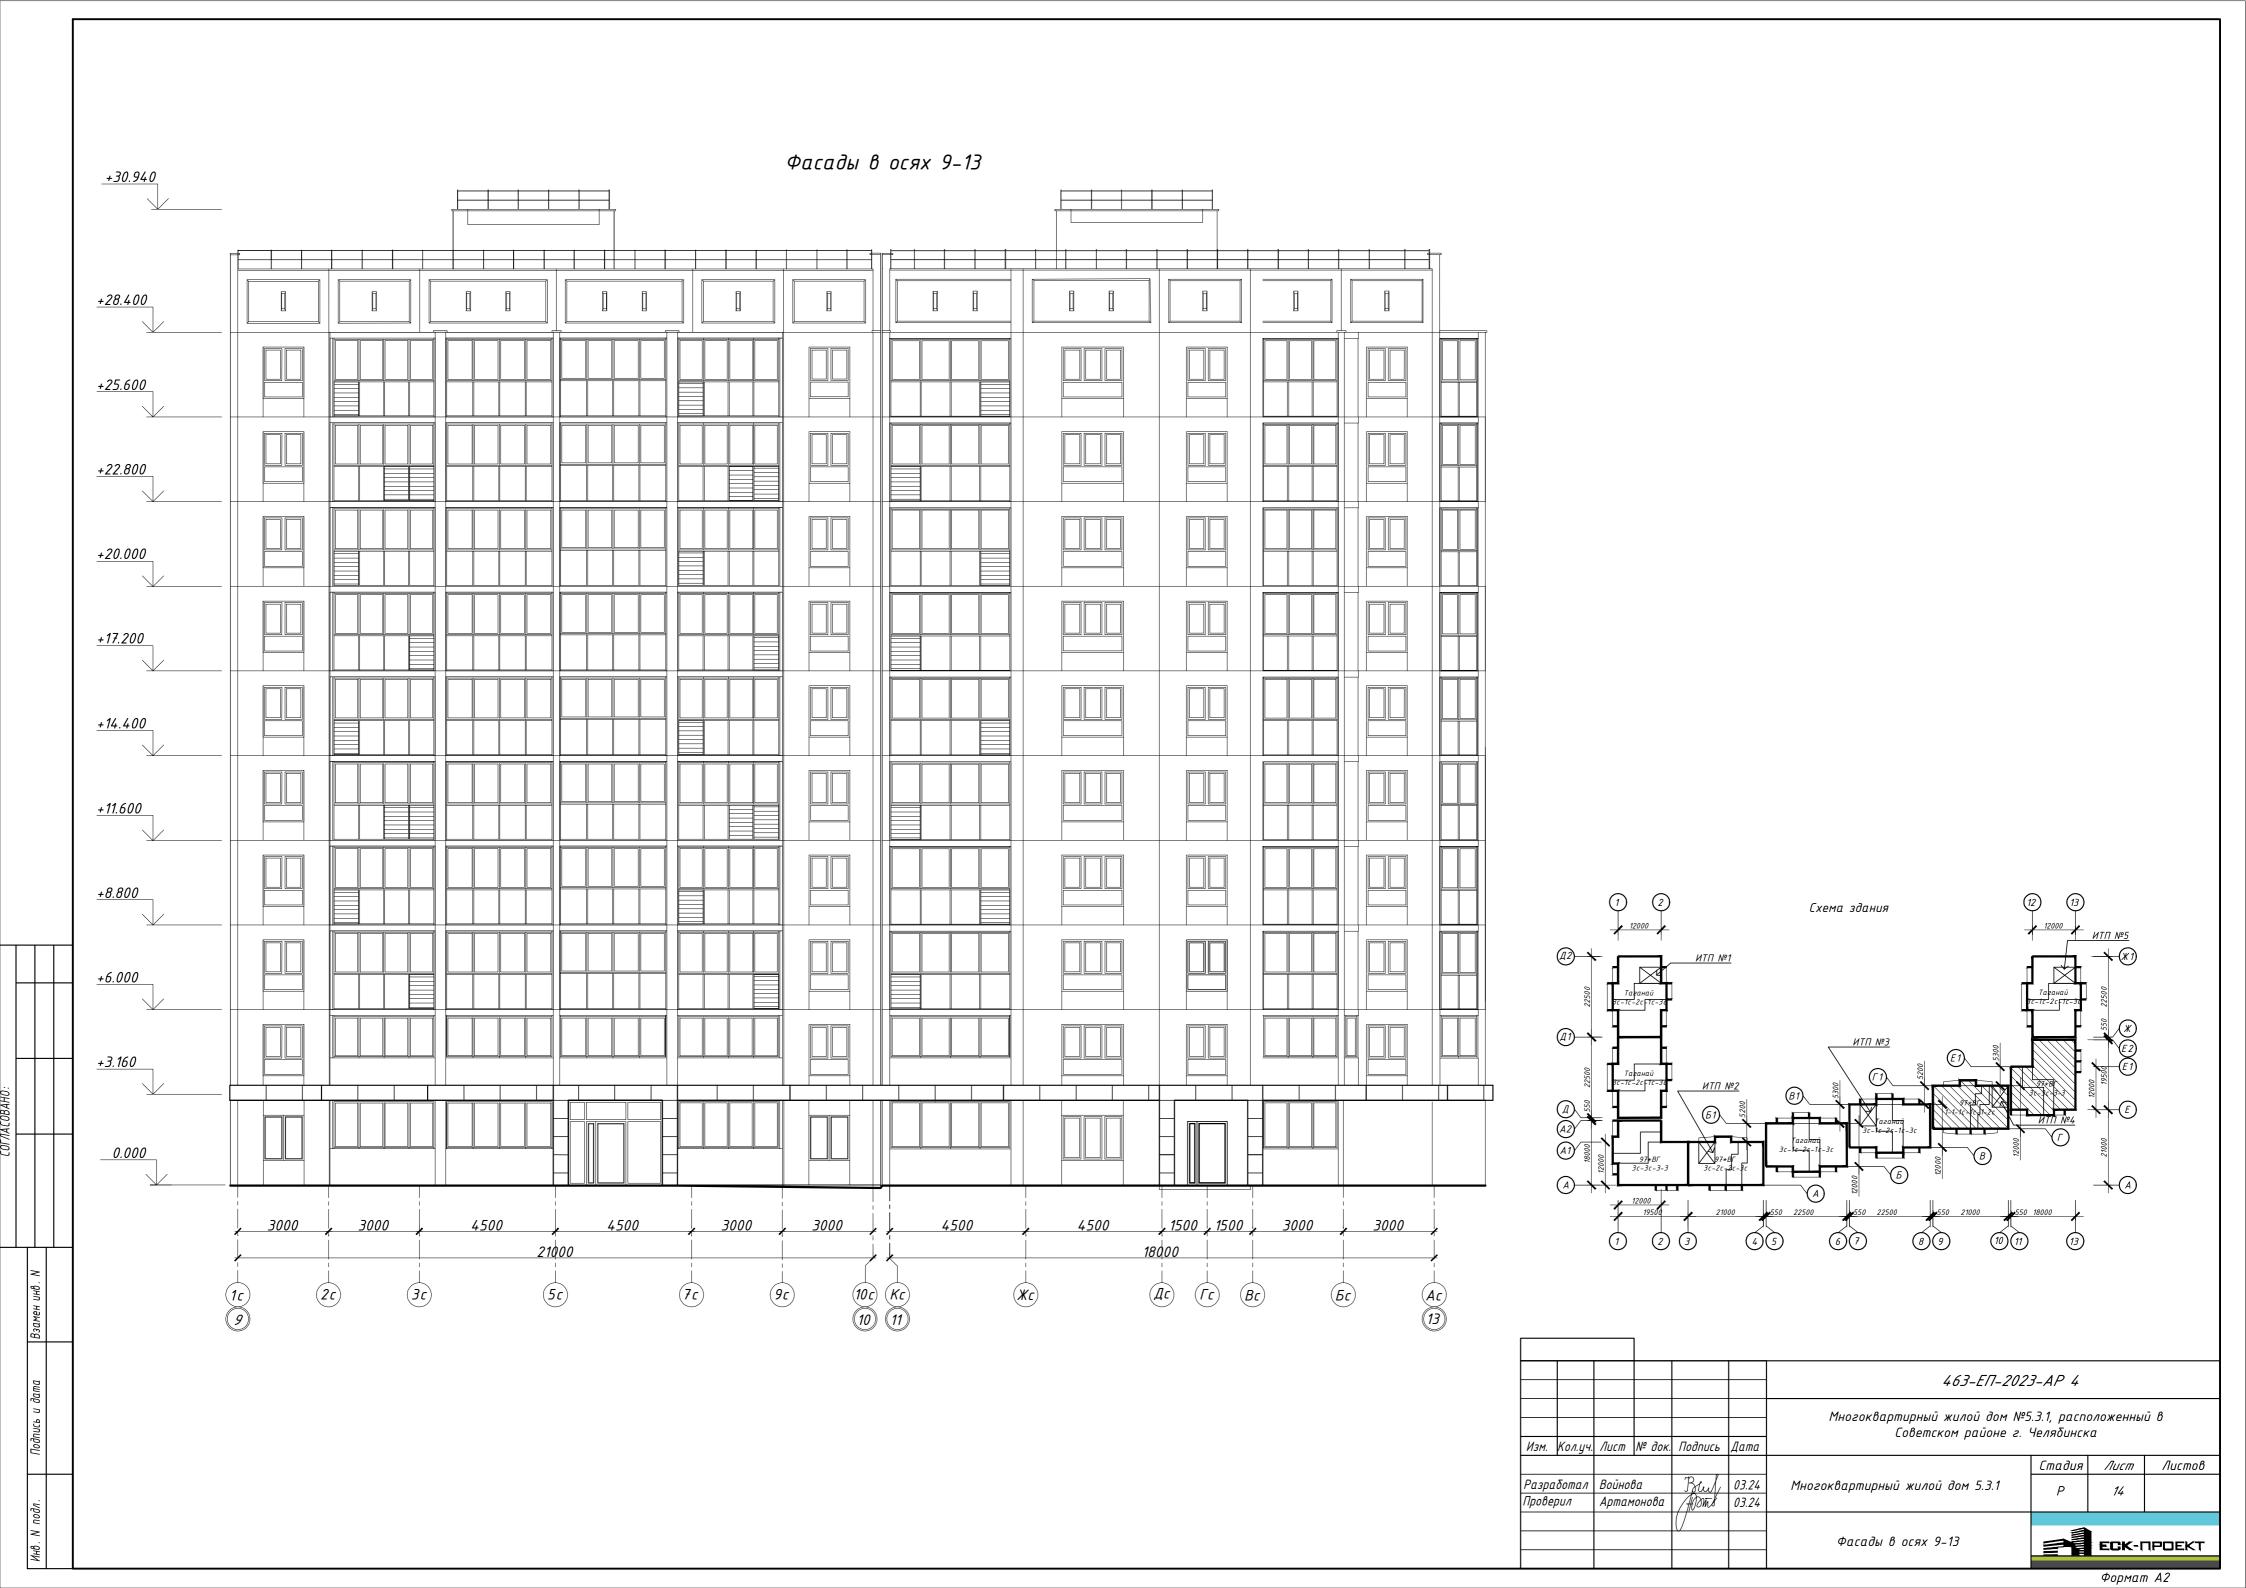


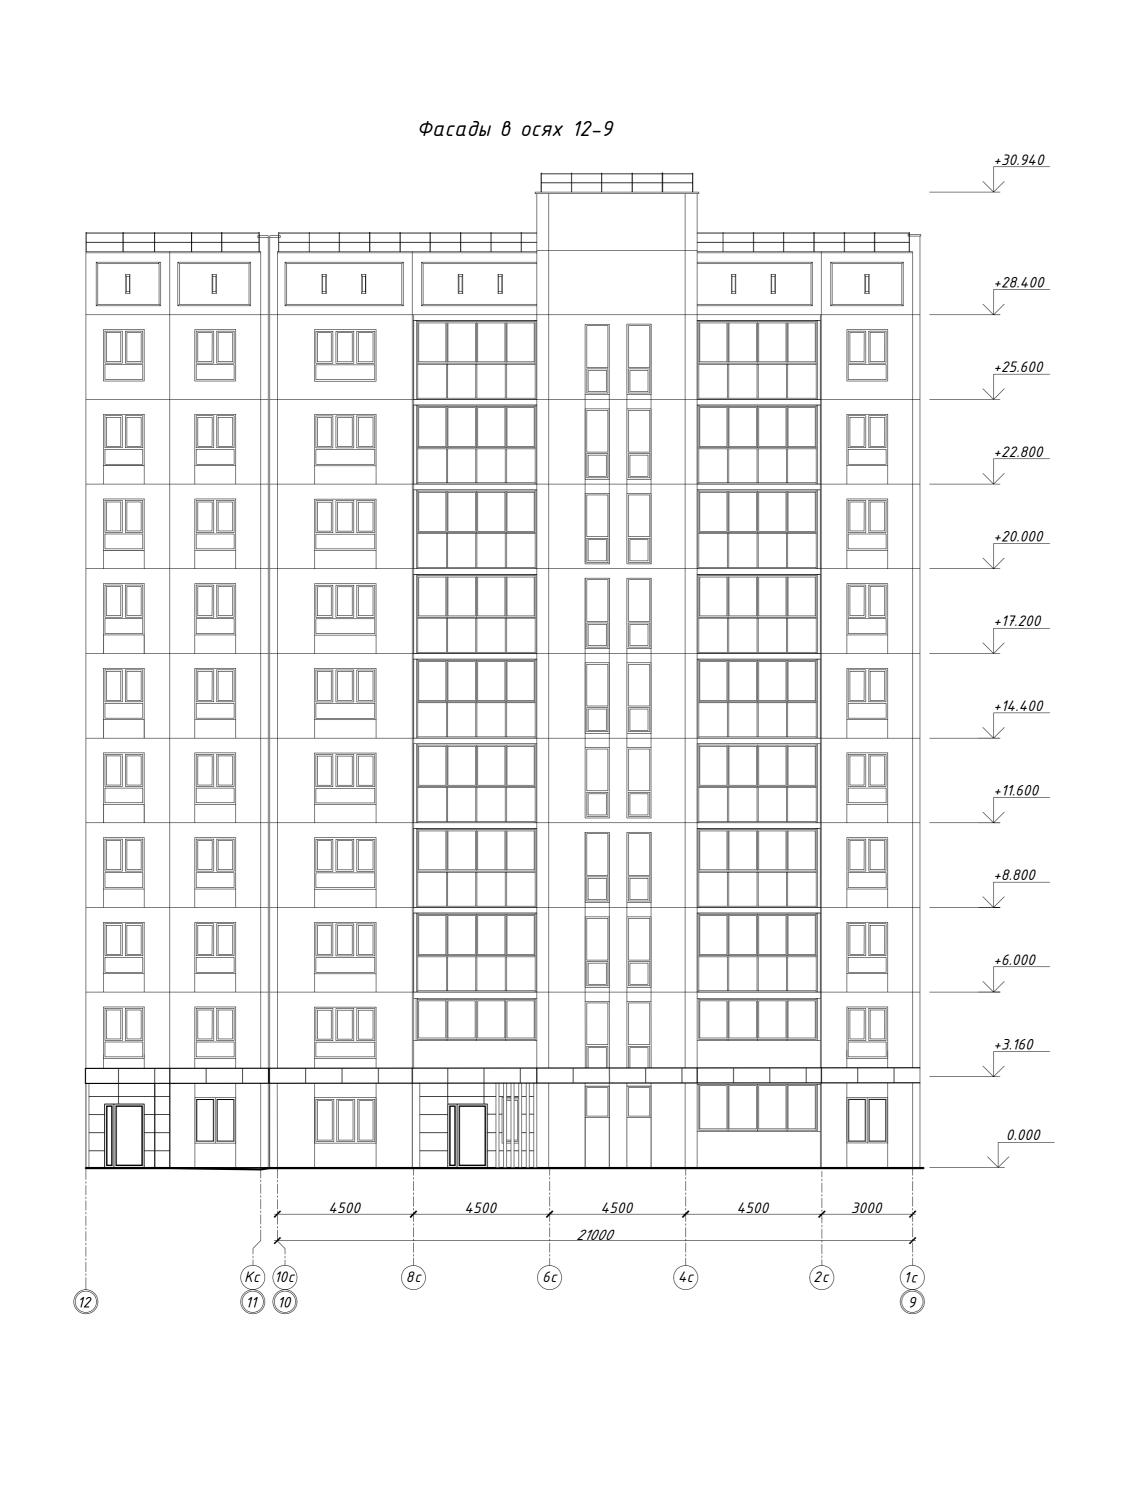

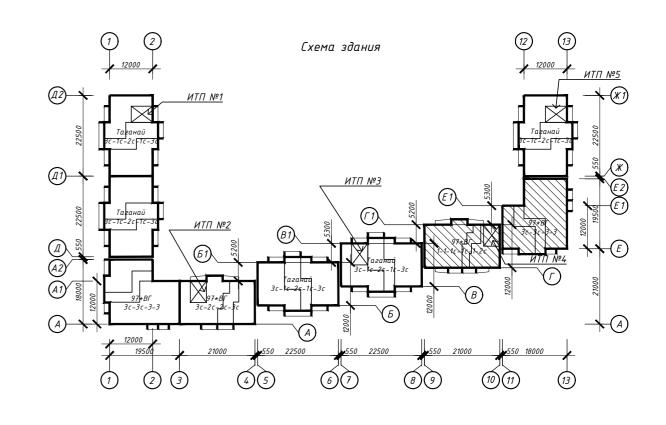



			_						
						463-ЕП-202	3-AP 4		
						Многоквартирный жилой дом №. Советском районе г.			Ōβ
Изм.	Кол.уч.	Лист	№ док.	Подпись	Дата				
							Стадия	Лист	Листов
Разра	δοπαл	Войнов	ва	Bul	03.24	Многоквартирный жилой дом 5.3.1	Р	15	
Провер	DUA	Артам	понова	/#Jonn &	03.24		,	,5	
						Фасады в осях 12-9		ECK-	1POEKT



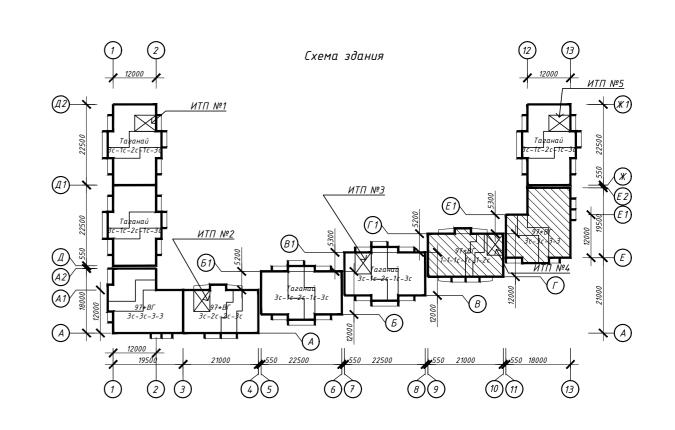


						463-ЕП-202.	3-AP 4		
						Многоквартирный жилой дом № Советском районе г.			ūβ
1зм.	Кол.уч.	Лист	№ док.	Подпись	Дата	,			
							Стадия	Лист	Λυςποβ
азра	ιδοπαл	Войно	ва	Bul	03.24	Многоквартирный жилой дом 5.3.1	P	16	
рове	рил	Артан	10нова	Mont	03.24		,	70	
						Фрагменты фасадов в осях Г-Е2		ECK-	1POEKT
								Φ	4.0

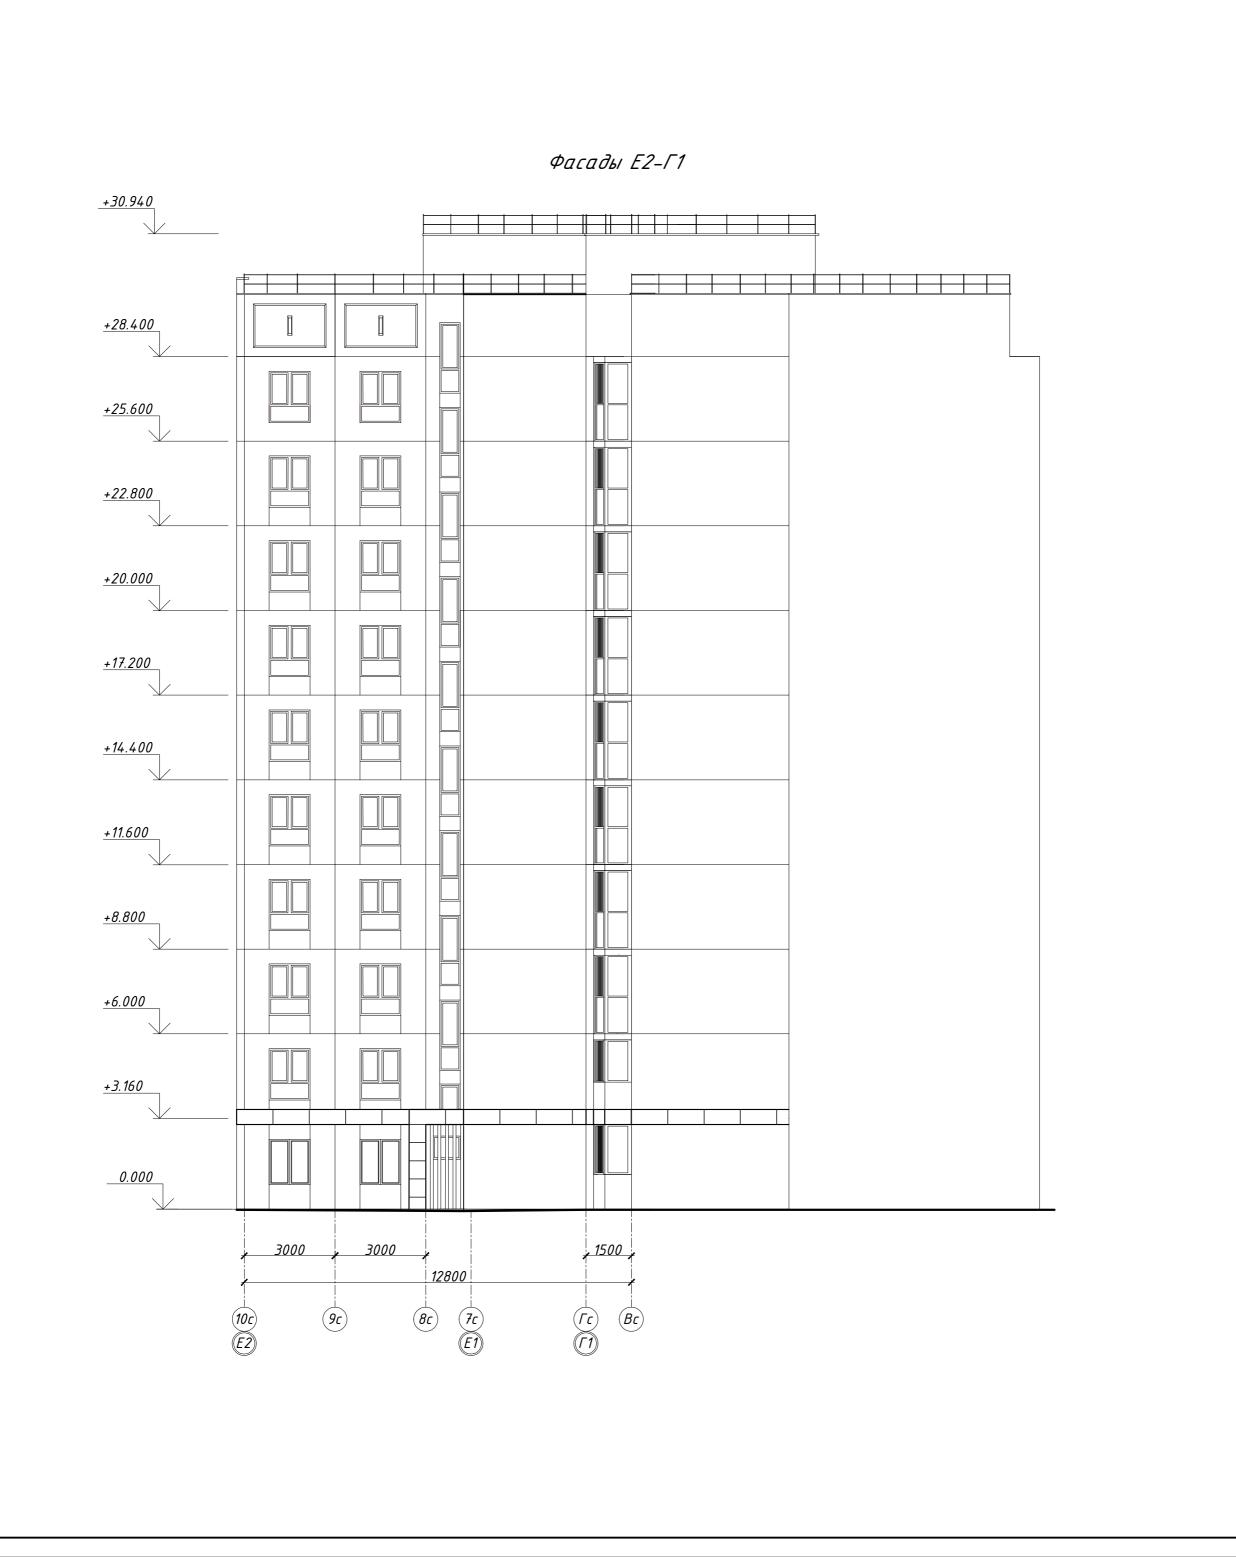

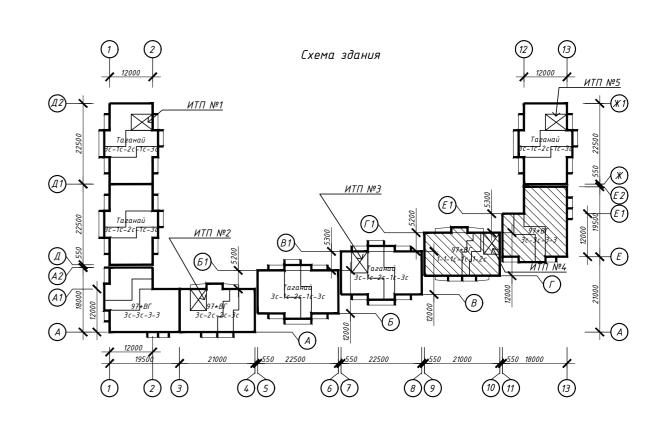

						4 <i>63-ЕП-202</i>	?3-AP 4		
Изм.	Кол.уч.	Лист	№ dok	Подпись	Дата	Многоквартирный жилой дом № Советском районе г.			ūβ
7,311.	,,,,,,,,,,,,,,,,,,,,,,,,,,,,,,,,,,,,,,	,,,,,,,,,,,,,,,,,,,,,,,,,,,,,,,,,,,,,,,	11 00K.	TICONGED	дата		Стадия	Лист	Листов
Разр Пров	аботал ерил	Войно Артак	ва 10нова	Beul Mome	03.24 03.24	Многоквартирный жилой дом 5.3.1	Р	17	
				<i>(</i> /		Фрагменты фасадов в осях Е2-Г1		ECK-	1POEKT
								Формал	1.0

								Kon	-во						
Поз.	Обозначение	Наименование	Под- вал	1 этаж	2 этаж	3 этаж	4 этаж	5 этаж	6 этаж	7 этаж	8 этаж	9 этаж	10 этаж	Всего	Примечани
			Две	.ри				<u> </u>		<u> </u>			<u> </u>		<u> </u>
		Двери на	ружные	мета	лличес	кие									
ДНЗ	ΓΟCT 31173-2016	ДСН А Дп Пр Прг Н Псп МЗ 1310x2100(h)	_	2	_	-	_	_	-	_	_	_	_	2	
ДН5	ΓΟΣΤ 31173-2016	ДСН А Дп Пр Прг Н П2лс МЗ 1310x2100(h)	_	2	_	_	_	-	_	_	-	-	_	2	
ДН6	ΓΟCΤ 31173-2016	1310x2100(11) ДСН А Оп Пр Прг Н П2лс М3 проём 910x1900(h)	1	_	_	_	_	-	_	_	-	_	_	1	
		Двери вн <u>и</u>	ıтренни	е мета	1 <i>лличе</i>	ские									
ДМ1	ΓΟCT 31173-2016	ДСВ Оп Пр Н М2 1010x2070(h)	_	2	3	3	3	3	3	3	3	3	3	29	
ДМ2	ΓΟCT 31173-2016	1010x2070(11) ДСВ Б Оп Л Н М2 1010x2070(h)	_	2	1	1	1	1	1	1	1	1	1	11	
ДМ5	ΓΟCT 31173-2016	1010x2070(11) ДСВ Б Оп Л Н М2 1000x2100(h)	_	1	_	_	_	_	_	_	_	_	_	1	
		Двери проти	_ Вопожаµ	оные м	L еталл	ически	ıe	<u> </u>			<u> </u>				
ДП1	ΓΟCT P 57327-2016	ДПС 01 1000x2100(h) Пр EI60	_	1	2	2	2	2	2	2	2	2	2	19	
		Двери в	⊔ нутренн	ние дер	ревянн	ые									
Д1	ΓΟCΤ 475-2016	ДМ 1 Pn 800x2100(h) Г Пр	_	3	3	3	3	3	3	3	3	3	3	30	
Д2	ΓΟΣΤ 475-2016	ДМ 1 Рл 800x2100(h) Г Пр	_	4	4	4	4	4	4	4	4	4	4	40	с ламинированны
Д6	ΓΟCT 475-2016	ДМ 1 Pn 900x2100(h) Г ПрБ	_	3	3	3	3	3	3	3	3	3	3	30	покрытием
Д7	ΓΟCΤ 475-2016	ДМ 1 Рл 900x2100(h) Г ПрБ	-	4	7	7	7	7	7	7	7	7	7	67	
		Д	вери δα	ЛКОНН	ые										
Γ	ΓΟCT 23166-2021	БП Б1 700*2120(h) Л	-	1	1	1	1	1	1	1	1	1	1	10	
Γ*	ΓΟCT 23166-2021	БП Б1 700*2120(h) П	-	3	3	3	3	3	3	3	3	3	3	30	
		Окн	из ПВ	Х-про	филя										
Α	ΓΟCT 23166-2021	ОП Б1 1350*1500(h)	-	5	-	-	-	-	-	-	-	-	-	5	
A*	Индивид. изготовление	ОП Б1 1350*1500(h)	_	1	-	-	-	-	-	-	-	-	-	1	
Б	ΓΟCT 23166-2021	ОП Б1 1160*1420(h)	_	1	1	1	1	1	1	1	1	1	1	10	
В	ΓΟCT 23166-2021	ОП Б1 2040*1700(h)	_	-	1	1	1	1	1	1	1	1	1	9	
Д	Индивид. изготовление	680x2330(h)	-	-	-	1	1	1	1	1	1	1	1	8	
Д1	Индивид. изготовление	680x1140(h)	-	-	1	-	-	-	-	-	-	-	-	1	
Ε	ΓΟCT 23166-2021	ОП Б1 1350x1700(h)	_	-	7	7	7	7	7	7	7	7	7	63	
E*	ΓΟCT 23166-2021	ОП Б1 1350x1700(h)	_	-	2	2	2	2	2	2	2	2	2	18	
Ж	ΓΟCT 23166-2021	ОП Б1 600*1420(h)	-	3	3	3	3	3	3	3	3	3	3	30	
И	ΓΟCΤ 23166-2021	ОП B1 960*1200(h)	2	-	-	-	-	-	-	-	-	-	-	2	
Л	ΓΟCΤ 23166-2021	ОП Б1 2040*1500(h)	-	2	-	-	-	-	-	-	-	-	-	2	
Н	Индивид. изготовление	900x1990(h)	-	1	-	-	-	-	-	-	-	-	-	1	
РМ3	97.1/85-КМИ1-1-06.00.00-01		1	-	-	-	-	-	-	-	-	-	-	1	см. альбом 463-ЕП-2023-АС
			Витр	ажи											
		Вип	пражи в	нутре	нние										
B82	ΓΟCΤ 21519-2022	2840x3000(h)	-	1	-	-	_	-	_	_	-	_	-	1	
Вв3	ΓΟCT 21519-2022	2840×3000(h)	_	1	_	_	_	_	_	_	_	_	_	1	

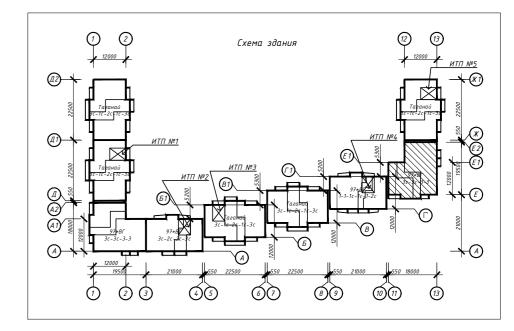


- 1. Габаритные размеры дверных проёмов, окон и витражей уточнить по месту (по акту выполненных работ);
- 2. Входные двери, двери тамбуров снабдить механизмом для самозакрывания. Укомплектовываются уплотняющими прокладками;
- 3. Входные двери в подъезды оборудовать домофоном;
- 4. В жилой части здания в помещениях (кроме кухонь) устанавливаются оконные блоки типа ПО-ВК по ГОСТ 23166-2021. В кухнях 1 этажа устанавливаются оконные блоки с приточным клапаном Air-Box;
- 5. Требуемое сопротивление теплопередачи должно быть не ниже Rreg=0,6 м²°С/Вт;
- 6. Подоконные доски комплектной поставки с оконными блоками;
- 7. Сливы выполнить из тонколистовой стали  $OU = \frac{E \Pi H HO 0,6 \ \Gamma OCT \ 19904 90}{OH KP 1 \ \Gamma OCT \ 14918 80},$
- 8. Оконный блок из поливинилхлоридных профилей ОП, одинарной конструкции с двухкамерным стеклопакетом ОСП и одинарный оконный блок с одним стеклом О. Конструктивное решение оконных блоков должно предусматривать проветривание помещений при помощи створок с поворотно-откидным регулируемым открыванием или вентиляционных клапанов. Для повышения звукоизоляционных характеристик в оконные блоки устанавливаются шумозащитные клапана;
- 9. Работы по остеклению лоджий должны выполнять специализированные организации, специалисты которых прошли обучение и имеют лицензию на право выполнения указанных работ;
- 10. Цвет оконных и балконных дверных блоков см. ведомость отделки фасадов;
- 11. Балконные двери оборудовать запирающими устройствами, позволяющими обеспечить их закрытое положение человеком, находящимся но лоджии, но не препятствующими их открыванию человеком, находящимся в помещении;
- 12. На наружные окна (кроме окон, выходящих на лоджии) установить оцинкованные отливы (цвет в соответствии с цветом окна). Отливы поставляются в комплекте с оконными блоками;
- 13. Конструктивные решения оконных блоков и балконных дверей согласовать с генеральным проектировщиком;
- 14. Открывающиеся створки окон квартир 2–10 этажей оборудовать детскими замками безопасности;
- 15. Ручку в открывающихся створках окон выполнить на высоте от уровня чистого пола не выше, чем на 1700 мм;
- 16. При монтаже окон и витражей рекомендуется применять системы герметизирующих материалов "Робибанд";
- 17. Все глухие участки окон и лоджий (h=1,2m), устанавливаемых в жилые помещения, выполнить "безопасным стеклопакетом" с неразрушающимся при растрескивании остеклением со стороны помещений с использованием защитной ударопрочной плёнки класса защиты СМ2 по "ГОСТ 32563–2013". Толщина защитной ударопрочной плёнки 200 мкр;
- 18. Высоту дверных проёмов в технических помещениях (насосные, ИТП) принять не менее 1,9 м в свети.

						463-E/7-202	3-AP 4		
						Многоквартирный жилой дом №5 Советском районе г.			ūβ
Изм.	Кол.уч.	Лист	№ док.	Подпись	Дата	,			
							Стадия	Лист	Листов
Разра	ιδοπαл	Алябы	ева	AP	03.24	Многоквартирный жилой дом 5.3.1	Р	18	
Прове	рил	Артам	понова	/#Jow/	03.24		,	70	
						5			
						Спецификация элементов заполнения проёмов секции в осях 11–13 и E–E2		ECK-	1POEKT


		Спецификация элем	ентов	запо	олнен	ия пр	оёмо	в (пр	клобо	кение,	)				
		Осп	пеклени	е лод.	жий										
05-01		2490x1400(h)	-	1	1	-	-	-	-	-	-	-	-	2	
05-02		3990x1400(h)	-	1	1	-	-	-	-	-	-	-	-	2	
05-03	С глухим заполнением	2790x1400(h)	_	2	2	_	-	_	_	_	-	_	_	4	
<i>05-04</i> ( <i>05-04*</i> )		400x1400(h)	-	-	3	-	-	-	-	-	-	-	-	3	
0 <i>5-05</i> (0 <i>5-05*</i> )		1240x1400(h)	-	-	3	-	-	_	-	-	-	-	-	3	
<i>05-06</i>		2490x2600(h)	-	-	-	1	1	1	1	1	1	1	1	8	
05-07	Индивидуального изготовления из	3990x2600(h)	-	-	-	1	1	1	1	1	1	1	1	8	
05-08	алюминиевого профиля с одинарным стеклом	2790x2600(h)	-	-	-	2	2	2	2	2	2	2	2	16	
05-09 (05-09*)		4 <i>00x2600(h)</i>	_	-	-	3	3	3	3	3	3	3	3	24	

00-01		2430X1400(II)	-	′	'	-	-	_	-	-	_	-	_	2
0Б-02		3990x1400(h)	-	1	1	-	-	-	-	-	-	-	-	2
05-03	С глухим заполнением	2790x1400(h)	-	2	2	-	-	-	-	-	-	-	-	4
<i>05-04</i> ( <i>05-04*</i> )		400x1400(h)	-	-	3	-	-	-	-	-	-	-	-	3
05-05 (05-05*)		1240x1400(h)	_	-	3	-	-	-	_	-	-	-	-	3
05-06		2490x2600(h)	-	-	-	1	1	1	1	1	1	1	1	8
0Б-07	Индивидуального изготовления из	3990x2600(h)	-	-	-	1	1	1	1	1	1	1	1	8
0Б-08	алюминиевого профиля с одинарным стеклом	2790x2600(h)	-	-	-	2	2	2	2	2	2	2	2	16
<i>05-09</i> ( <i>05-09*</i> )		400x2600(h)	_	-	-	3	3	3	3	3	3	3	3	24
05-10 (05-10*)		1240x2600(h)	-	-	-	3	3	3	3	3	3	3	3	24

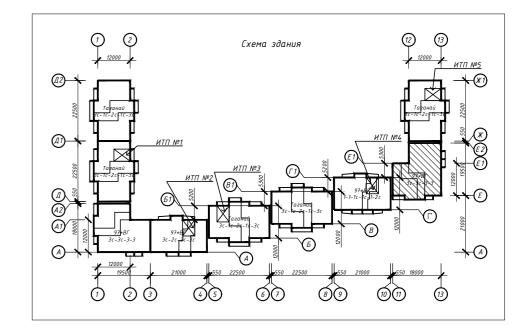


- 1. Габаритные размеры дверных проёмов, окон и витражей уточнить по месту (по акту выполненных работ);
- 2. Входные двери, двери тамбуров снабдить механизмом для самозакрывания. Укомплектовываются уплотняющими прокладками;
- 3. Входные двери в подъезды оборудовать домофоном;
- 4. В жилой части здания в помещениях (кроме кухонь) устанавливаются оконные блоки типа ПО-ВК по ГОСТ 23166-2021. В кухнях 1 этажа устанавливаются оконные блоки с приточным клапаном Аіг-Вох;
- 5. Требуемое сопротивление теплопередачи должно быть не ниже Rreg=0,6 м²°С/Вт;
- 6. Подоконные доски комплектной поставки с оконными блоками;
- 7. Сливы выполнить из тонколистово $\bar{u}$  стали  $OU = \frac{E \Pi H HO 0,6 \ \Gamma OCT \ 19904 90}{OH KP 1 \ \Gamma OCT \ 14918 80}$  ;
- 8. Оконный блок из поливинилхлоридных профилей ОП, одинарной конструкции с двухкамерным стеклопакетом – ОСП и одинарный оконный блок с одним стеклом – О. Конструктивное решение оконных блоков должно предусматривать проветривание помещений при помощи створок с поворотно-откидным регулируемым открыванием или вентиляционных клапанов. Для повышения звукоизоляционных характеристик в оконные блоки устанавливаются шумозащитные клапана;
- 9. Работы по остеклению лоджий должны выполнять специализированные организации, специалисты которых прошли обучение и имеют лицензию на право выполнения указанных работ;
- 10. Цвет оконных и балконных дверных блоков см. ведомость отделки фасадов;
- 11. Балконные двери оборудовать запирающими устройствами, позволяющими обеспечить их закрытое положение человеком, находящимся но лоджии, но не препятствующими их открыванию человеком, находящимся в помещении;
- 12. На наружные окна (кроме окон, выходящих на лоджии) установить оцинкованные отливы (цвет в соответствии с цветом окна). Отливы поставляются в комплекте с оконными блоками;
- 13. Конструктивные решения оконных блоков и балконных дверей согласовать с генеральным проектировщиком;
- 14. Открывающиеся створки окон квартир 2–10этажей оборудовать детскими замками безопасности;
- 15. Ручку в открывающихся створках окон выполнить на высоте от уровня чистого пола не выше, чем на 1700 мм;
- 16. При монтаже окон и витражей рекомендуется применять системы герметизирующих материалов "Робибанд";
- 17. Все глухие участки окон и лоджий (h=1,2 м), устанавливаемых в жилые помещения, выполнить "безопасным стеклопакетом" с неразрушающимся при растрескивании остеклением со стороны помещений с использованием защитной ударопрочной плёнки класса защиты СМ2 по "ГОСТ 32563-2013". Толщина защитной ударопрочной плёнки 200
- 18. Высоту дверных проёмов в технических помещениях (насосные, ИТП) принять не менее 1,9 м в свету.

						463-ЕП-202.	3-AP 4		
						Многоквартирный жилой дом № Советском районе г.			ūβ
Изм.	Кол.уч.	Лист	№ док.	Подпись	Дата			_	
				_ ×			Стадия	Лист	Листов
Разра	αδο <i>т</i> αл	Алябы	ева		03.24	Многоквартирный жилой дом 5.3.1	P	19	
Прове	рил	Артам	понова	/#Jow/	03.24		,	,,	
						Спецификация элементов заполнения			
				V		проёмов секции в осях 11–13 и E–E2 (продолжение)		ECK-	1POEKT

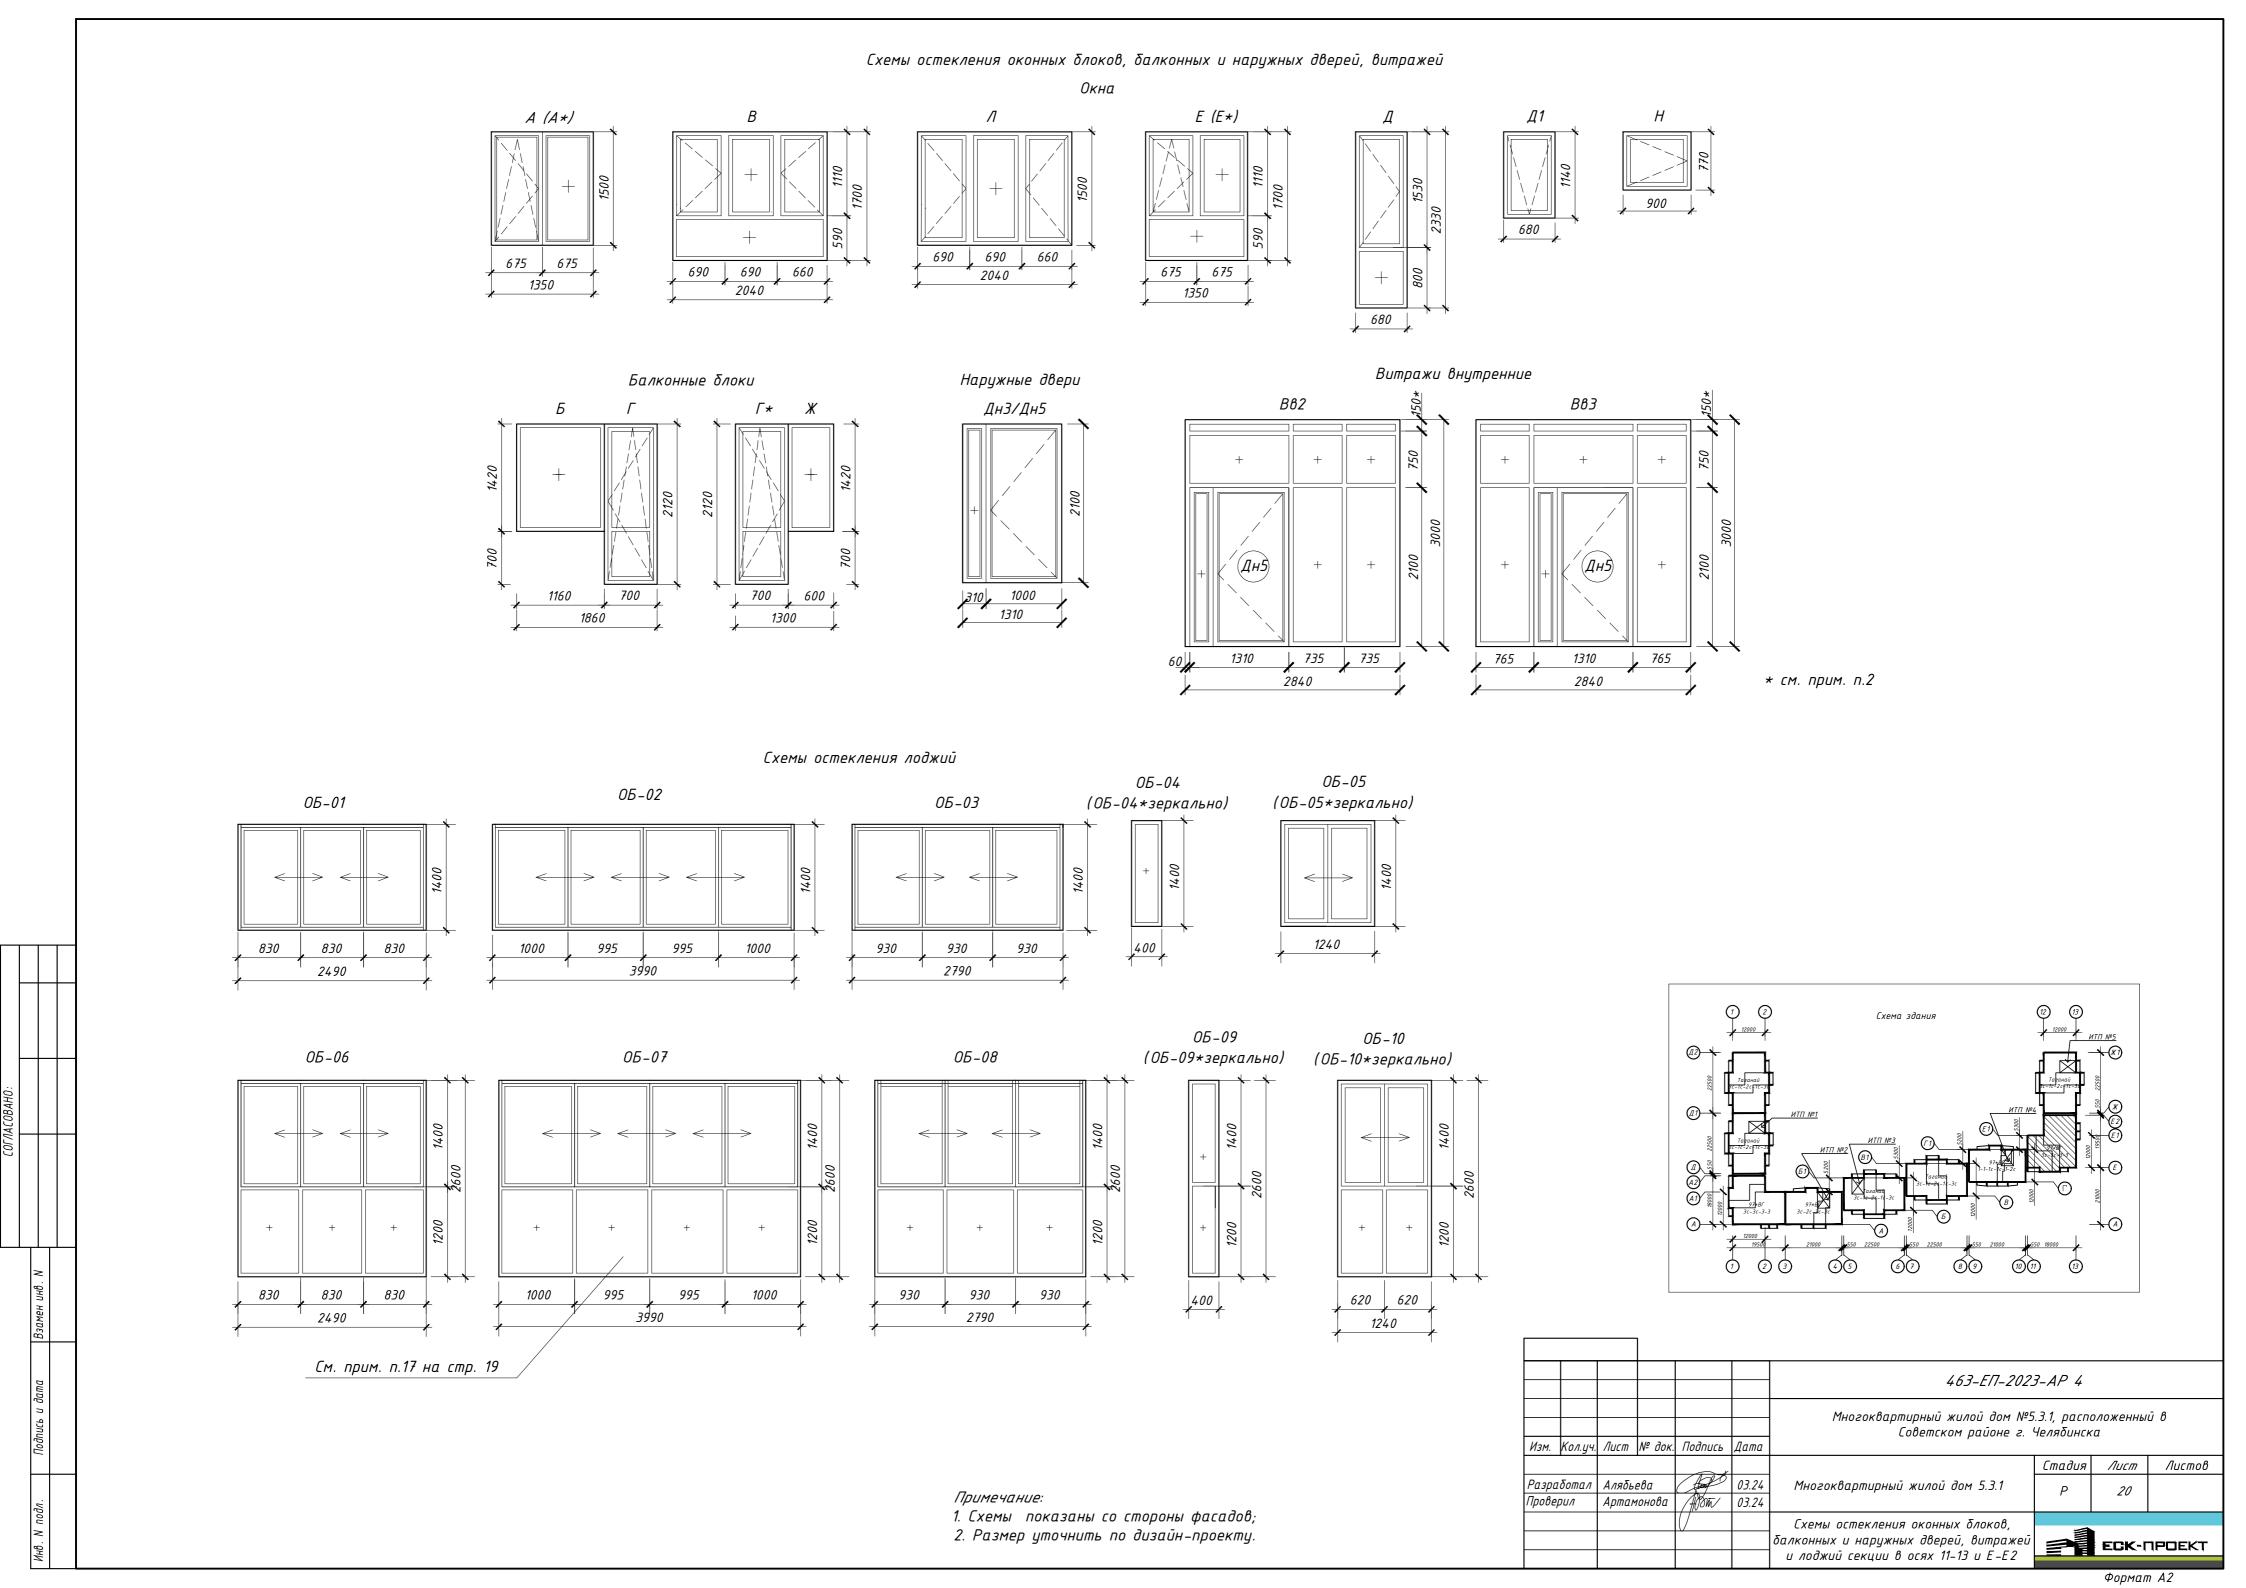



	,					нени	•								
Поз.	Обозначение	Наименование	Под-	1	2	3	4	<i>Kon</i>	1-80 6	7	8	9	10		Примечание
7703.	ססטווע ובוועב	Hadrienovande	вал	1 '	1	ı	этаж		1 -	1 '	1 -	1	1	Всего	parre rarrae
			Две												
		Двери на ДСН А ДП Пр Прг Н Псп МЗ	ружные 		<i>лличес</i>	KUE									
ДН3	ΓΟCΤ 31173-2016	1310x2100(h) ДСН А ДП Пр Прг Н П2лс М3	-	2	-	-	-	-	-	-	-	-	-	2	
ДН5	ΓΟCT 31173-2016	ден A дн пр пре н пеле нз 1310x2100(h) ДСН А Оп Пр Пре Н П2лс МЗ	-	2	-	-	-	-	-	-	-	-	-	2	
ДН6	ΓΟCΤ 31173-2016	проём 910x1900(h)	1	-	-	-	-	-	-	-	-	-	-	1	
ДН 7	ΓΟCT 31173-2016	ДСВв Оп Брг Пр Н О 1010x2100(h)	_	1	-	-	-	-	-	-	-	-	_	1	
		Двери вну	тренни	е мет	алличе	ские									
ДМ1	ΓΟCT 31173-2016	ДСВ Оп Пр Н М2 1010x2100(h)	_	4	3	3	3	3	3	3	3	3	3	31	
ДМ2	ΓΟCT 31173-2016	ДСВ Б Оп Л Н М2 1010x2100(h)	-	1	2	2	2	2	2	2	2	2	2	19	
ДМ5	ΓΟCT 31173-2016	ДСВ Оп Л Н М2 1000x2100(h)	-	1	_	-	-	-	-	-	-	-	-	1	
ДМ6	ΓΟCT 31173-2016	ДСВ Оп Пр Н М2 1000x2100(h)	-	1	_	_	-	_	_	_	_	_	_	1	
		двери протис	_ Вопожаµ	оные м	 1еталл	uчески ически	<i>ie</i>								
ДП1	ΓΟCT P 57327-2016	ДПС 01 1000x2100(h) Пр EI60	-	-	1	1	1	1	1	1	1	1	1	9	
ДП2	ΓΟCT P 57327-2016	ДПС 01 1000x2100(h) Л EI60	-	1	1	1	1	1	1	1	1	1	1	10	
ДПЗ	ΓΟCT P 57327-2016	ДПС 01 1200x1900(h) Пр EI60	1	_	_	_	_	_	_	_	_	_	_	1	
ДП4	ΓΟCT P 57327-2016	ДПС 01 910x1900(h) /I EI60	1		_	_			_	_	_	_	_	1	
дит	10011 31321-2010	Двери в		- - -			_		_	_	_		_	'	
Д1	ΓΟCΤ 475-2016	ДМ 1 Pn 800x2100(h) Г Пр	<del>-</del> -	3	4	4	4	4	4	4	4	4	4	39	
Д2	ΓΟCT 475-2016	ДМ 1 Рл 800x2100(h) Г Пр	<del>  -</del>		1				-		<u>'</u>	<u> </u>			
		ДМ 1 Pn 900x2100(h) Г ПрБ	-	2	3	2	2 3	2	2 3	2 3	2	3	2	20	с ламинированным покрытием
Д6	ΓΟCT 475-2016	·	<del>  -</del>	2	3	3	3	3	3	3	3	3	3		•
Д7	ΓΟCT 475-2016	ДМ 1 Рл 900x2100(h) Г ПрБ п	- βερυ δο	1	/	1	/	1	/	/	/	/	1	10	
Γ	ΓΟCT 23166-2021	БП Б1 700*2120(h) Л		2	4	4	4	4	4	4	4	4	4	38	
Γ*	ΓΟΣΤ 23166-2021	БП Б1 700*2120(h) П	-	2	2	2	2	2	2	2	2	2	2	20	
		Окно	из ПВ	Х-про	⊥ Филя										
Α	ΓΟCT 23166-2021	ОП Б1 1350×1500(h)	-	3	-	-	_	-	-	-	-	-	-	3	
Б	ΓΟCT 23166-2021	ОП Б1 1160×1420(h)	<u> </u>	2	4	4	4	4	4	4	4	4	4	38	
В	ΓΟCT 23166-2021	ΟΠ Б1 2040*1700(h)	-	-	1	1	1	1	1	1	1	1	1	9	
Д	Индивид. изготовление	800x2330(h)	-	-	2	2	2	2	2	2	2	2	2	18	
E X	ΓΟCT 23166-2021 ΓΟCT 23166-2021	ОП Б1 1350*1700(h) ОП Б1 600*1420(h)	+-	2	3	3 2	<i>3</i>	3 2	<i>3</i>	<i>3</i>	3	3 2	3	27 20	
И	ΓΟCT 23166-2021	ОП В1 800*1420(h)	3	2	_		2			_	2	2	2	3	
K	Индивид. изготовление	610×1510(h)		1	_	_	_		_	_	-	_	_	1	
//	ΓΟCT 23166-2021	ОП Б1 2040*1500(h)	+	1	_	_	_	_	_	_	_	_	_	1	
М	Индивид. изготовление	800x1040(h)	-	2	_	-	-	_	_	-	-	-	-	2	
			Витр	ажи	•	•			'	•	•	<u>'</u>			
			тражи	наруж	ные	I				I	1				
Вн1	ΓΟCT 21519-2022	3100x3000(h)	- гражи в	1	- UUU0	_	-	_	-	-	-	-	-	1	
<i>B</i> 84	ΓΟCΤ 21519-2022	2430x3000(h)	ражи о   _	nyiiiµe 1	<i>нние</i> 	_	_	_	_	_	_	_	_	1	
B85	ΓΟCT 21519-2022	2510x3000(h)	+ -	1		_	-		_	_	-	-	_	1	
			 пекленц	іе лод.	жий	l	I	I	I	I	I	1	I		
05-01 5-01*)		890x1400(h)	-	1	2	-	-	-	-	_	-	-	-	3	
Б-01*) В-02 Б-02*)		4 <i>080×1</i> 4 <i>00(h)</i>	-	1	2	-	-	-	-	_	-	-	-	3	
5-02*) 05-05 5-05*)	С глухим заполнением	3420x1400(h)	-	2	2	-	-	-	-	-	-	-	-	4	
5-05*) 05-06 5-06*)		950x1400(h)	-	2	2	-	-	-	-	_	-	-	-	4	
0Б-07		3540x1400(h)	_	1	2	-	-	-	-	-	-	-	-	3	
06-03 6-03*) 06-04		4 <i>080x2600(h)</i>	-	_	-	2	2	2	2	2	2	2	2	16	
DБ-04 Б-04*)	   Индивидуального изготовления	890x2600(h)	-	-	-	2	2	2	2	2	2	2	2	16	
DБ-08	из алюминиевого профиля с одинарным стеклом	3540x2600(h)	_	-	-	2	2	2	2	2	2	2	2	16	
05-09 15-09*) 05-10	ооинирным стеклом	3420x2600(h)		-	-	2	2	2	2	2	2	2	2	16	
JD-10		950x2600(h)	1	I	1	2	2	2	2	2	2	2	2	16	

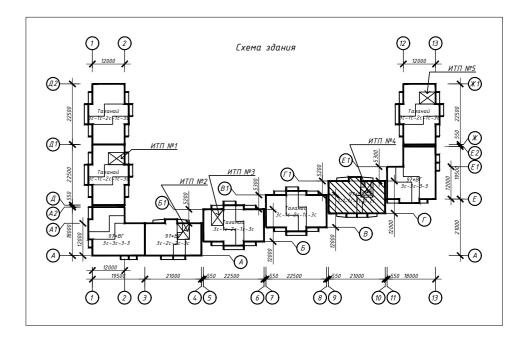

- 1. Габаритные размеры дверных проёмов, окон и витражей уточнить по месту (по акту выполненных работ);
- 2. Входные двери, двери тамбуров снабдить механизмом для самозакрывания. Укомплектовываются уплотняющими прокладками;
- 3. Входные двери в подъезды оборудовать домофоном;
- 4. В жилой части здания в помещениях (кроме кухонь) устанавливаются оконные блоки типа ПО-ВК по ГОСТ 23166-2021. В кухнях 1 этажа устанавливаются оконные блоки с приточным клапаном Air-Box;
- 5. Требуемое сопротивление теплопередачи должно быть не ниже Rreg=0,6 м²°С/Вт;
- 6. Подоконные доски комплектной поставки с оконными блоками;
- 7. Сливы выполнить из тонколистовой стали  $OUrac{\mathit{Б-\Pi H-H0-0,6\ \Gamma OCT\ 19904-90}}{OH-\mathit{KP-1\ \Gamma OCT\ 14918-80}};$
- 8. Оконный блок из поливинилхлоридных профилей ОП, одинарной конструкции с двухкамерным стеклопакетом ОСП и одинарный оконный блок с одним стеклом О. Конструктивное решение оконных блоков должно предусматривать проветривание помещений при помощи створок с поворотно-откидным регулируемым открыванием или вентиляционных клапанов. Для повышения звукоизоляционных характеристик в оконные блоки устанавливаются шумозащитные клапана;
- 9. Работы по остеклению лоджий должны выполнять специализированные организации, специалисты которых прошли обучение и имеют лицензию на право выполнения указанных работ;
- 10. Цвет оконных и балконных дверных блоков см. ведомость отделки фасадов;
- 11. Балконные двери оборудовать запирающими устройствами, позволяющими обеспечить их закрытое положение человеком, находящимся но лоджии, но не препятствующими их открыванию человеком, находящимся в помещении;
- 12. На наружные окна (кроме окон, выходящих на лоджии) установить оцинкованные отливы (цвет в соответствии с цветом окна). Отливы поставляются в комплекте с оконными блоками;
- 13. Конструктивные решения оконных блоков и балконных дверей согласовать с генеральным проектировщиком;
- 14. Открывающиеся створки окон квартир оборудовать детскими замками безопасности; 15. Ручку в открывающихся створках окон лестничной клетки выполнить на высоте от уровня чистого пола не выше, чем на 1700 мм;
- 16. При монтаже окон и витражей рекомендуется применять системы герметизирующих материалов "Робибанд";
- 17. Все глухие участки окон и лоджий (h=1,2 м), устанавливаемых в жилые помещения, выполнить "безопасным стеклопакетом" с неразрушающимся при растрескивании остеклением со стороны помещений с использованием защитной ударопрочной плёнки класса защиты СМ2 по "ГОСТ 32563–2013". Толщина защитной ударопрочной плёнки 200
- 18. Высоту дверных проёмов в технических помещениях (насосные, ИТП) принять не менее 1,9 м в свети.

						463-ЕП-202.	3-AP 4		
						Многоквартирный жилой дом № Советском районе г.			ūβ
Изм.	Кол.уч.	Лист	№ док.	Подпись	Дата	,			
							Стадия	Лист	Листов
Разра	ιδοπαл	Алябы	≘ва		03.24	Многоквартирный жилой дом 5.3.1	P	21	
Прове	рил	Артам	онова	#J0NT/	03.24		,	2,	
				(/					
						Спецификация элементов заполнения проёмов секции в осях 9–10 и Г–Г1		ECK-	1POEKT

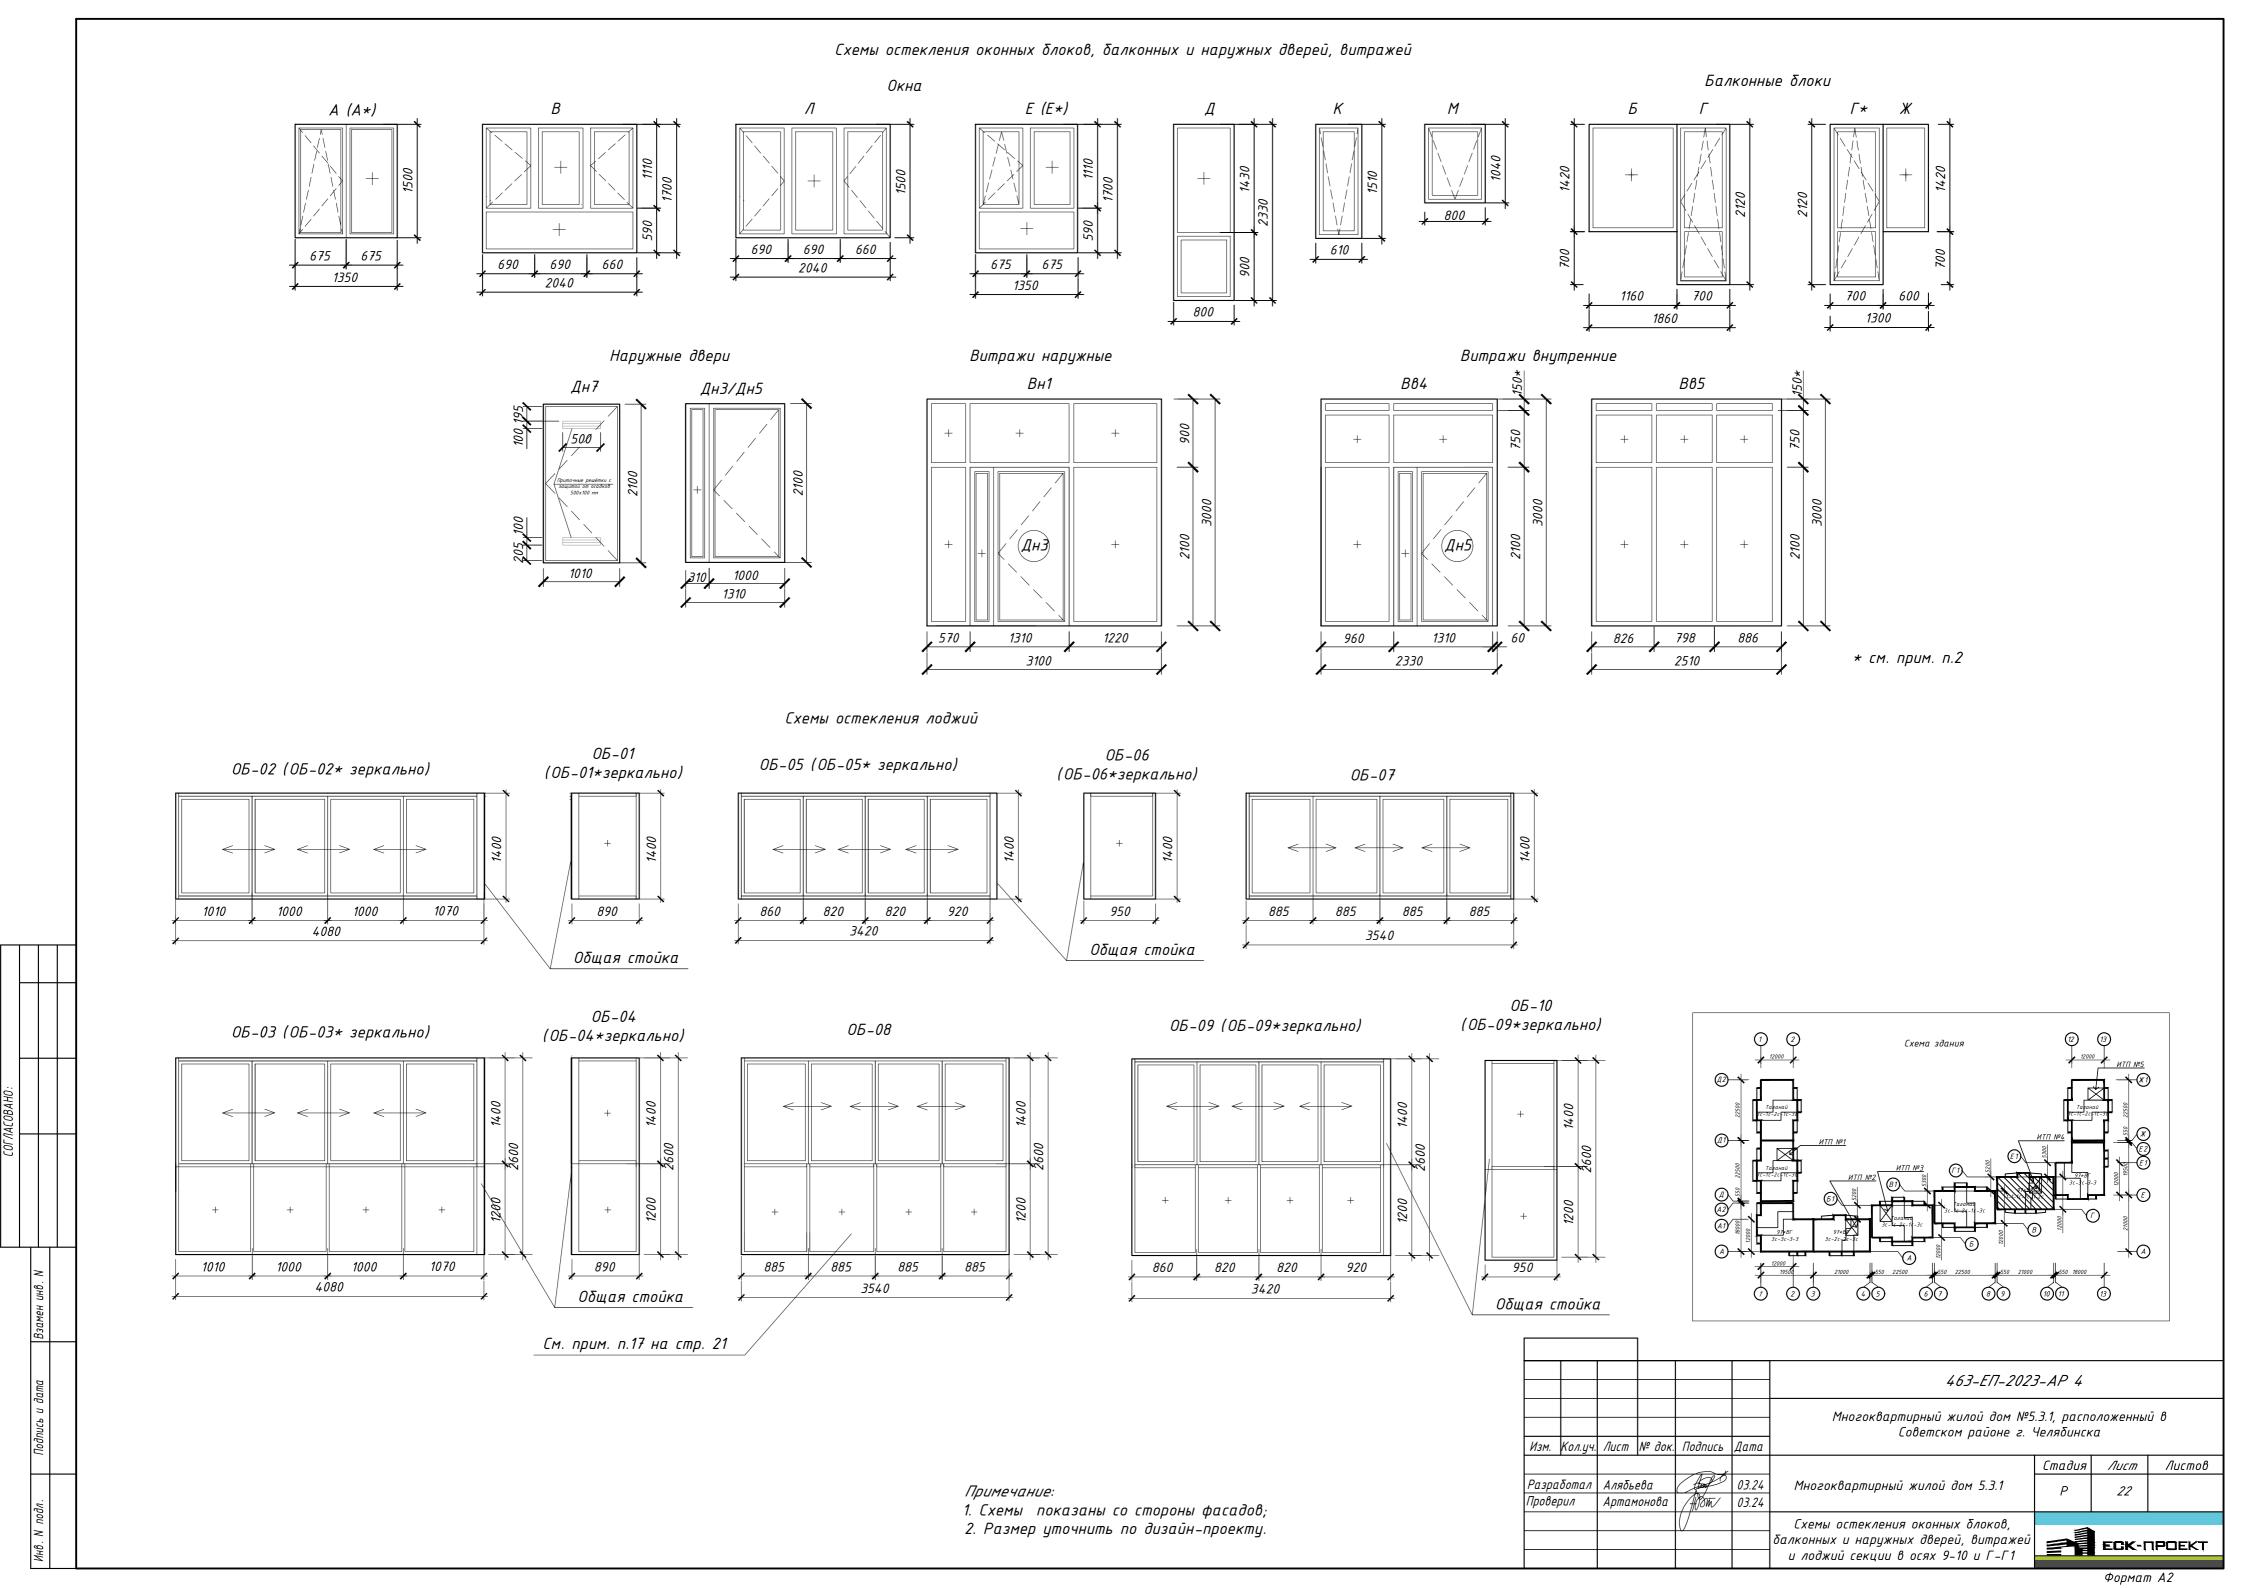


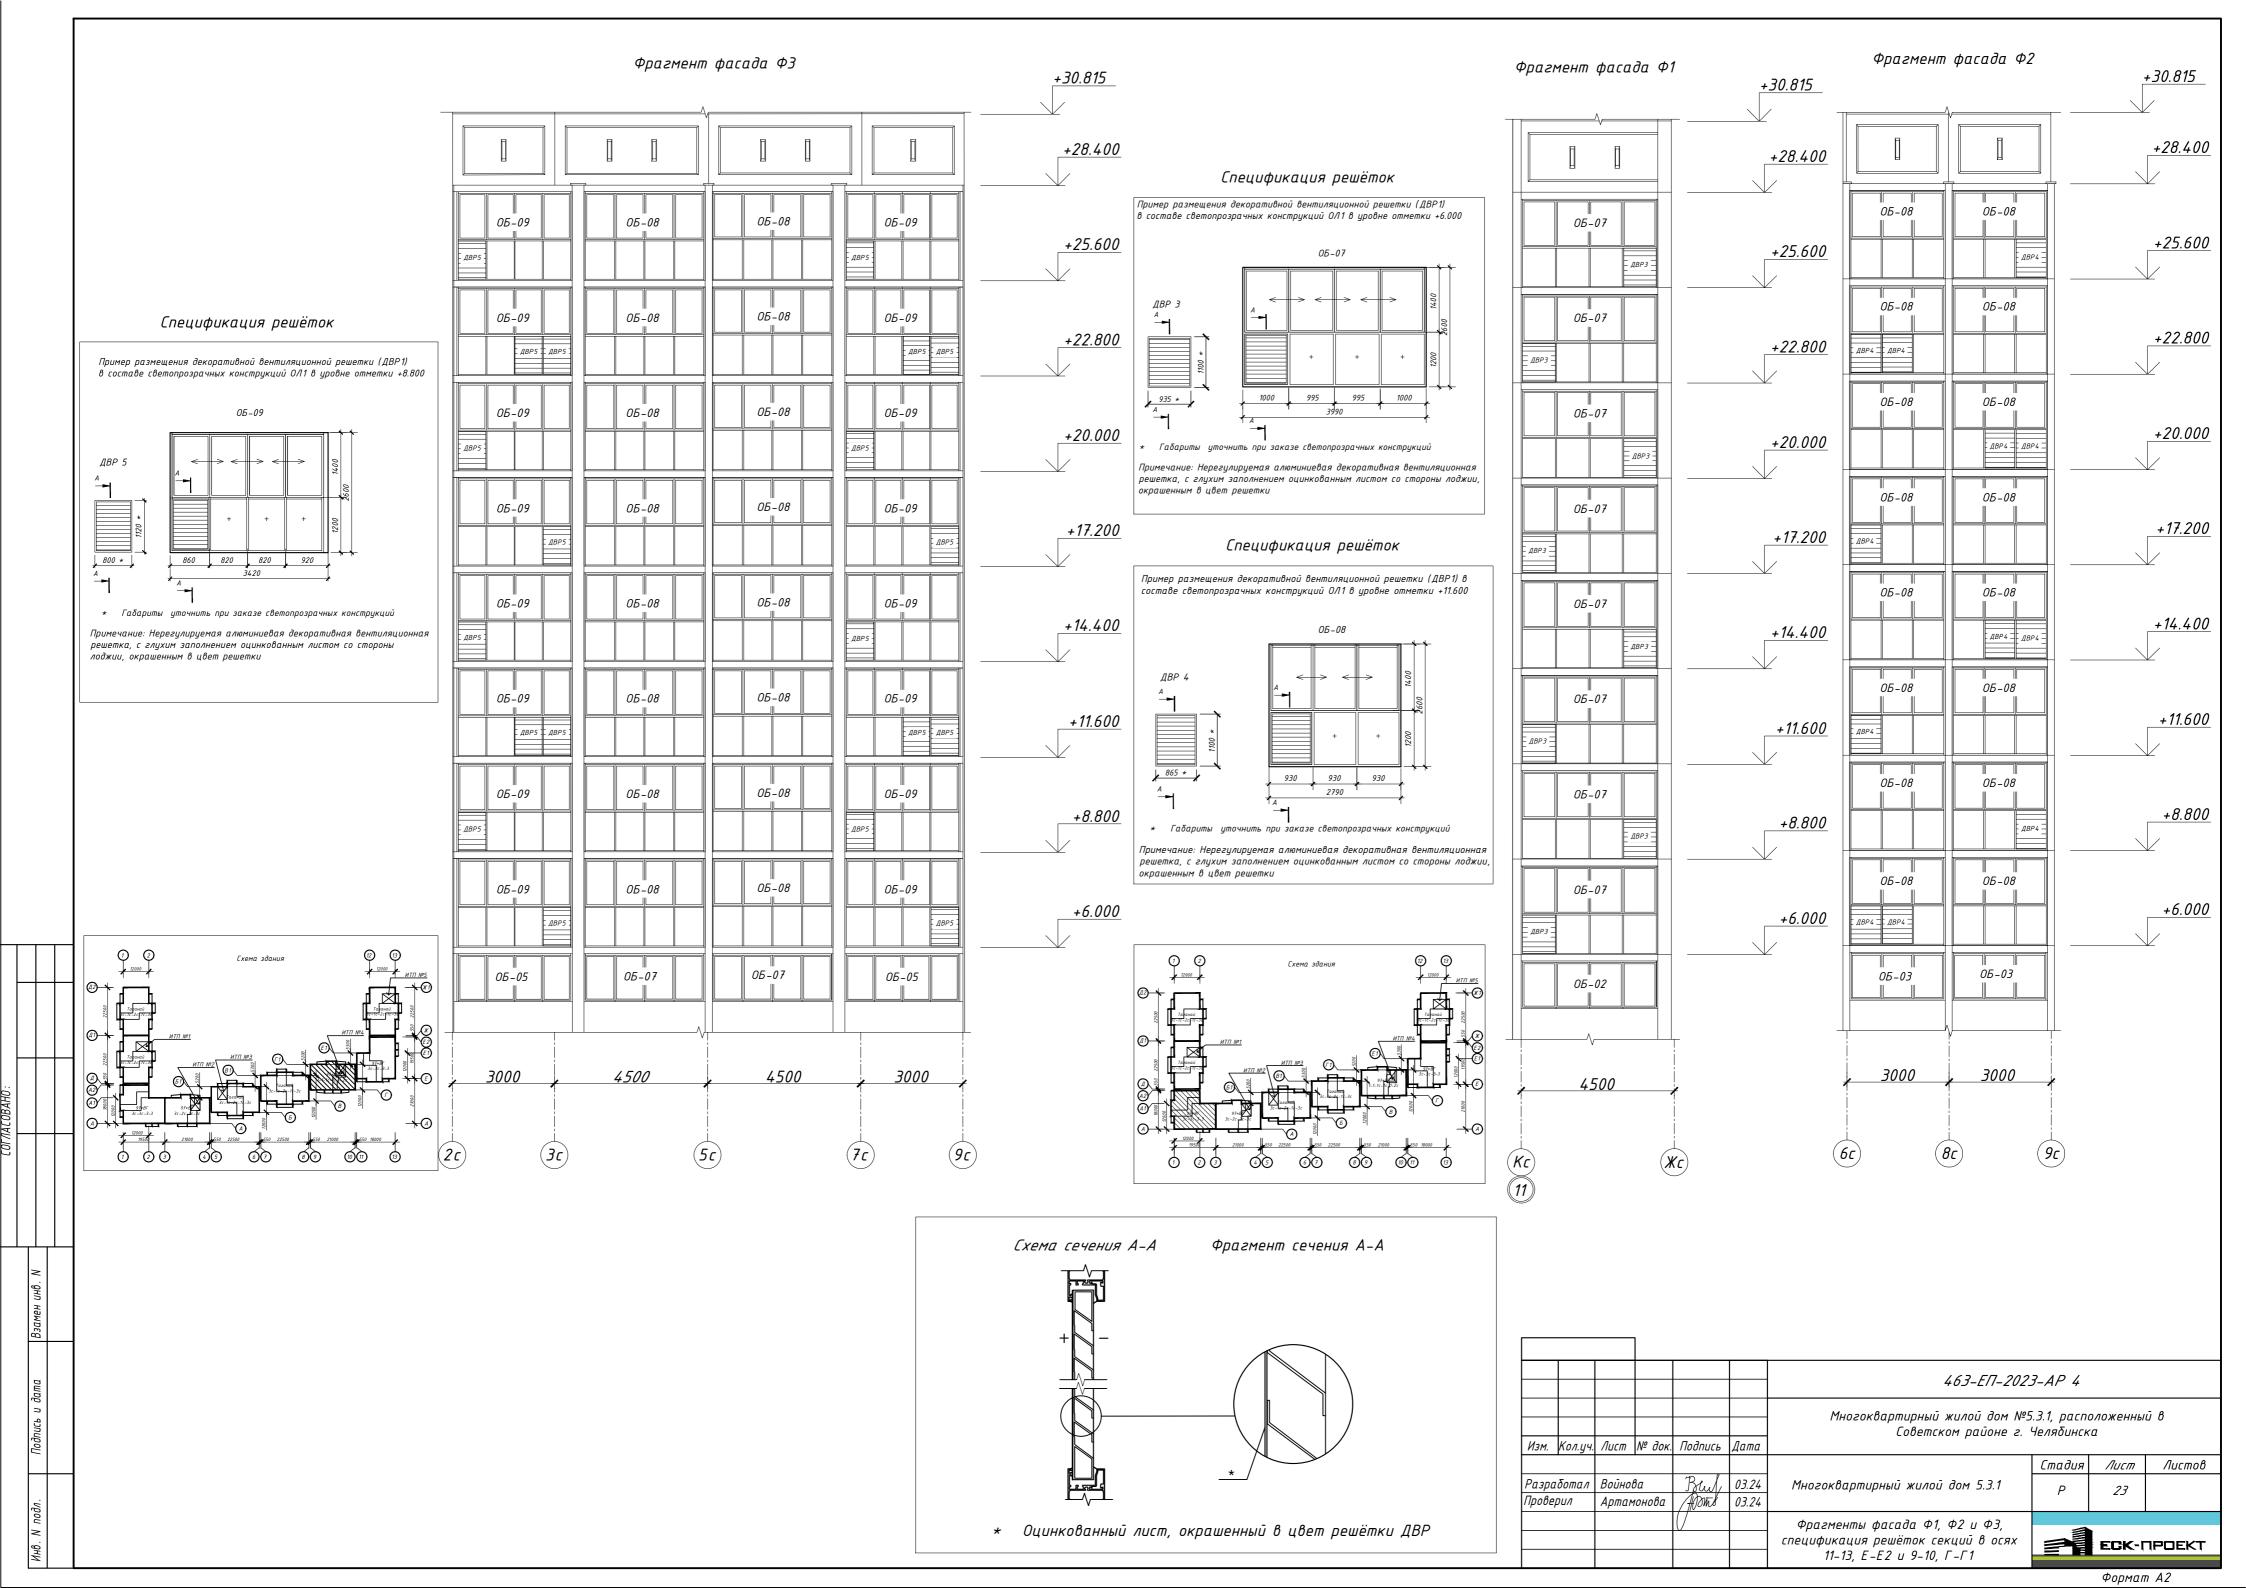

<i>Тип</i> помещения	Tun no <i>n</i> a	Схема пола или тип пола по серии	Данные элементов пола	Площадь, м²	Примечание
			Техподполье		
Тех. помещения	10	1 2 2 2 2 2 2 2 2 2 2 2 2 2 2 2 2 2 2 2	1. Покрытие пола из бетона класса В15 2. Грунт с втрамбованным щебнем или гравием крупностью 40–60 мм – 200 мм	269,33	См. прим. п. 9
			1 этаж		
Незадымля- емая лестничная клетка	2	32 7 7 7 7 8 8	1. Пропитка глубокого проникновения Злакор – ПУ Грунт-2К/50 2. Бетон класса В15 – 40 мм 3. Гидроизоляция Унифлекс ЭКП – 1 слой 4. Бетонная подготовка из бетона класса В7.5 – 40 мм 5. Железобетонная плита перекрытия – 160 мм	9,51	См. прим. п. 9
Межэтажные коридоры, общий холл	3	2 3 4 4 4 4 4 4 4 4 4 4 4 4 4 4 4 4 4 4	1. Покрытие пола – плитка "керамический гранит" – 10 мм 2. Прослойка и заполнение швов из цементно-песчаного р-ра М 150 – 10 мм 3.Стяжка из цементно- песчаного р-ра М 150 – 20 мм 4. Железобетонная плита перекрытия – 160 мм	31,29	См. прим. п. 9
Тамбуры	4	2 1 2 3 4 4 4 4 4 4 4 4 4 4 4 4 4 4 4 4 4 4	1. Покрытие пола – плитка "керамический гранит" – 10 мм 2. Прослойка и заполнение швов из цементно-песчаного р-ра М 150 – 10 мм 3.Стяжка из цементно- песчаного р-ра М 150 – 10 мм 4. Железобетонная плита перекрытия – 160 мм	11,5	См. прим. п. 9
Жилые комнаты, кухни, прихожие, коридоры квартир	6.1	21	1. Ламинат (не ниже 33 класса) 2. Полимерная подложка – 2–5 мм 3. Слой цементно песчаного раствора марки М200 – 40 мм 4. Плёнка полиэтиленовая 100мкр 5. Пеноплекс Основа (ТУ 5767-006-54349294-2014) – 40 мм 6. Железобетонная плита перекрытия – 160 мм	188,94	
Санузлы и ванные квартир, КЧИ	7.1		1. Керамогранит (толщина: не менее 8 мм, формат: не менее 500x500 мм) 2. Слой цементно-песчаного раствора марки М200 – 30 мм 3. Плёнка полиэтиленовая 100мкр 4. Пеноплекс Основа (ТУ 5767-006-54349294-2014) – 50 мм 5. Гидроизоляция Гидротекс-У 6. Железобетонная плита перекрытия – 160 мм	23,31	


Тип помещения	Tun noлa	Схема пола или тип пола по серии	Данные элементов пола	Площадь, м²	Примечание
			2-17 этажи		
Незадымля- емая лестничная клетка	2	3 <sup>2</sup> ////////////////////////////////////	1. Пропитка глубокого проникновения Злакор – ПУ Грунт–2К/50 2. Бетон класса В15 – 40 мм 3. Гидроизоляция Унифлекс ЭКП – 1 слой 4. Бетонная подготовка из бетона класса В7.5 – 40 мм 5. Железобетонная плита перекрытия – 160 мм	182,25	См. прим. п. 9
Межэтажные коридоры	3	23	1. Покрытие пола – плитка "керамический гранит" – 10 мм 2. Прослойка и заполнение швов из цементно-песчаного р-ра М 150 – 10 мм 3.Стяжка из цементно- песчаного р-ра М 150 – 20 мм 4. Железобетонная плита перекрытия – 160 мм	71,91	См. прим. п. 9
Жилые комнаты, кухни, прихожие, коридоры квартир	6.2	21	1. Ламинат (не ниже 33 класса) 2. Полимерная подложка – 5 мм 3. Наливной пол финишный самовыравнивающийся – 15 мм 4. Грунтовка 5. Цементно-песчаная стяжка армированная сеткой 4Bpl с шагом 150x150 мм – 50 мм 6. Железобетонная плита перекрытия – 160 мм	2046,06	
Санузлы и ванные квартир	7.2		1. Керамогранит (толщина: не менее 8 мм, формат: не менее 500x500 мм) 2. Наливной пол финишный самовыравнивающийся – 10 мм 3. Грунтовка 4. Полимерная эластичная гидроизоляция 5. Цементно-песчаная стяжка армированная сеткой 4Врl с шагом 150x150 мм – 50 мм 6. Железобетонная плита перекрытия – 160 мм	183,15	
			Лоджии, крыльца		
Лоджии квартир всех этажей	8	3	1. Покрытие из бетона класса В15 по уклону с гидрофобизацией поверхности – 20мм 2. Ж/б плита лоджии (балкона)	161,74	
Крыльцо	9	21/3/4	1. Покрытие пола – плитка  "керамический гранит" – 10 мм 2. Плиточный клей для наружных работ- 5мм 3.Стяжка из цементно- песчаного р-ра М 150 – 20 мм 4. Железобетонная плита лоджии	5,64	

Экспликация полов секции в осях 11–13 и Е-Е2

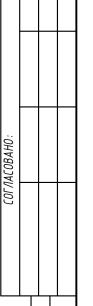

# Примечание:

- 1. Полы выполнять в соответствии с указаниями СП 29.13330.2011 "Полы";
- 2. Полы выполнить после прокладки всех коммуникаций;
- 3. Обмазочная гидроизоляция эластичная полимерная гидроизоляция Ceresit CL51 толщиной 1–1,5 мм. 4. В местах примыкания пола к сенам гидроизоляцию следует непрерывно продолжать на высоту не менее 300 мм от уровня покрытия пола;
- 5. Спецификация посчитана без учёта запаса;
- . , . . 6. В дверных проёмах между санузлами, ванными и поэтажными коридорами необходимо устраивать пороги высотой не менее 300 мм; 6. При устройстве полов из ламината выполнить ПВХ плинтус в цвет ламината, h=80 мм;
- 8. Тип отделки пола мест общего пользования смотреть в отдельном дизайн-проекте.

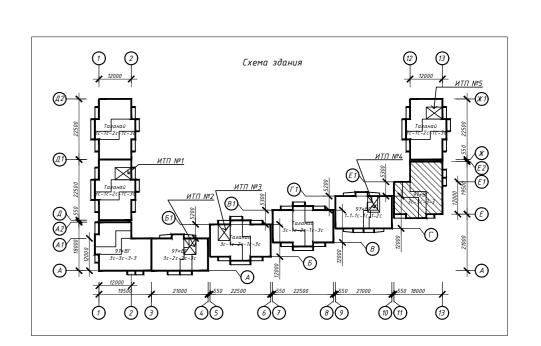


					463-ЕП-2023-AP 4						
					Многоквартирный жилой дом №5.3.1, расположенный в Советском пайоне г. Челябинска						
Кол.уч.	Лист	№ док.	Подпись	Дата							
						Стадия	Лист	Λυςποβ			
δοπαл	Алябы	Алябьева		≘ва	A	03.24	Многоквартирный жилой дом 5.3.1	P	2/		
<i>пил</i>	Артамонова		/#Jow/	03.24		'	24				
					7						
					экспликация полов секции в осях 11–13 и E–E2		ECK-	1POEKT			
	Кол.уч. ботал	ботал Алябы	ботал Алябьева	ботал Алябьева Д	ботал Алябьева ДД 03.24	Многоквартирный жилой дом № Советском районе г. Кол.уч. Лист № док. Подпись Дата ботал Алябьева ОЗ.24 Многоквартирный жилой дом 5.3.1 рил Артамонова НОТ ОЗ.24 Экспликация полов секции в осях	Многоквартирный жилой дом №5.3.1, распо Советском районе г. Челябинск Кол.уч. Лист № док. Подпись Дата  Ботал Алябьева ОЗ.24  ФИЛ Артамонова НОТ ОЗ.24  Экспликация полов секции в осях	Многоквартирный жилой дом №5.3.1, расположенный Советском районе г. Челябинска  Кол.уч. Лист № док. Подпись Дата  ботал Алябьева ОЗ.24  ФИЛ Артамонова  ЖОТ ОЗ.24  ЭКСПЛИКАЦИЯ ПОЛОВ СЕКЦИИ В ОСЯХ			

<i>Тип</i> помещения	Tun noлa	Схема пола или тип пола по серии	Данные элементов пола	Площадь, м²	Примечание
			Техподполье		
ИТП, насосная	1	3 <sup>2</sup> ////////////////////////////////////	1. Пропитка глубокого проникновения Злакор – ПУ Грунт-2К/50 2. Бетон класса В15 – 40 мм 3. Гидроизоляция – Унифлекс ЭКП – 1 слой 4. Бетонная подготовка из бетона класса В15 – 50 мм 5. Грунт основания с втрамбованным щебнем или гравием крупностью 40-60 мм	45,53	См. прим. п. 9
Тех. помещения	10	2	1. Покрытие поли из бетона класса В15 2. Грунт с втрамбованным щебнем или гравием крупностью 40–60 мм – 200 мм	189,57	См. прим. п. 9
			1 этаж	<u> </u>	
Незадымля- емая лестничная клетка	2	32	1. Пропитка глубокого проникновения Злакор – ПУ Грунт-2К/50 2. Бетон класса В15 – 40 мм 3. Гидроизоляция Унифлекс ЭКП – 1 слой 4. Бетонная подготовка из бетона класса В7.5 – 40 мм 5. Железобетонная плита перекрытия – 160 мм	9,39	См. прим. п. 9
Межэтажные коридоры, общий холл	3	2 3 4 4 4 4 4 4 4 4 4 4 4 4 4 4 4 4 4 4	1. Покрытие пола – плитка "керамический гранит" – 10 мм 2. Прослойка и заполнение швов из цементно-песчаного р-ра М 150 – 10 мм 3.Стяжка из цементно- песчаного р-ра М 150 – 20 мм 4. Железобетонная плита перекрытия – 160 мм	36,52	См. прим. п. 9
Тамбуры	4	2 <sup>1</sup> / <sub>3</sub>	1. Покрытие пола – плитка "керамический гранит" – 10 мм 2. Прослойка и заполнение швов из цементно-песчаного р-ра М 150 – 10 мм 3.Стяжка из цементно- песчаного р-ра М 150 – 10 мм 4. Железобетонная плита перекрытия – 160 мм	9,96	См. прим. п. 9
Электро- щитовая	5	3	1. Покрытие пола – бетон кл.В15 – 50 мм 2.Стяжка из цементно– песчаного р-ра М 150 – 50 мм 3. Железобетонная плита перекрытия – 160 мм	5,07	См. прим. п. 9
Жилые комнаты, кухни, прихожие, коридоры квартир	6.1	58	1. Ламинат (не ниже 33 класса) 2. Полимерная подложка – 2-5 мм 3. Слой цементно песчаного раствора марки М200 – 40 мм 4. Плёнка полиэтиленовая 100мкр 5. Пеноплекс Основа (ТУ 5767-006-54349294-2014) – 40 мм 6. Железобетонная плита перекрытия – 160 мм	130,87	
Санузлы и ванные квартир, КУИ, лапомойка	7.1		1. Плитка на клее с затиркой швов – 10мм 2. Слой цементно-песчаного раствора марки М200 – 30 мм 3. Плёнка полиэтиленовая 100мкр 4. Пеноплекс Основа (ТУ 5767-006-54349294-2014) – 50 мм 5. Гидроизоляция Гидротекс-У 6. Железобетонная плита перекрытия – 160 мм	24,73	

Тип помещения	Tun nona	Схема пола или тип пола по серии	Данные элементов пола	Площадь, м²	Примечание
			2-17 этажи		
Незадымля- емая лестничная клетка	2	32 777777777777777777777777777777777777	1. Пропитка глубокого проникновения Злакор – ПУ Грунт-2К/50 2. Бетон класса В15 – 40 мм 3. Гидроизоляция Унифлекс ЭКП – 1 слой 4. Бетонная подготовка из бетона класса В7.5 – 40 мм 5. Железобетонная плита перекрытия – 160 мм	180,27	См. прим. п. 5
Межэтажные коридоры	3	2 3 4	1. Покрытие пола – плитка "керамический гранит" – 10 мм 2. Прослойка и заполнение швов из цементно-песчаного р-ра М 150 – 10 мм 3.Стяжка из цементно- песчаного р-ра М 150 – 20 мм 4. Железобетонная плита перекрытия – 160 мм	95,67	См. прим. п. 9
Жилые комнаты, кухни, прихожие, коридоры квартир	6.2	21 35	1. Ламинат (не ниже 33 класса) 2. Полимерная подложка – 5 мм 3. Наливной пол финишный самовыравнивающийся – 15 мм 4. Грунтовка 5. Цементно-песчаная стяжка армированная сеткой 4Bpl с шагом 150x150 мм – 50 мм 6. Железобетонная плита перекрытия – 160 мм	1532,16	
Санузлы и ванные квартир	7.2	<b>1</b>	1. Плитка на клее с затиркой швов – 10мм 2. Наливной пол финишный самовыравнивающийся – 10 мм 3. Грунтовка 4. Полимерная эластичная гидроизоляция 5. Цементно-песчаная стяжка армированная семкой 4Bpl с шагом 150x150 мм – 50 мм 6. Железобетонная плита перекрытия – 160 мм	199,35	
			Лоджии, крыльца		
Лоджии квартир всех этажей	8	21 2 3	1. Покрытие из бетона класса В15 по уклону с гидрофобизацией поверхности – 20мм 2. Ж/б плита лоджии (балкона)	224,18	
Крыльцо	9	213	1. Покрытие пола – плитка "керамический гранит" – 10 мм 2. Плиточный клей для наружных работ- 5мм 3.Стяжка из цементно-	5,59	

песчаного p-pa M 150 – 20 мм 4. Железобетонная плита лоджии

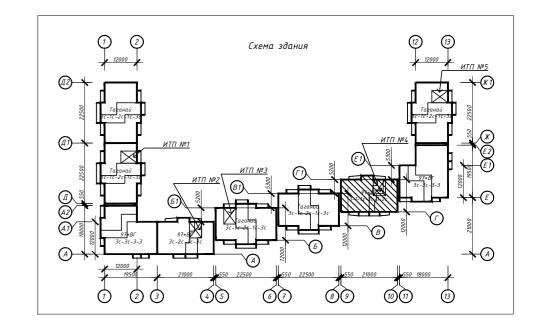


# Примечание:

- 1. Над электрощитовой выполнить обмазочную гидроизоляцию с заводом на стены на h=300 мм;
- 2. Полы выполнять в соответствии с указаниями СП 29.13330.2011 "Полы";
- 3. Полы выполнить после прокладки всех коммуникаций;
- 4. Обмазочная гидроизоляция эластичная полимерная гидроизоляция Ceresit CL51 толщиной 1–1,5 мм.
- 5. В местах примыкания пола к сенам гидроизоляцию следует непрерывно продолжать на высоту не менее 300 мм от уровня покрытия пола;
- 6. Спецификация посчитана без учёта запаса;
- 7. В дверных проёмах между санузлами, ванными и поэтажными коридорами необходимо устраивать пороги высотой не менее 300 мм;
- 8. При устройстве полов из ламината выполнить ПВХ плинтус в цвет ламината, h=80 мм;
- 9. Тип отделки пола мест общего пользования смотреть в отдельном дизайн-проекте.

			]								
						463-ЕП-2023-AP 4					
						Многоквартирный жилой дом №5.3.1, расположенный в Советском районе г. Челябинска					
Изм.	Кол.уч.	Лист	№ док.	Подпись	Дата	,					
				*			Стадия	Лист	Λυςποβ		
Разра	ιδοπαл	Алябы	ева		03.24	Многоквартирный жилой дом 5.3.1	Р	25			
Прове	рил	Артам	10нова	/#Jonī/	03.24		'	23			
						Экспликация полов секции в осях 9-10 и Г-Г1		ECK-F	1POEKT		


		De00	MULIIIB (	отделки помещений секци	יט ט טנא	-1 ע כו – וו	·LZ			
Наименование или		Потолок		Стены или перегородки	Низ сте	Низ стен или перегородок (панель)			Пол	Примечание
номер помещения	S,m <sup>2</sup>	Вид отделки	S,m²	Вид отделки	Р,м	Вид отделки	Высота, мм	S,m <sup>2</sup>	Вид отделки	Примечиние
				Техподполье						
Технические помещения	269,33	Покраска водо-эмульсионной краской	522,71	Покраска водо-эмульсионной краской	-	-	-	269,33	Бетонный пол класса В15	См. прим. п. б
				1-й этаж						
Тамбур	11,5	Плита потолочная armstrong retail board 600x600x12 мм	33,05	Подготовка, покраска влагостойкими водно-дисперсионными красками	-	-	-	11,5	Керамогранит	
Незадымляемая л/к	9,51	Подготовка, покраска влагостойкими водно-дисперсионными красками	23,6	Подготовка, покраска влагостойкими водно-дисперсионными красками	-	-	-	9,51	Бетонный пол	
Межквартирный коридор	5,82	Плита потолочная armstrong retail board 600x600x12 мм	25,46	Подготовка, покраска влагостойкими водно-дисперсионными красками	-	-	-	5,82	Керамогранит	См. прим. п. 6
Общий холл	25,47	-	55,56	-	-	-	-	25,47	-	
КУИ	2,96	-	18,9	-	-	-	-	2,96	-	
Прихожие	21,83	Потолок натяжной белый матовый	79,34	Обои под покраску	-	Плинтус (полистирол, под покраску)	80	21,83	Ламинат (не ниже 33 класса)	
Коридоры, гардеробная	15,32	Потолок натяжной белый матовый	78,37	Обои под покраску	-	Плинтус (полистирол, под покраску)	80	15,32	Ламинат (не ниже 33 класса)	
Санузлы	20,35	Потолок натяжной белый матовый	131,67	Окраска влагостойкой краской	-	-	-	20,35	Керамогранит (толщина: не менее 8 мм, формат: не менее 500x500 мм)	
Кухни, кухни-ниши	27,63	Потолок натяжной белый матовый	90,03	Οδου ποд ποκραсκу	-	Плинтус (полистирол, под покраску)	80	27,63	Ламинат (не ниже 33 класса)	
Жилые комнаты	124,16	Потолок натяжной белый матовый	338,92	Обои под покраску	-	Плинтус (полистирол, под покраску)	80	124,16	Ламинат (не ниже 33 класса)	
				Типовые этажи						
Незадымляемая л/к	182,25	Подготовка, покраска влагостойкими водно-дисперсионными красками	709,65	Подготовка, покраска влагостойкими водно-дисперсионными красками	-	-	-	182,25	Бетонный пол	См. прим. п. 6
Межквартирный коридор	71,91	Плита потолочная armstrong retail board 600x600x12 мм	288,81	Подготовка, покраска влагостойкими водно-дисперсионными красками	-	-	-	71,91	Керамогранит	
Прихожие	260,28	Потолок натяжной белый матовый	870,03	Обои под покраску	-	Плинтус (полистирол, под покраску)	80	260,28	Ламинат (не ниже 33 класса)	
Коридоры	152,1	Потолок натяжной белый матовый	409,32	Обои под покраску	-	Плинтус (полистирол, под покраску)	80	152,1	Ламинат (не ниже 33 класса)	
Санузлы	183,15	Потолок натяжной белый матовый	1068,21	Окраска влагостойкой краской	-	-	-	183,15	Керамогранит (толщина: не менее 8 мм, формат: не менее 500x500 мм)	
Кухни, кухни-ниши	157,5	Потолок натяжной белый матовый	585	Οδου ποд ποκραсκу	-	Плинтус (полистирол, под покраску)	80	157,5	Ламинат (не ниже 33 класса)	
Жилые комнаты	14 76,18	Потолок натяжной белый матовый	3782,79	Обои под покраску	-	Плинтус (полистирол, под покраску)	80	14 76,18	Ламинат (не ниже 33 класса)	

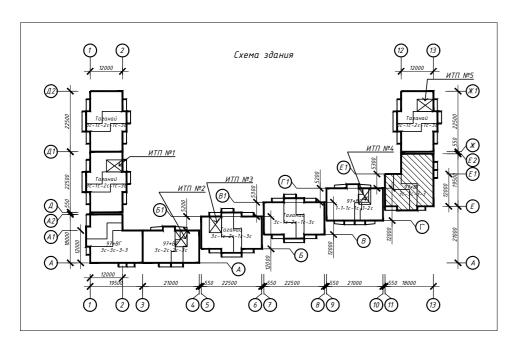

- 1. Ведомость отделки посчитана без учёта запаса;
  2. Для техподполья рекомендуется применять краски силиконовые, либо на латексной основе;
  3. На все отделочные материалы должны быть санитарно-эпидемологические заключения и сертификаты пожарной безопасности завода-изготовителя по применению их в жилых и общественных помещениях;
- 4. Перекрытие и прилегающие стены под полотном натяжного потолка обработать раствором антисептика на 2 раза;
- 5. Работы по монтажу натяжных потолков должны выполнять специализированные организации, специалисты которых прошли обучение и имеют лицензию на право выполнения указанных работ; 6. Тип отделки стен, потолка и пола мест общего пользования смотреть в отдельном дизайн-проекте.

						463-ЕП-202	23-AP 4			
Изм.	Кол.ич.	Лист	№ док.	Подпись	Дата	Многоквартирный жилой дом № Советском районе г.				
							Стадия	Лист	Λυςποθ	
Разработал Проверил		Алябьева Артамонова		Allow/	03.24 03.24	Многоквартирный жилой дом 5.3.1	Р	26		
						Ведомость отделки помещений секции в осях 11–13 и E–E2		ECK-	1POEKT	

			Ведом	ость отделки помещений	секци	и в осях 9–10	) u			
Наименование или		Потолок		Стены или перегородки	Низ ст	ен или перегород	ок (панель)		Пол	
номер помещения	S,m <sup>2</sup>	Вид отделки	S,m <sup>2</sup>	Вид отделки	Р,м	Вид отделки	Высота, мм	S,m <sup>2</sup>	Вид отделки	Примечание
				Техподполье				I		
итп	15,81	Покраска водо-эмульсионной краской	34,57	Покраска водо-эмульсионной краской	-	-	-	15,81	Бетонный пол класса В15	
Насосная	29,72	Покраска водо-эмульсионной краской	49,91	Покраска водо-эмульсионной краской	-	-	-	29,72	Бетонный пол класса В15	См. прим. п. 6
Технические помещения	189,57	Покраска водо-эмульсионной краской	323,08	Покраска водо-эмульсионной краской	-	-	-	189,57	Бетонный пол класса В15	
				1-й этаж						
Тамбур	9,96	Плита потолочная armstrong retail board 600x600x12 мм	22,97	Подготовка, покраска влагостойкими водно-дисперсионными красками	-	-	-	9,96	Керамогранит	
Незадымляемая л/к	9,39	Подготовка, покраска влагостойкими водно-дисперсионными красками	25,39	Подготовка, покраска влагостойкими водно-дисперсионными красками	-	-	-	9,39	Бетонный пол	
Межквартирный коридор	4,08	Плита потолочная armstrong retail board 600x600x12 мм	15,11	Подготовка, покраска влагостойкими водно-дисперсионными красками	-	-	-	4,08	Керамогранит	
Οδщυῦ χοлл	32,54	-	75,43	-	-	-	-	32,54	-	См. прим. п. 6
Электрощитовая	5,07	Покраска водо-эмульсионной краской	24,27	Покраска водо-эмульсионной краской	-	-	-	5,07	Бетонный пол класса В15	
Лапомойка	3,01	-	20,91	-	-	-	-	3,01	-	
КУИ	2,92	-	18,84	-	-	-	-	2,92	-	
Прихожие	19,4	Потолок натяжной белый матовый	71,46	Обои под покраску	-	Плинтус (полистирол, под покраску)	80	19,4	Ламинат (не ниже 33 класса)	
Коридоры	2,6	Потолок натяжной белый матовый	14,74	Обои под покраску	-	Плинтус (полистирол, под покраску)	80	2,6	Ламинат (не ниже 33 класса)	
Санузлы	18,8	Потолок натяжной белый матовый	113,35	Окраска влагостойкой краской	-	-	-	18,8	Керамогранит (толщина: не менее 8 мм, формат: не менее 500x500 мм)	
Кухни, кухни-ниши	34,11	Потолок натяжной белый матовый	110, 76	Обои под покраску	-	Плинтус (полистирол, под покраску)	80	34,11	Ламинат (не ниже 33 класса)	
Жилые комнаты	74,76	Потолок натяжной белый матовый	165,56	Обои под покраску	-	Плинтус (полистирол, под покраску)	80	74,76	Ламинат (не ниже 33 класса)	
				Типовые этажи						
Незадымляемая л/к	180,27	Подготовка, покраска влагостойкими водно-дисперсионными красками	689,76	Подготовка, покраска влагостойкими водно-дисперсионными красками	-	-	-	180,27	Бетонный пол	См. прим. п. 6
Межквартирный коридор	95,67	Плита потолочная armstrong retail board 600x600x12 мм	337,59	Подготовка, покраска влагостойкими водно-дисперсионными красками	-		-	95,67	Керамогранит	,
Прихожие	234,18	Потолок натяжной белый матовый	719,37	Обои под покраску	-	Плинтус (полистирол, под покраску)у	80	234,18	Ламинат (не ниже 33 класса)	
Коридоры	23,4	Потолок натяжной белый матовый	120,96	Обои под покраску	-	Плинтус (полистирол, под покраску)	80	23,4	Ламинат (не ниже 33 класса)	
Санузлы	199,35	Потолок натяжной белый матовый	1120,59	Окраска влагостойкой краской	-	-	-	199,35	Керамогранит (толщина: не менее 8 мм, формат: не менее 500х500 мм)	
Кухни, кухни-ниши	333,09	Потолок натяжной белый матовый	1030,14	Обои под покраску	-	Плинтус (полистирол, под покраску)	80	333,09	Ламинат (не ниже 33 класса)	
Жилые комнаты	941,49	Потолок натяжной белый матовый	1856,61	Обои под покраску	_	Плинтус (полистирол, под покраску)	80	941,49	Ламинат (не ниже 33 класса)	

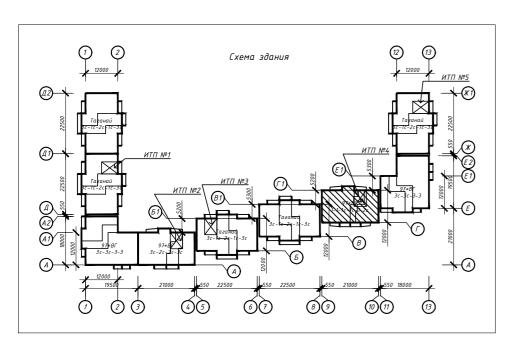

- примечание.
  1. Ведомость отделки посчитана без учёта запаса;
  2. Для техподполья рекомендуется применять краски силиконовые, либо на латексной основе;
  3. На все отделочные материалы должны быть санитарно-эпидемологические заключения и сертификаты пожарной безопасности завода-изготовителя по применению их в жилых и . общественных помещениях;
- 4. Перекрытие и прилегающие стены под полотном натяжного потолка обработать раствором антисептика на 2 раза;
- . 5. Работы по монтажу натяжных потолков должны выполнять специализированные организации, специалисты которых прошли обучение и имеют лицензию на право выполнения указанных работ; 6. Тип отделки стен, потолка и пола мест общего пользования смотреть в отдельном дизайн-проекте.

			1							
						463-ΕΠ-2023-AP 4				
							Многоквартирный жилой дом №5.3.1, расположенный в Советском районе г. Челябинска			
Изм.	Кол.уч.	/lucm	№ dok.	Подпись	Дата		Стадия	Лист	Листов	
Разра Прове	оботал рил	Алябь Артам	ева 1онова	Allow/	03.24 03.24	Многоквартирный жилой дом 5.3.1	Р	27	710111100	
						Ведомость отделки помещений секции в осях 9–10 и Г-Г1		ECK-I	1POEKT	